

# 町営住宅屋根外壁等改修工事（度杭崎団地B棟）

## 図面リスト

※建築改修工事特記仕様書は別添による

計49枚

図面番号	図面名称	図面番号	図面名称
A-01	表紙・図面リスト	A-26	既設建具表
A-02	工事概要書	A-27	新設建具表
A-03	建築物概要・案内図・配置図	A-28	改修1階天井伏図
A-04	求積図・面積表	A-29	改修2階天井伏図
A-05	仕上表	A-30	改修3階天井伏図
A-06	既設1階平面図・既設2階平面図	A-31	開口部廻り改修図1(参考図)
A-07	既設3階平面図・既設屋階平面図	A-32	開口部廻り改修図2(参考図)
A-08	既設北面立面図	A-33	開口部廻り改修図3(参考図)
A-09	既設南面立面図	A-34	部分詳細図
A-10	既設西面立面図・既設東面立面図	A-35	ポーチ1屋根改修詳細図
A-11	既設矩計図	A-36	ルーフトレン改修詳細図・屋階屋根改修図・屋階天井伏改修図
A-12	既設断面詳細図1	A-37	住棟表示類詳細図・ベンチ・外部機器類改修図・防雪フード取付要領図
A-13	既設断面詳細図2	A-38	住戸コンセント新設 配線図
A-14	改修1階平面図	A-39	階段室 給油設備詳細図・給油自動制御詳細図
A-15	改修2階平面図	A-40	既設ゴミステーション図
A-16	改修3階平面図	A-41	ゴミステーション詳細図・ゴミステーション断面詳細図
A-17	改修屋階平面図	A-42	プロパン庫詳細図・プロパン庫断面詳細図
A-18	改修北面立面図	A-43	外壁改修フロー図
A-19	改修南面立面図	A-44	照明器具姿図
A-20	改修西面立面図・改修東面立面図	A-45	外構図
A-21	改修矩計図	A-46	外壁外断熱仕様書(参考図)
A-22	改修断面詳細図1	A-47	給油設備図(参考図)・自動制御設備図1(参考図)
A-23	改修断面詳細図2	A-48	自動制御設備図2(参考図)
A-24	展開図1	A-49	自動制御設備図3(参考図)
A-25	展開図2		


図示縮尺はA2版=100%・A3版=71%として読替える事

工 事 名	町営住宅屋根外壁等改修工事（度杭崎団地B棟）	図 面 名	表紙・図面リスト	縮 尺	S-NON	図 面 番 号	No. A / 01	DATE	審 査	管 理 技 術 者	作 成	特 記	株式会社 ナカ建築設計 一級建築士事務所 知事登録(渡)第349号 一級建築士 大臣登録 第159034号 中 澤 雅 夫
							令和7年2月						

工事概要表 ※図面番号のA-は省略													
改修No	工事項目	番号	改修範囲・改修内容		図面番号	改修No	工事項目	番号	改修範囲・改修内容		図面番号		
A	外壁	1	改修範囲	外壁断熱改修	05/08/09/10/14/15 16/17/18/19/20/21 22/23/27/28/29/30 31/32/33/34/35/36 37/43	F	ゴミステーション	1	改修範囲	既設木造部等の改修	03/40/41		
			改修内容	既設アスベスト含有塗膜撤去、高圧ポンプ水洗い ひび割れ等補修、EPS板下地、外断熱工法仕上 各住戸アルミ製外窓障子部材撤去、かぶせ工法樹脂窓新設					改修内容	既設木造上屋の撤去 軽量鉄骨上屋の新設、既設布基礎モルタル塗改修			
		2	改修範囲	軒天の改修		05/17/18/19/20/21 22/23/36	G	プロパン庫	1	改修範囲		撤去済みプロパン庫囲いの改修	05/14/15/20/42
			改修内容	既設アスベスト含有塗膜撤去、高圧ポンプ水洗い 外断熱工法仕上						改修内容		屋根付きプロパン庫囲いの新設 軽量鉄骨による囲いの新設	
B	屋根	1	改修範囲	屋階屋根の改修	05/17/18/19/20/21 22/23/36	H	外構	1	改修範囲	外構駐車場・植栽・犬走りの改修	34/37/45		
			改修内容	既設長尺カラスステンレス板蟻掛葺 t=0.4清掃 高靱性ウレタン塗膜防水材塗					改修内容	既設駐車位置表示板撤去等及び植栽・犬走りの改修 駐車位置表示板新設等及び植栽の伐採伐根 犬走りに防草シート新設			
		2	改修範囲	屋階軒天の改修	05/17/18/19/20/21 36	I	電気	1	改修範囲	共用自転車置場・共用ホール等の非常用照明器具・外灯の改修	28/29/30/44/45		
			改修内容	既設不燃セラミック化粧合板t=3.2、D P					改修内容	既設照明器具・非常用照明器具(LED灯以外)・外灯撤去 照明器具・非常用照明器具・外灯をLED灯で新設			
		3	改修範囲	庇の改修	05/15/19/23/28	2	改修範囲	各住戸の居間内壁にエアコン専用コンセントを設置	19/21/25/29/38				
			改修内容	既設長尺カラスステンレス板直葺 t=0.4、高圧ポンプ水洗い 高靱性ウレタン塗膜防水材塗						改修内容	玄関・物入の既設分電盤から居間外壁側内壁まで配線新設 既設分電盤にエアコンブレーカー及び居間内壁にエアコン専用コンセント新設 2階バルコニーにエアコン室外機用天吊り用架台新設		
C	防水	1	改修範囲	屋階屋上防水断熱改修	05/17/21/22/23/34 36	J	その他	1	改修範囲	引込開閉器盤・幹線プルボックスの改修	14/20		
			改修内容	既設ステンレス溶接防水清掃、笠木・腰水切撤去 高耐久アスファルト露出防水(D-1相当)遮熱塗料 t40+50硬質ウレタンフォーム下地、笠木・腰水切新設					改修内容	既設ステンレス製開閉器盤・銅板製プルボックスの改修 既設開閉器盤・プルボックスD P			
		2	改修範囲	バルコニー防水・避難ハッチ改修	05/14/15/16/19/20 21/34/36	K	その他	2	改修範囲	給油点検柵蓋・給油口の改修	14/37/45		
			改修内容	既設ウレタン塗膜防水高圧ポンプ水洗い、笠木撤去再取付 高靱性ウレタン塗膜防水材塗 避難ハッチ上・下蓋ハッチ・説明板・使用表示板(蓋ヘル共)撤去新設					改修内容	既設チェッカープレート柵蓋撤去・給油口の改修 チェッカープレート垂鉛メッキ柵蓋新設・給油口D P			
		3	改修範囲	ポーチ1防水改修	05/15/18/22/34/36	L	その他	3	改修範囲	ドレンパイプの改修	14/15/16/18/19		
			改修内容	既設t0.4カラスステンレス溶接防水・笠木・腰水切撤去 高圧ポンプ水洗い、高耐久アスファルト防水(D-1相当) カラー保護塗装、笠木・腰水切新設					改修内容	既設ドレンパイプの改修 既設鋼管ドレンパイプD P・配管洗浄			
D	自転車置場1	1	改修範囲	自転車置場1、床・壁・天井の改修	05/14/18/28/35	M	その他	4	改修範囲	給油ポンプの改修	14/39		
			改修内容	既設床高圧ポンプ水洗い、壁・天井既設塗膜撤去高圧ポンプ水洗い 壁・天井 外断熱工法塗装仕上(壁一部EPS板下地) 一部既設ドレンパイプ撤去、新設					改修内容	既設既製鋼製塗装品給油ポンプ撤去 既製鋼製塗装品給油ポンプ(既設相当品)新設			
	自転車置場2	2	改修範囲	自転車置場2、床・壁・天井の改修	05/14/28/35	N	その他	5	改修範囲	給油自動制御盤・液面指示計箱・試験用接地端子箱の改修	14/20/39		
			改修内容	既設床高圧ポンプ水洗い、既設壁塗膜撤去高圧ポンプ水洗い 壁 外断熱工法塗装仕上(一部EPS板下地) 既設天井フレキシブルボード塗装面 塗装新設(FC-4工法)					改修内容	既設給油自動制御盤・液面指示計箱・試験用接地端子箱等撤去 給油自動制御盤・液面指示計箱・試験用接地端子箱等新設 埋設オイルタンク液面指示計・中継タンク室フロートスイッチ新設			
E	内部	1	改修範囲	風除室の改修	05/14/22/24/28	O	その他	6	改修範囲	消火器ボックスの改修・危険物表示板の改修	14/20/37		
			改修内容	既設床防塵塗装撤去(剥離剤工法)清掃 床防塵塗装新設、既設壁・天井塗装面 塗装新設(FC-4工法)					改修内容	既設消火器ボックス自転車置場2は撤去、外壁注油口部は改修 消火器ボックス 自転車置場2は新設・外壁注油口部はD P 危険物表示板新設			
		2	改修範囲	ホール1・2の改修	05/14/15/16/22/23 24/25/27/28/29/30 33	P	その他	7	改修範囲	住棟表示板の改修	18/20/37		
			改修内容	既設床防塵塗装撤去(剥離剤工法)清掃 床防塵塗装新設、既設壁・天井塗装面 塗装新設(FC-4工法) ホール1 手摺・飾り天井 小波スリット撤去新設、既設ヘルメット UC新設 樹脂製内窓新設					改修内容	既設住棟表示板の撤去 撤去跡の住棟表示板の新設及びポーチに住棟表示板の新設			

図示縮尺はA2版=100%・A3版=71%として読替える事

工 事 名	町営住宅屋根外壁等改修工事(度杭崎団地B棟)	図 面 名	工事概要表	縮 尺	S-NON	図 面 番 号	No. A 02	DATE	審 査	管 理 技 術 者	作 成	特 記	株式会社 ナカ建築設計 一級建築士事務所 知事登録(渡)第349号 一級建築士 大臣登録 第159034号 中 澤 雅 夫
								令和 7 年 2 月					


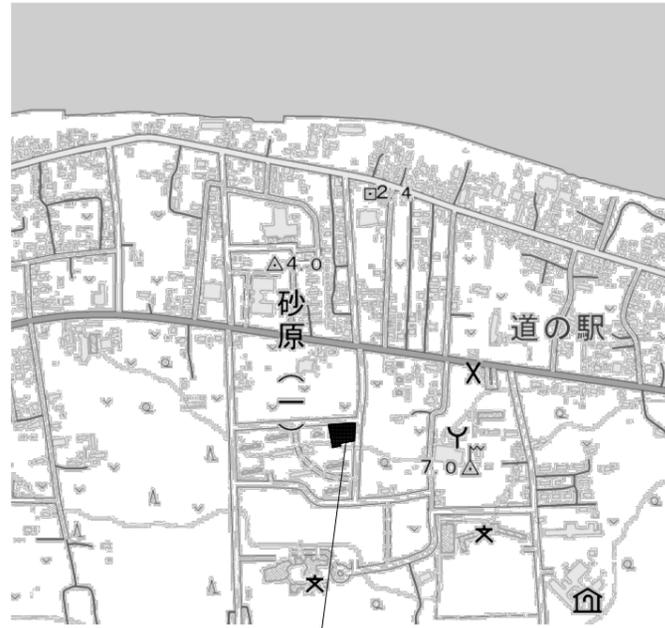


茅部郡森町字砂原1丁目183-1

案内図 S=1/10,000

建築物概要




施設名称	度杭崎団地B棟	
敷地概要	地名地番	茅部郡森町字砂原1丁目183-1
	敷地面積	1952.50㎡
	都市計画区域	都市計画区域外
	用途地域	指定なし
	防火地域	指定なし
道路	町道 道路幅員10.0m	
建築概要	建物用途	共同住宅
	工事の種類	改修工事(平成8年度新築工事)
	構造	RC造
	階数	地上3階、PH1階建て
	地盤面	設計GL=1FL-470 地盤面=1FL-470
	最高の高さ	9.02m
	軒高	8.62m
	建築面積	377.21㎡
	延べ床面積	1056.46㎡

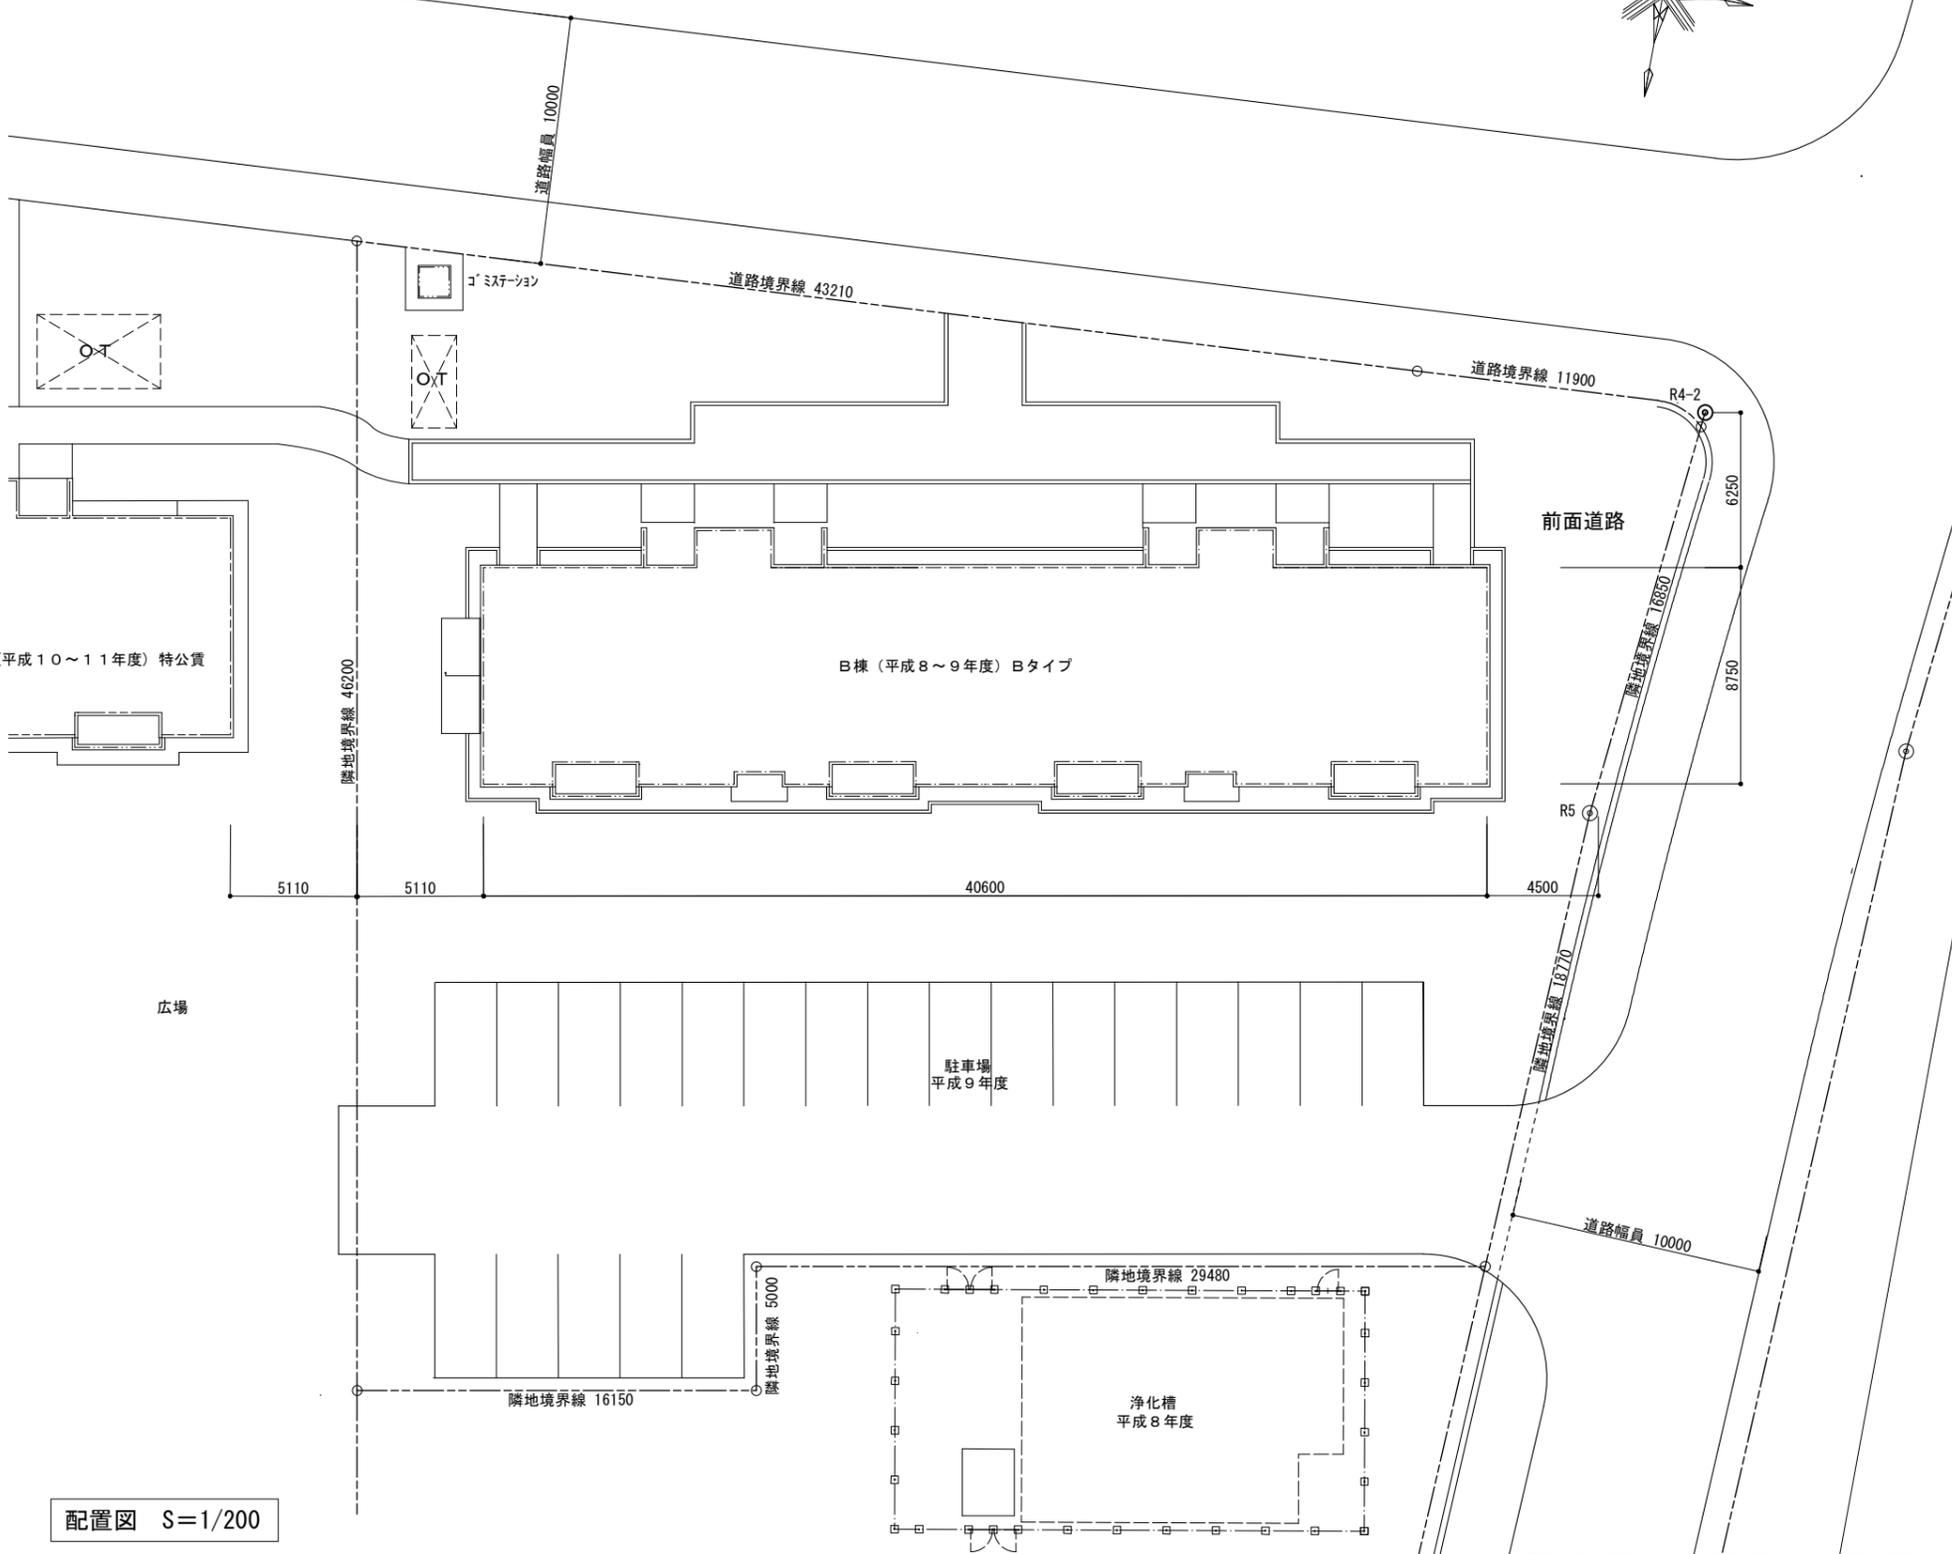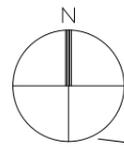

配置図 S=1/200

図示縮尺はA2版=100%・A3版=71%として読替える事

工 事 名	町営住宅屋根外壁等改修工事(度杭崎団地B棟)	図 面 名	建築物概要	縮 尺	S=1/NON	No. A 03	DATE 令和7年2月	審 査 管理技術者 作 成 特 記	株式会社 ナカ建築設計 一級建築士事務所 知事登録(渡)第349号 一級建築士 大臣登録 第159034号 中澤雅夫
	案内図		S=1/10,000						
	配置図		S=1/200						

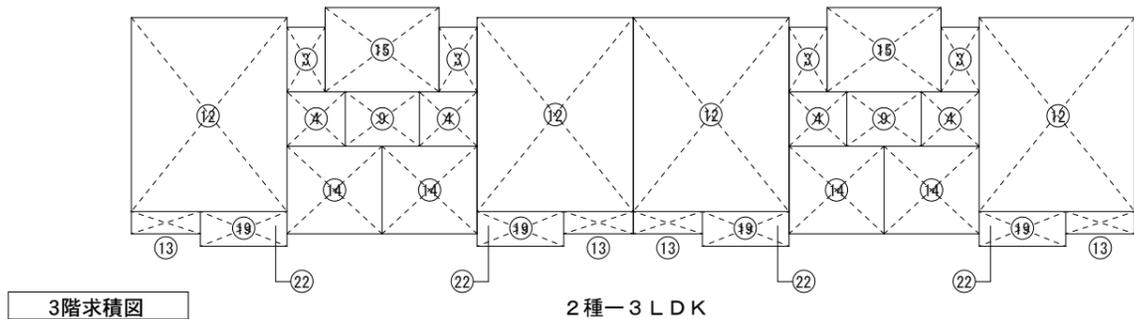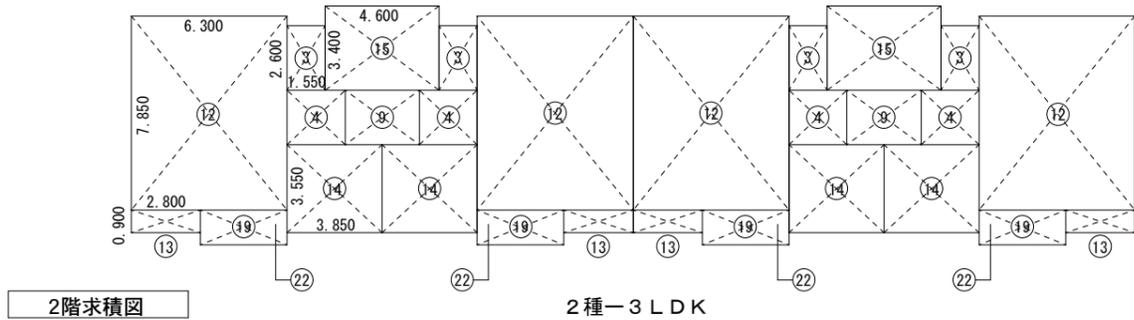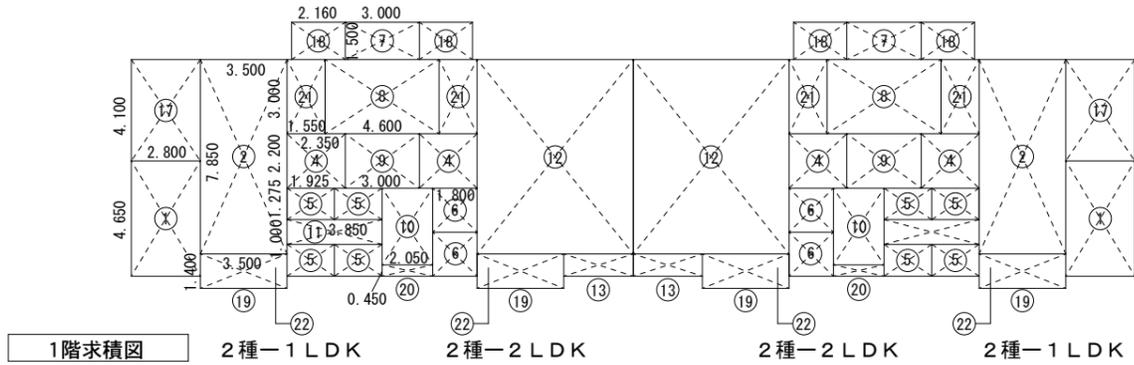

求積表

① 4.650 × 2.800 = 13.020000	⑪ 1.000 × 3.850 = 3.850000
② 7.850 × 3.500 = 27.475000	⑫ 7.850 × 6.300 = 49.455000
③ 2.600 × 1.550 = 4.030000	⑬ 0.900 × 2.800 = 2.520000
④ 2.200 × 2.350 = 5.170000	⑭ 3.550 × 3.850 = 13.667500
⑤ 1.275 × 1.925 = 2.454375	⑮ 3.400 × 4.600 = 15.640000
⑥ 1.775 × 1.800 = 3.195000	⑯ 2.000 × 3.000 = 6.000000
⑦ 1.500 × 3.000 = 4.500000	⑰ 4.100 × 2.800 = 11.480000
⑧ 3.000 × 4.600 = 13.800000	⑱ 1.500 × 2.160 = 3.240000
⑨ 2.200 × 3.000 = 6.600000	⑲ 1.400 × 3.500 = 4.900000
⑩ 3.100 × 2.050 = 6.355000	⑳ 0.450 × 2.050 = 0.922500
	㉑ 3.000 × 1.550 = 4.650000
	㉒ 0.900 × 3.500 = 3.150000

面積表

		単位:m <sup>2</sup>	
1階床面積	(①+②+⑦+⑧+⑨+⑩+⑪+⑫+⑬+⑰)×2+(④+⑥+⑱+㉑)×4+⑤×8	= 362.765	Ⅰ
2階床面積	(③+④+⑫+⑬+⑭)×4+(⑨+⑮)×2	= 343.850	Ⅱ
3階床面積	(③+④+⑫+⑬+⑭)×4+(⑨+⑮)×2	= 343.850	Ⅲ
PH階床面積	⑯	= 6.000	Ⅳ
延床面積	Ⅰ+Ⅱ+Ⅲ+Ⅳ	= 1056.465	
建築面積	Ⅰ+⑳×2+㉒×4	= 377.210	
共用部面積	(⑦+⑩+⑪+⑱)×2+(⑯+⑲)×6+⑮×4	= 165.170	Ⅴ
自転車置場	⑰×2+⑱×4	= 35.920	Ⅵ

面積表(公住法)

		単位:m <sup>2</sup>					
	戸数	専用部分 A	バルコニー 1/3 B	共用部分 C	戸当り面積 (公住法) A+B+C	外物置	自転車置場
2種-1LDK	2	(①+②+㉑+④) 50.315	⑰/3 1.633	Ⅴ/12 13.764	65.712	⑥ 3.195	Ⅵ/12 2.993
計		100.630	3.266	27.528	131.424	6.390	5.986
2種-2LDK	2	(㉒+④+⑫+⑬) 61.795	⑰/3 1.633	Ⅴ/12 13.764	77.192	⑥ 3.195	Ⅵ/12 2.993
計		123.590	3.266	27.528	154.554	6.390	5.986
2種-3LDK	8	(③+④+⑫+⑬+⑭) 74.842	⑰/3 1.633	Ⅴ/12 13.764	90.239	⑤ 2.454	Ⅵ/12 2.993
計		598.736	13.066	110.112	721.912	19.632	23.944
合計	12	822.956	19.600	165.170	1007.890	32.412	35.916
戸当り平均		68.579	1.633	13.764	83.990	2.701	2.993
戸当り床面積		83.976 > 83.8m <sup>2</sup>					

収納率の検討

		単位:m <sup>2</sup>						
	間隔・台所	和室 1	和室 2	洋室	合計	物入	押入	収納率
2種-1LDK	3.50×4.85×2.35 +1.00×1.90×2.10 +2.35×2.20×2.10 -0.40×2.10×0.15 =54.612	2.80×3.65×2.35 =24.017			78.629	1.70×0.90×2.465 =3.771	2.80×1.00×2.20 =6.160	9.931/78.629 = 12.6% > 9%
2種-2LDK	3.50×4.85×2.35 +1.00×1.90×2.10 +2.35×2.20×2.10 =54.738	2.80×3.65×2.35 =24.017		2.80×4.10×2.35-0.40×4.10×0.15 =26.732	105.487	1.70×0.90×2.465+1.00×1.00×2.20 =5.971	1.80×1.00×2.20 =3.960	9.931/105.487 = 9.4% > 9%
2種-3LDK	3.50×4.85×2.35 +1.00×1.90×2.10 +2.35×2.20×2.10 =54.738	2.80×3.65×2.35 =24.017	2.85×3.55×2.35-2.85×0.40×0.15 =23.605	2.80×4.10×2.35-0.40×4.10×0.15 =26.732	129.092	1.70×0.90×2.465+1.00×1.00×2.20 =5.971	1.80×1.00×2.20+1.00×3.55×2.20 =11.770	17.741/129.092 = 13.7% > 9%


図示縮尺はA2版=100%・A3版=71%として読替える事

仕上表									
外部仕上表									
基礎	既設	コンクリート打放し補修の上伸長型複層塗 外部打放し部 増コン厚20	バルコニー	既設	床：コンクリートコテ押工の上ウレタン塗膜防水(歩行用)	ポーチ1	既設	床：コンクリート刷毛引	
	改修	伸長型複層塗撤去・高圧ポンプ水洗い・外断熱工法塗装仕上・t75押出法ポリスチレンフォーム断熱材		改修	床：床 高圧ポンプ水洗い・高粘性ウレタン塗膜防水材塗(歩行用)		改修	床 高圧ポンプ水洗い	
外壁	既設	コンクリート打放し補修の上伸長型複層塗 外部打放し部 増コン厚20		既設	壁：コンクリート打放し補修の上伸長型複層塗 増コン厚20	ポーチ2	既設	床：コンクリート刷毛引	
	改修	外壁1：伸長型複層塗撤去・高圧ポンプ水洗い・外断熱工法仕上・t75EPS板下地 外壁2：伸長型複層塗撤去・高圧ポンプ水洗い・外断熱工法仕上		改修	壁1：伸長型複層塗撤去・高圧ポンプ水洗い・外断熱工法仕上・t75EPS板下地 壁2：伸長型複層塗撤去・高圧ポンプ水洗い・外断熱工法仕上		改修	床 高圧ポンプ水洗い	
軒裏	既設	コンクリート打放し補修の上伸長型複層塗 外部打放し部 増コン厚20		既設	天井：コンクリート打放し補修の上伸長型複層塗 増コン厚20	LPG置場	既設	床：コンクリート刷毛引	
	改修	伸長型複層塗撤去・高圧ポンプ水洗い・外断熱工法仕上		改修	天井：伸長型複層塗撤去・高圧ポンプ水洗い・外断熱工法仕上		改修	プロパン庫新設	
屋上	既設	ステンレス溶接防水 t=0.4 水切：ステンレス アスファルトルーフィング 22kg		既設	笠木・手摺共：アルミ既製品 ルーフドレイン：(設備工事)	自転車置場1	既設	床：コンクリート刷毛引 壁：コンクリート打放し補修の上伸長型複層塗 増コン厚20 天井：コンクリート打放し補修の上伸長型複層塗 増コン厚20	
	改修	屋上 高圧ポンプ水洗い・高耐久アスファルト露出防水(D-1相当)遮熱塗料・t40+50硬質ウレタン下地		改修	アルミ笠木撤去・再取付 ストレナー撤去DP・再取付 ルーフドレインDP		改修	床 高圧ポンプ水洗い・壁1：伸長型複層塗撤去・高圧ポンプ水洗い・外断熱工法仕上・t75EPS板下地 壁2：伸長型複層塗撤去・高圧ポンプ水洗い・外断熱工法仕上 天井：伸長型複層塗撤去・高圧ポンプ水洗い・外断熱工法仕上	
屋根	既設	長尺ステンレス板 t=0.4 蟻掛葺 アスファルトルーフィング 22kg		既設	避難ハッチ：600角ステンレスハシゴ収納型 避難マーク付 バルコニー物干金物：アルミ既製品 自在型630~780	自転車置場2	既設	床：コンクリート刷毛引 壁：コンクリート打放し補修の上伸長型複層塗 増コン厚20 天井：断熱複合板厚91・単層弾性塗材仕上	
	改修	屋根 清掃・高粘性ウレタン塗膜防水材塗		改修	避難ハッチ 蓋ゴム取替・使用表示板上蓋ラベル共撤去新設 バルコニー物干金物 撤去・再取付 天井吊金具新設		改修	床 高圧ポンプ水洗い・壁1：伸長型複層塗撤去・高圧ポンプ水洗い・外断熱工法仕上・t75EPS板下地 壁2：伸長型複層塗撤去・高圧ポンプ水洗い・外断熱工法仕上 天井：単層弾性塗材仕上に塗装(FC-4工法)	
ポーチ1 屋根	既設	ステンレス溶接防水 t=0.4 水切：ステンレス アスファルトルーフィング 22kg	笠木	既設	アルミ笠木：既製品 W200 ノンシールタイプ	犬走り	既設	玉砂利敷：t=60 コンクリート縁石 120×150×600	
	改修	ステンレス溶接防水撤去・高圧ポンプ水洗い・ポリマーセメント系防水 高耐久アスファルト露出防水常温積層工法(D-1相当) 防水保護塗装		改修	アルミ笠木撤去・ケラバアルミ金物T25新設		改修	現GL-400掘削・玉砂利撤去・t0.8防草シート・t60砂利敷	
庇	既設	ステンレス平葺							
	改修	庇 高圧ポンプ水洗い・高粘性ウレタン塗膜防水材塗							

内部仕上表																			
専用部分	室名	既設 改修	床高	天井高	床			巾木			壁			天井			廻縁		備考
					下地	仕上	仕上厚	仕上	H	塗装	下地	仕上	塗装	下地	仕上	塗装	仕上	塗装	
専用部分	居間・食堂	既設		2.350	木下地	複合フローリング厚12 ラワン合板厚12		既製巾木	60			プリント化粧合板厚4 突付貼			化粧石膏ボード厚9.5貼			FFストープ用スリール・丸型レジスター150φ カーテンレール(ステンレス W)	
		改修																エアコン用配線・コンセント・スリール・エアコンキャップ新設	
専用部分	物入れ(玄関)	既設				シナ合板厚5.5 アシストフロア厚20						シナ合板厚4			コンクリート打放し補修				
		改修																	
共用部分	風除室	既設		2.530		防水モルタル刷毛引厚20 防塵塗装						コンクリート打放し補修の上 単層弾性仕上塗材			コンクリート打放し補修の上 単層弾性仕上塗材			集合郵便受：ステンレスBL認定品(6戸用) 掲示板：ステンレス枠(600×900)	
		改修				防塵塗装撤去・清掃 防塵塗装新設						塗装(FC-4)			塗装(FC-4)			集合郵便受 掲示板撤去・再取付	
共用部分	階段室・ホール1	既設		2.530 2階2.575 3階2.250		モルタル刷毛引厚20 防塵塗装 一部クリンカータイル150角埋込						コンクリート打放し補修の上 同上			コンクリート打放し補修単層弾性一部 フレキシブルボード厚6貼 VP 仕上塗材			ステンレスノンスリップ W=35 手摺：集成材 40φ CL ブラケットSUS・住居表示板 飾り天井(1・2F)・丸形レジスター150φ(3Fのみ)・ベンチ：集成材厚40CL 天井点検口600×600×3階のみ1ヶ所・階段下アルミ点検口600角2ヶ所	
		改修				防塵塗装撤去・清掃 防塵塗装新設							塗装(FC-4)			塗装(FC-4) 一部NAD			手摺撤去 集成材 40φ塗装品新設・ブラケットSUS1箇所撤去新設 住居表示板撤去再取付・飾り天井(1・2F)撤去新設・ベンチ UC
共用部分	ホール2	既設		2.790		モルタル刷毛引厚20 防塵塗装 一部クリンカータイル150角埋込						コンクリート打放し補修の上 フレキシブルボード厚6同上			断熱複合板厚91単層弾性仕上塗材				
		改修				防塵塗装撤去・清掃 防塵塗装新設							塗装(FC-4)			NAD			
共用部分	外物置	既設		2.790		コンクリート刷毛引 防塵塗装					木下地	コンクリート打放し素地、断熱複合板 厚91素地 シナベニア厚5.5素地			断熱複合板厚91(FP板B-3厚 85+フレキシブルボード厚6)				
		改修																	
共用部分	中継タンク室	既設				防水モルタル金ごて厚20						コンクリート打放し素地			コンクリート打放し素地			防油堤・タラップ(2ヶ所)・アルミ梯子(L=1800)	
		改修																	

断熱工事(既設)				塗装・仕上工事				製造所他			
階	床	壁	天井	備考	材料名	材種・規格	製作所等(相当品)	備考			
1階	土間スラブ下：FP板(B-3)厚70打込 床スラブ下：FP板(B-3)厚70打込 スラブ上：外壁内面より900mmまで発泡ウレタン厚25吹付 地中梁内面：FP板(B-3)厚60打込	外壁：発泡ウレタン厚40、1Fのみ発泡ウレタン厚55吹付 その他のRC壁：外壁内面より900mmまで発泡ウレタン厚25吹付 外物置：断熱複合板厚91	外壁コンクリート内面より900mmまで発泡ウレタン厚25吹付	外物置・自動車置場：断熱複合板厚91 (FP板(B-3)厚85フレキシブルボード厚6)打込	防塵塗装：水性形エポキシ樹脂系 OP：合成樹脂調合ペイント VP：塩化ビニール樹脂エナメルペイント CL：クリアラッカー DP：耐候性塗料塗り UC：2液形ポリウレタン樹脂ワニス塗装 WP：木材保護塗料塗り NAD：アクリル樹脂系非水分散形塗料塗り FC-4：ニューソフトコート(水性アクリル樹脂 単層弾性仕上 ゆず肌仕上)	専用接着材・補強材 有機質仕上ブラス仕上	StoJapan	外壁・軒天			
2階	床スラブ上：外壁内面より900mmまで発泡ウレタン厚25吹付	外壁：発泡ウレタン厚40吹付 その他のRC壁：外壁内面より900mmまで発泡ウレタン厚25吹付	外壁コンクリート内面より900mmまで発泡ウレタン厚25吹付			パレット冷熱併用法 JSX-020G	田島&フイング	屋上			
3階	床スラブ上：外壁内面より900mmまで発泡ウレタン厚25吹付	外壁：発泡ウレタン厚40吹付 その他のRC壁：外壁内面より900mmまで発泡ウレタン厚25吹付	FP板(B-3)厚85打込			UGラテックス UGラテックス UGラテックス	田島&フイング	屋根他			
						常温積層工法 K57M-7	田島&フイング	バルコニー			
						防防水材 OZ	大関化学工業	ポーチ1			
								ポーチ1			

工事名	町営住宅屋根外壁等改修工事(度杭崎団地B棟)	図面番号	仕上表	縮尺	S=NON	図面番号	No. A/05	DATE 令和7年2月	審査	管理技術者	作成	特記	図示縮尺はA2版=100%・A3版=71%として読替える事			
													株式会社 ナカ建築設計	一級建築士事務所 知事登録(渡)第349号	一級建築士 大臣登録 第159034号 中澤 雅夫	

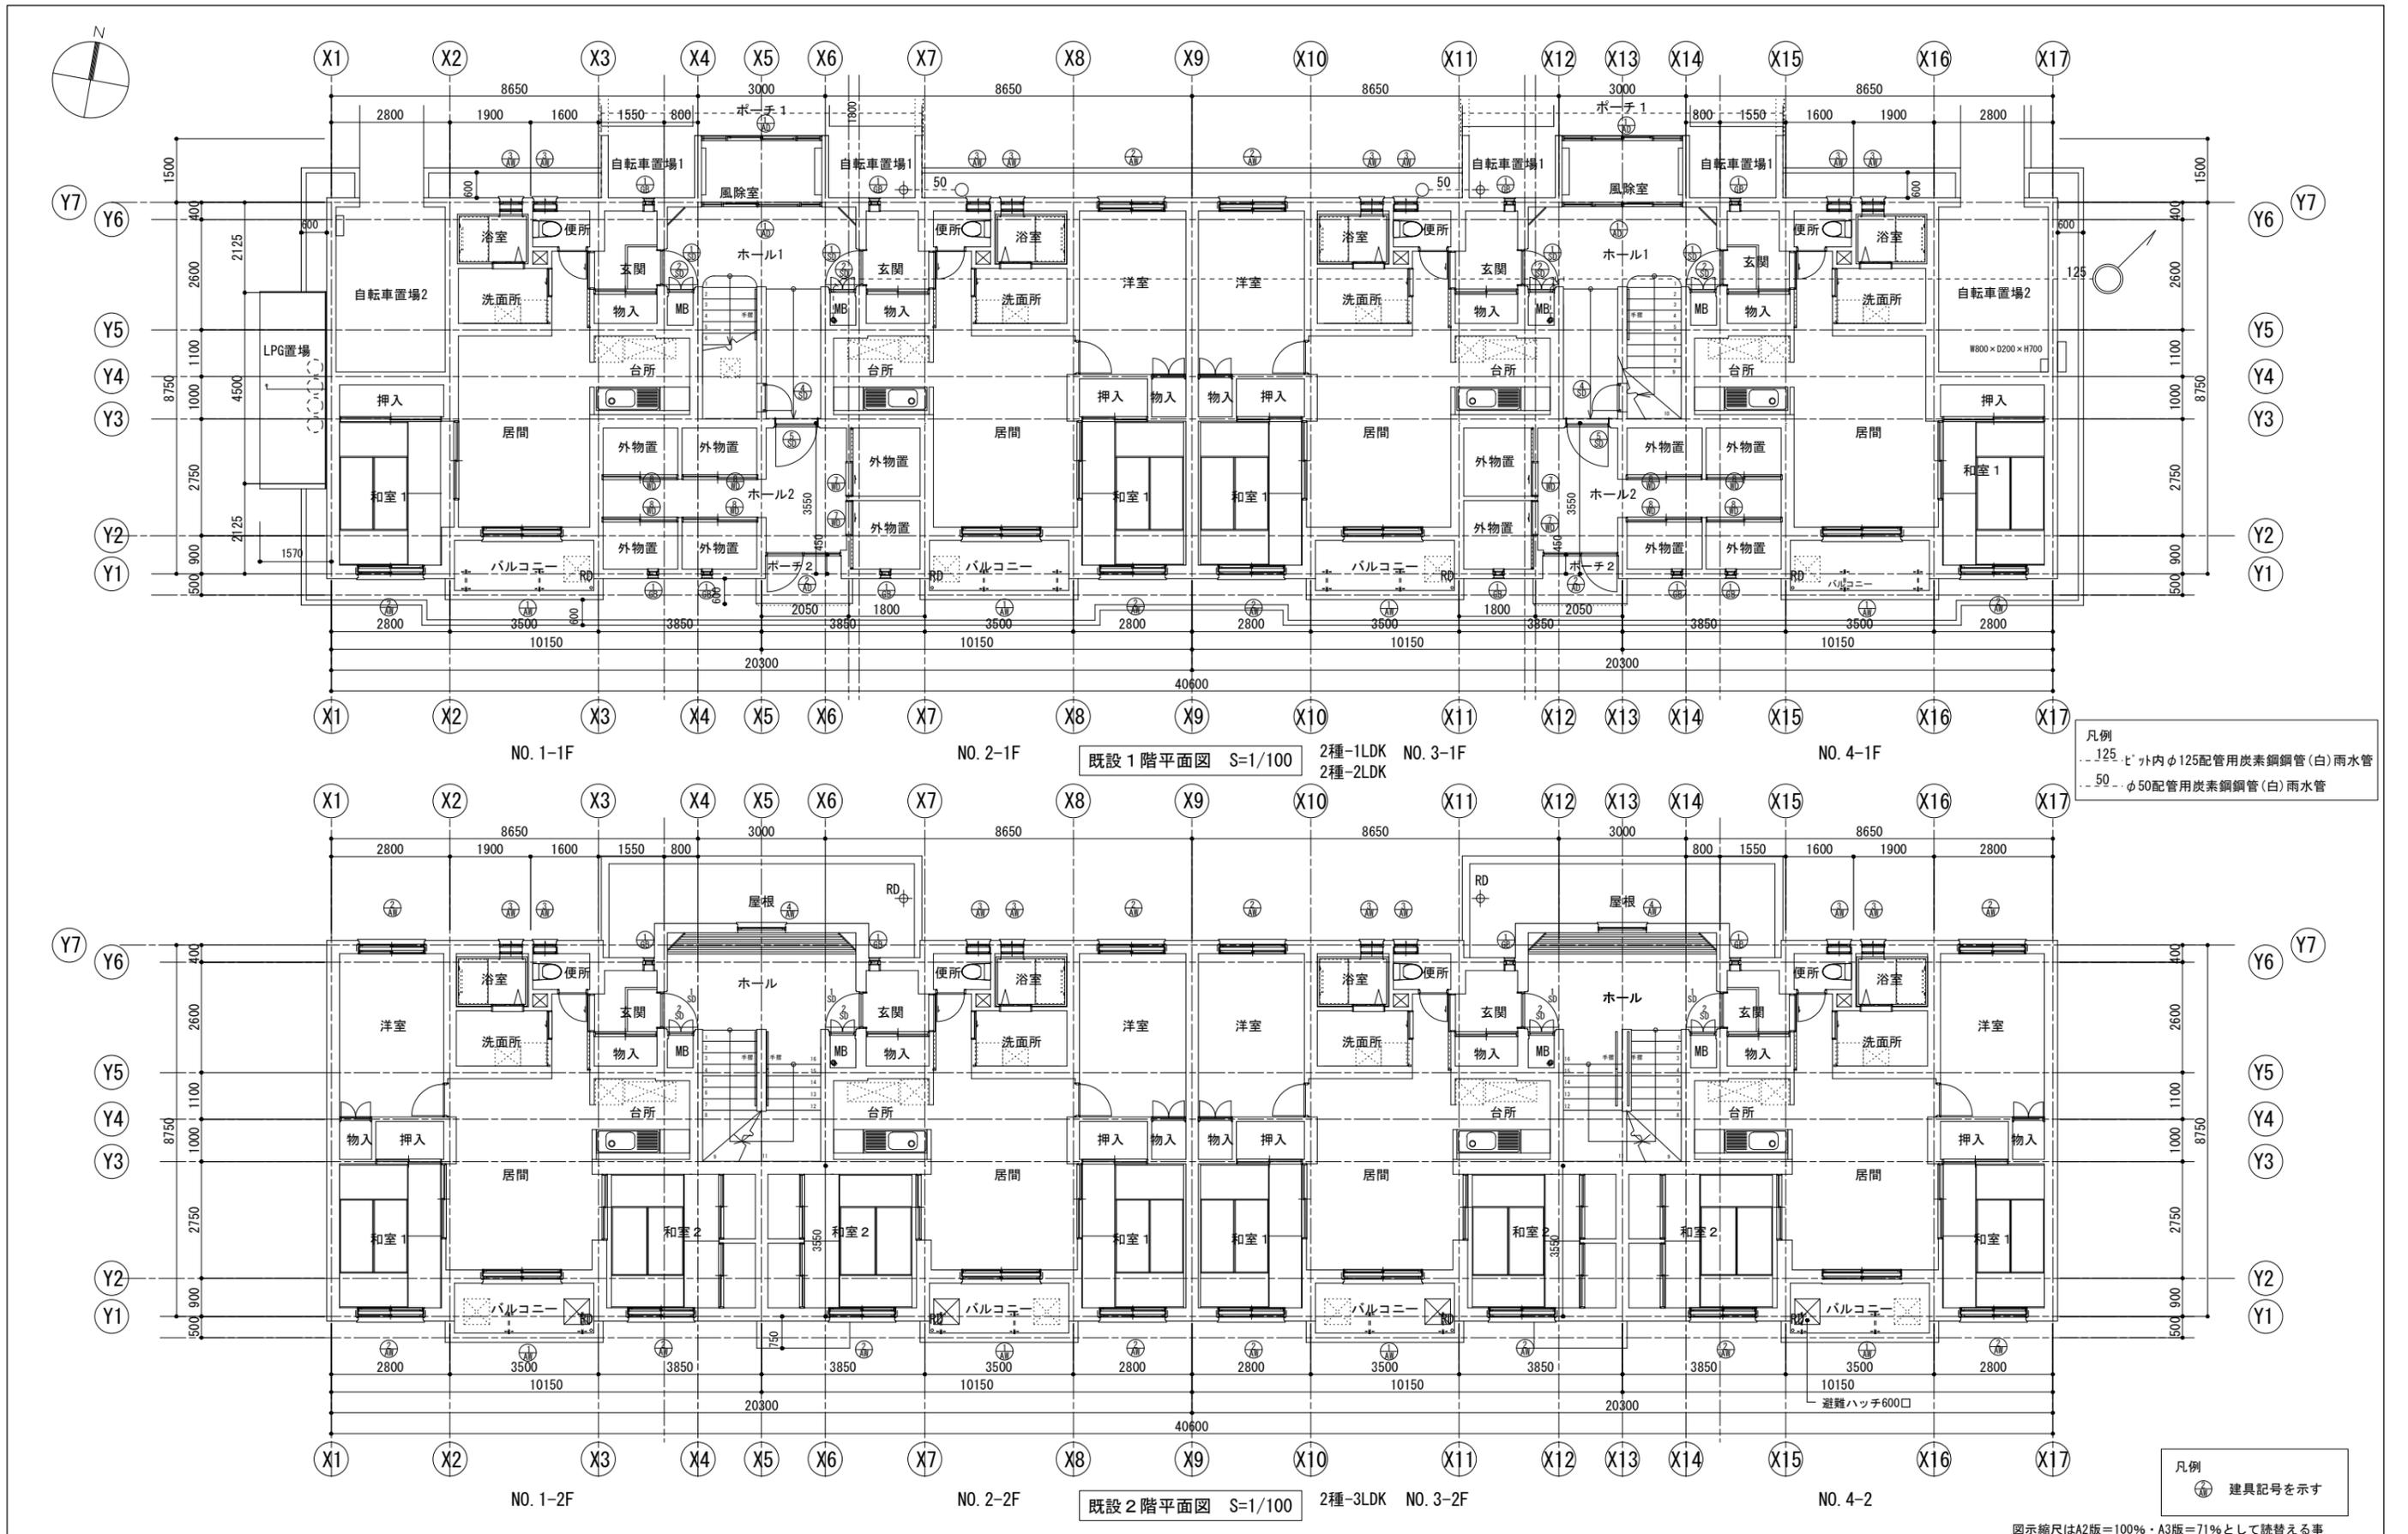


凡例  
 --- 125mm 内径φ125配管用炭素鋼管(白)雨水管  
 --- 50mm φ50配管用炭素鋼管(白)雨水管

凡例  
 ⊕ 建具記号を示す


図示縮尺はA2版=100%・A3版=71%として読替える事

工事名	町営住宅屋根外壁等改修工事 (度杭崎団地B棟)		縮尺	S=1/100	No. A/06	DATE	令和 7 年 2 月	審査	管理技術者	作成	特記	株式会社 ナカ建築設計
	図面名	既設1階平面図 既設2階平面図		S=1/100			1 06					

株式会社 ナカ建築設計  
 一級建築士事務所 知事登録(渡)第349号  
 一級建築士 大臣登録 第159034号 中澤 雅夫

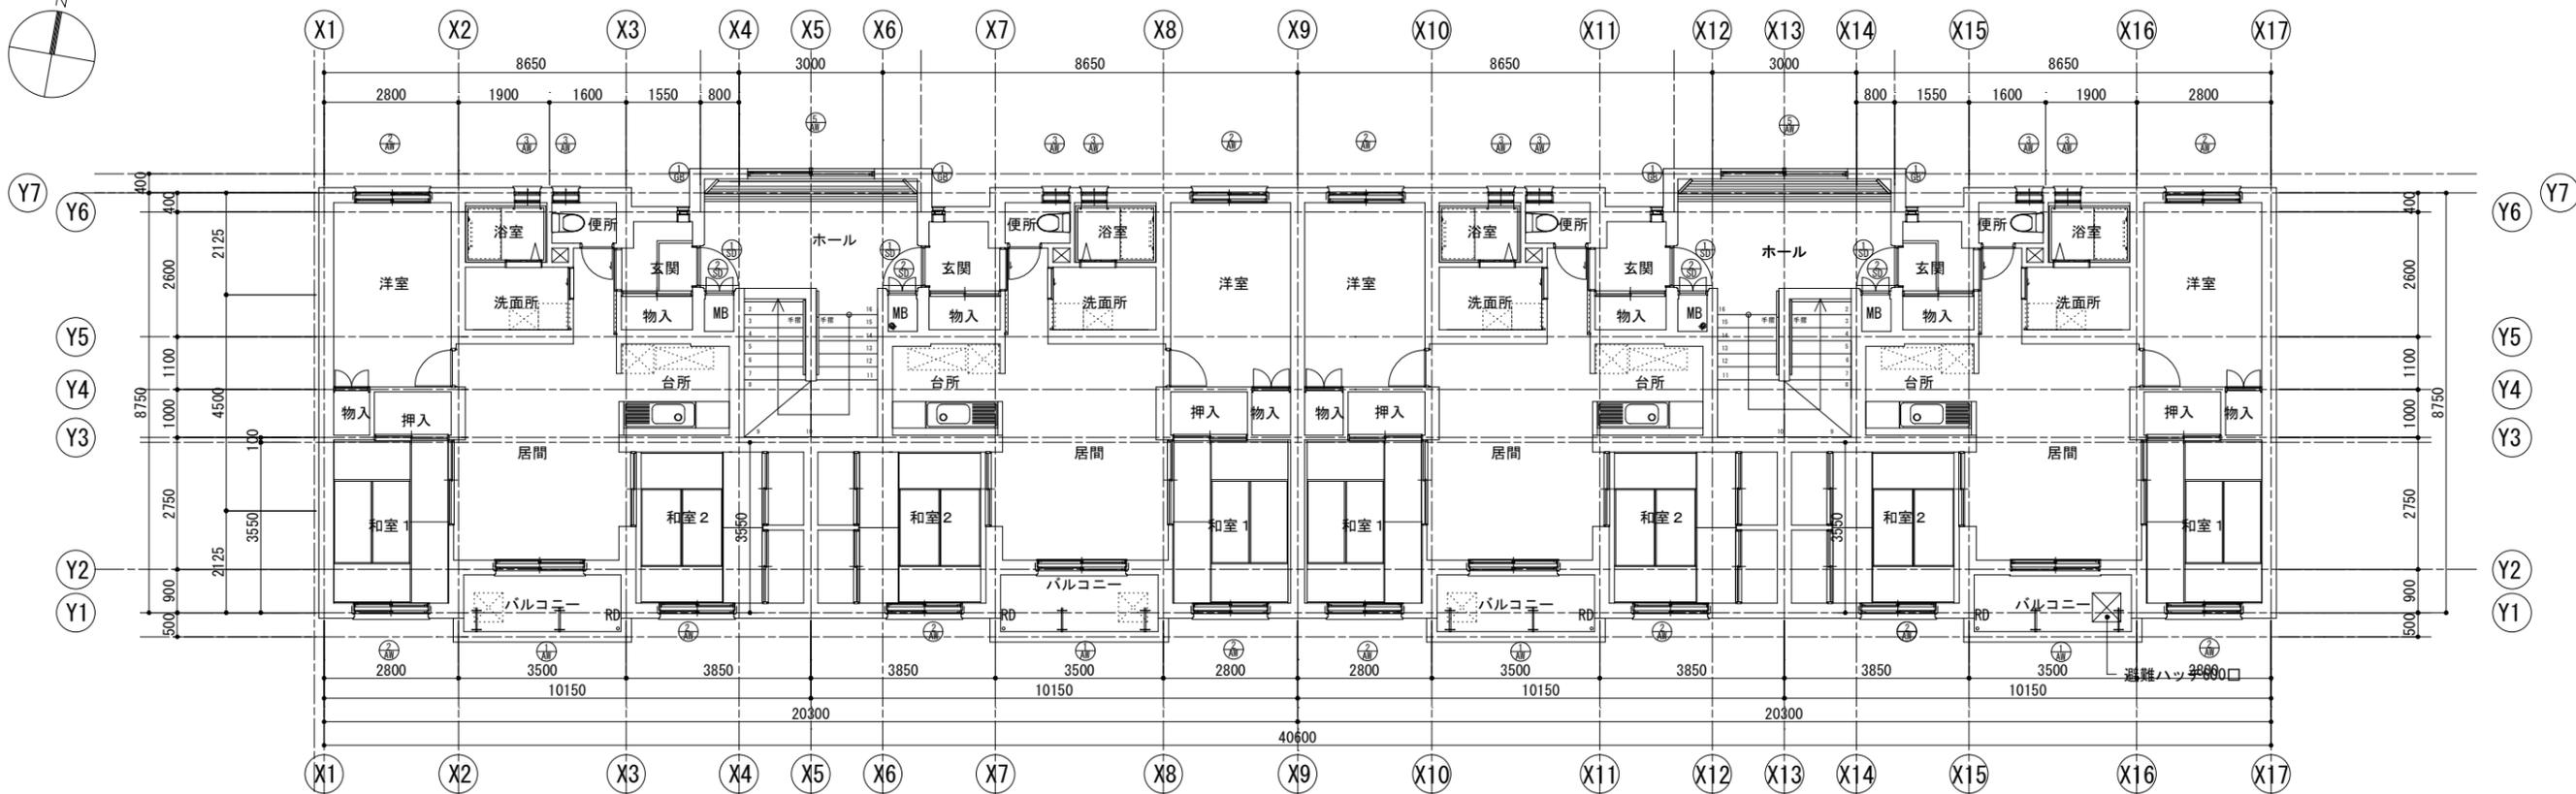

既設3階平面図 S=1/100 2種-3LDK NO. 3-3F

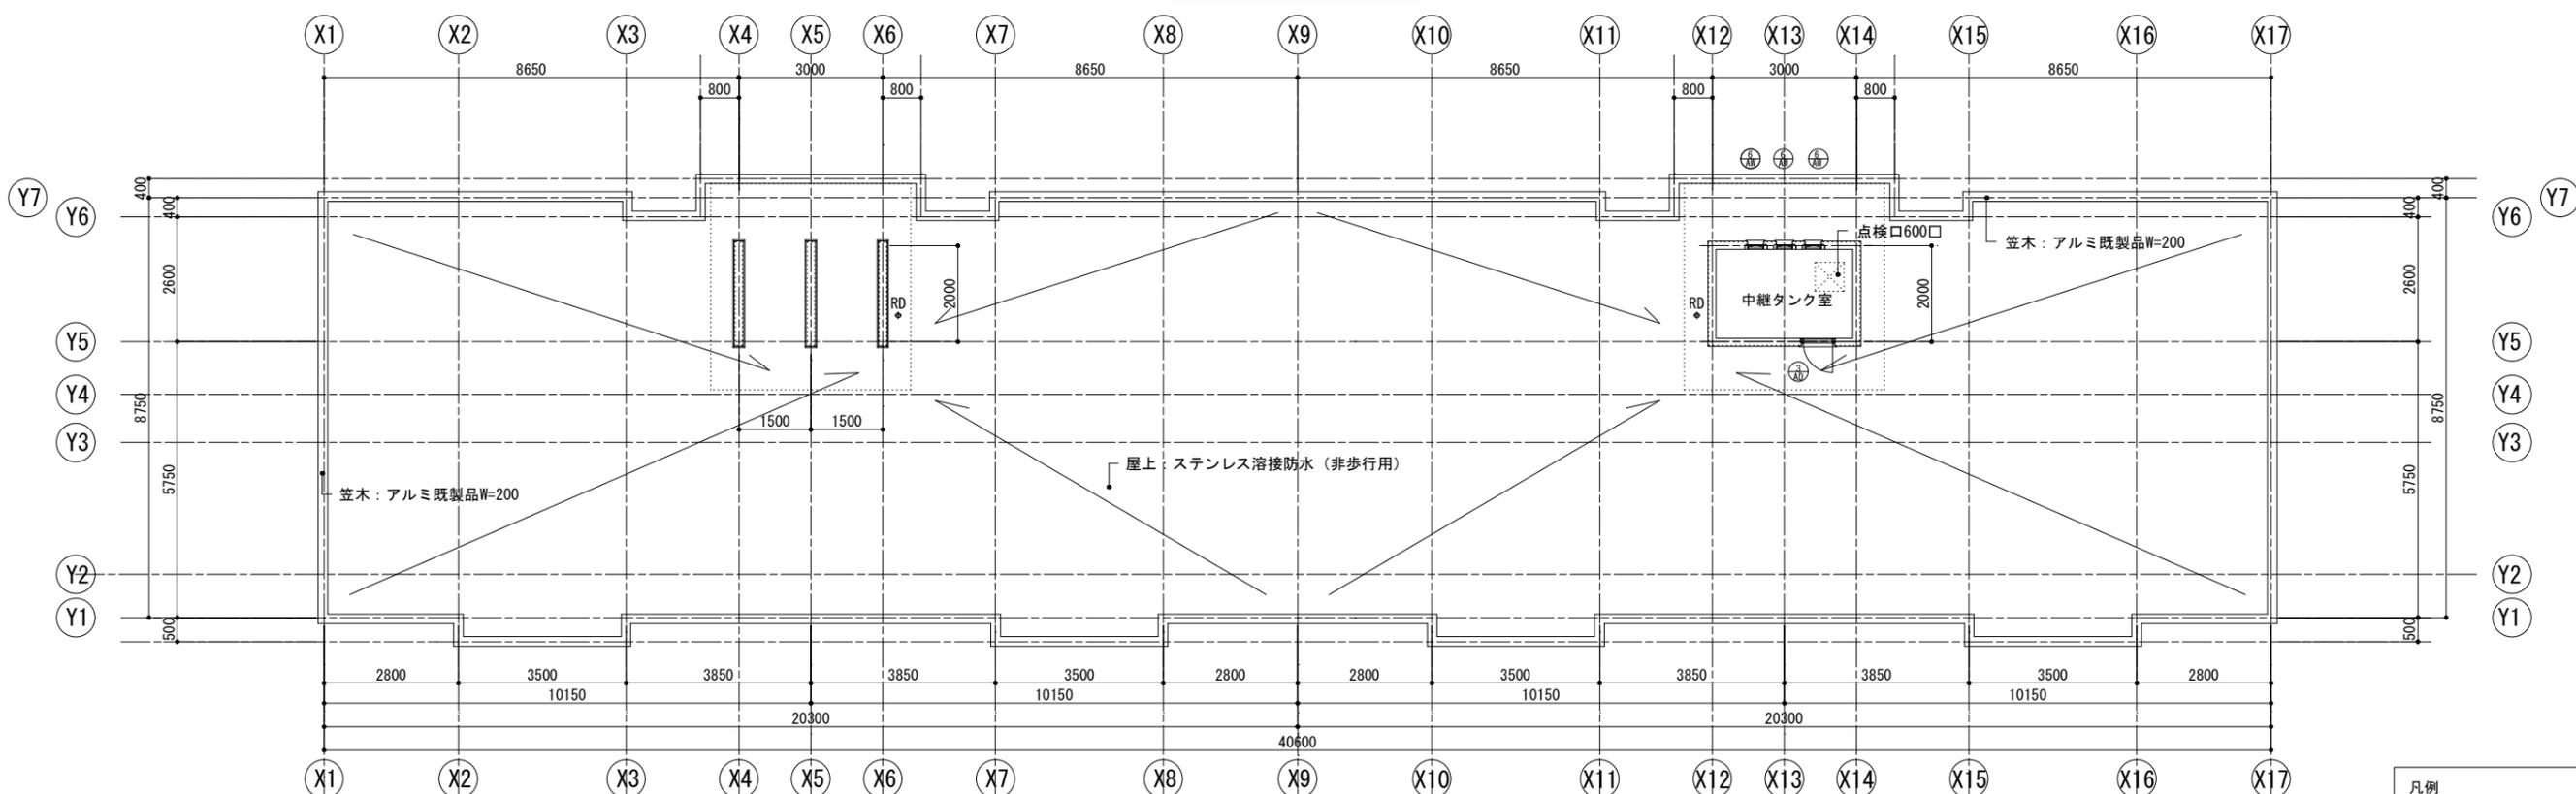


既設屋階平面図 S=1/100

凡例  
建具記号を示す

図示縮尺はA2版=100%・A3版=71%として読替える事

工 事 名	町営住宅屋根外壁等改修工事 (度杭崎団地B棟)		縮 尺	S=1/100	No. A / 07	DATE 令和 7 年 2 月	審 査 管理技術者	作 成 特 記	株式会社 ナカ建築設計 一級建築士事務所 知事登録 (渡) 第349号 一級建築士 大臣登録 第159034号 中 澤 雅 夫
	図 面 名	既設3階平面図 既設屋階平面図		S=1/100					

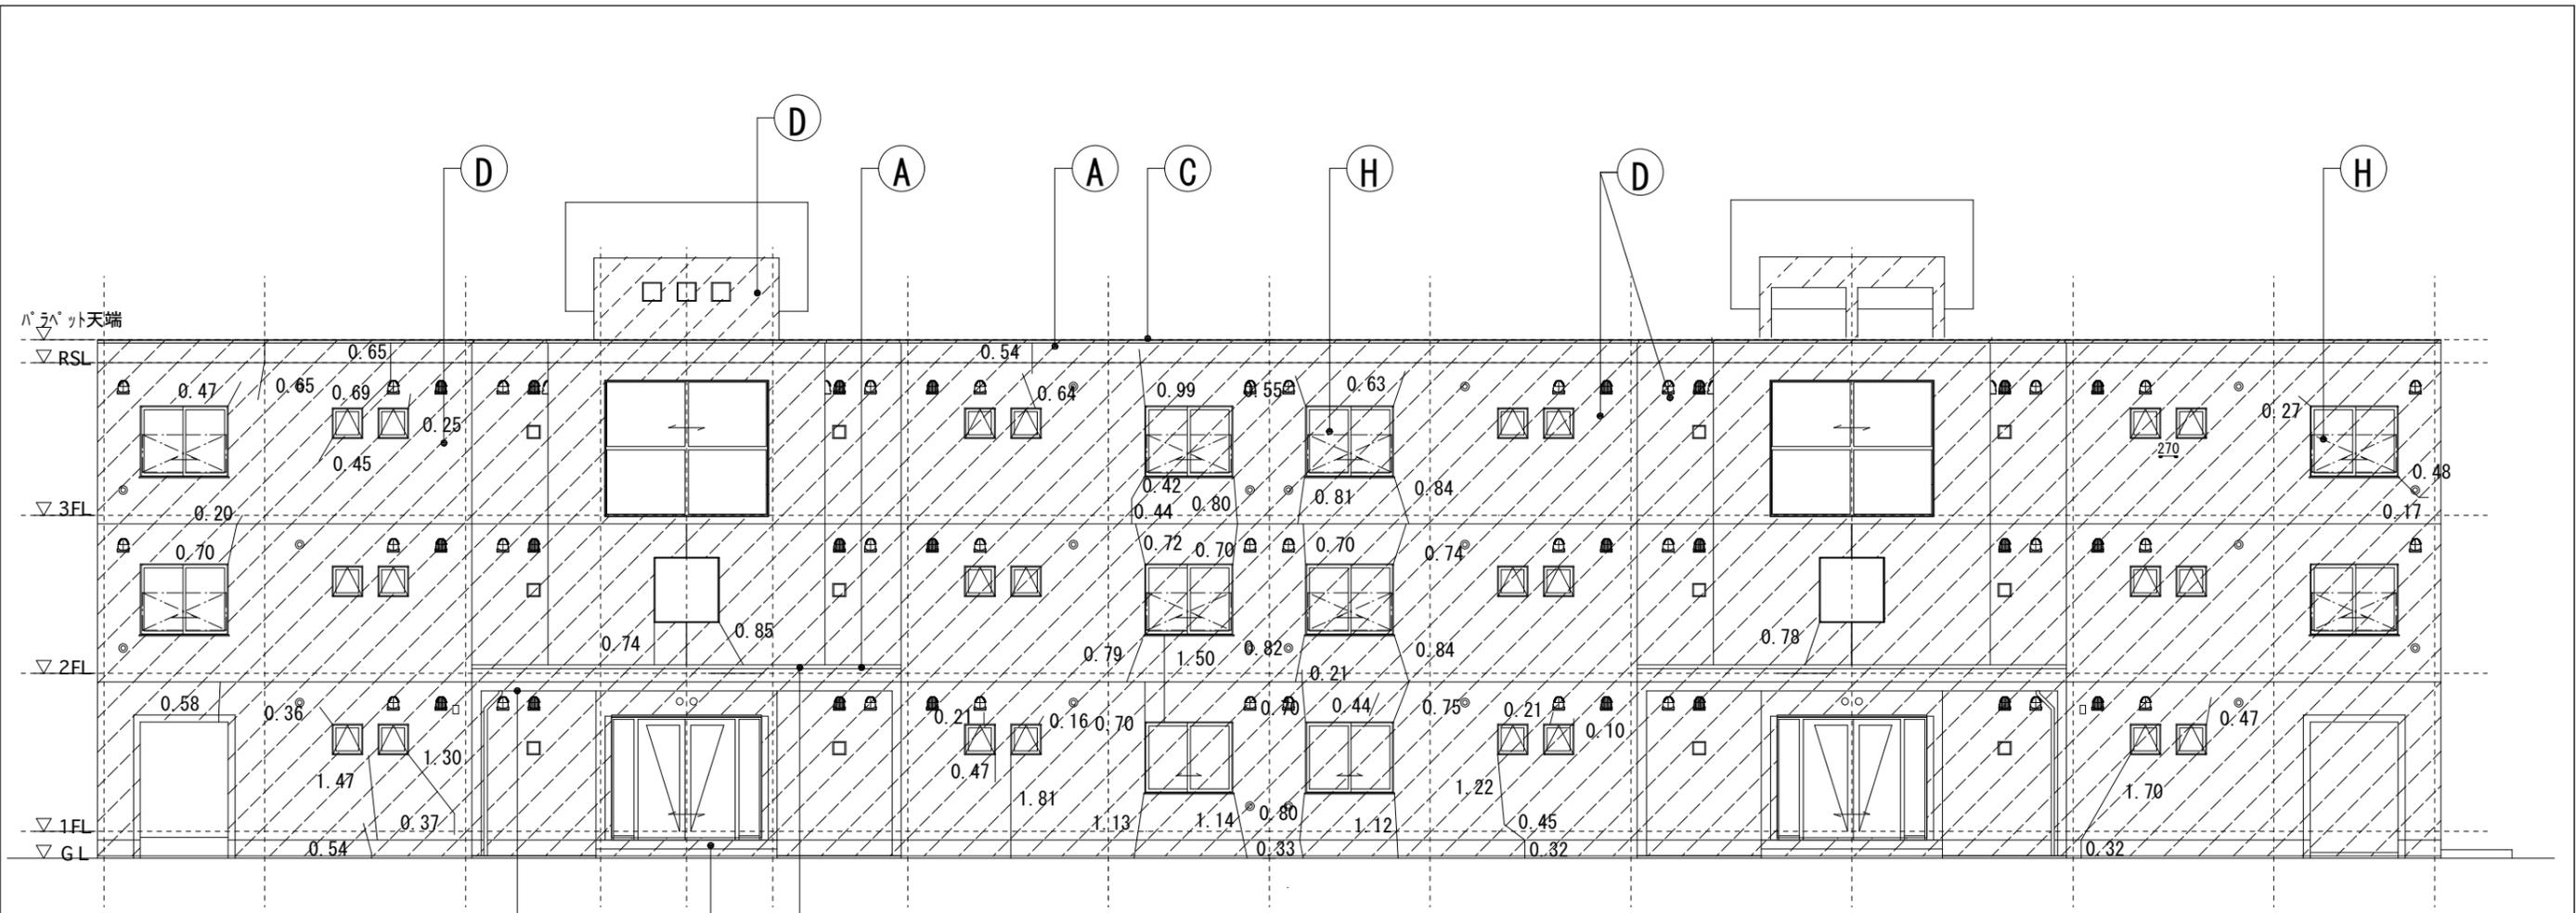

既設北面立面図 S=1/80

※図中の数字はクラック長さを示す

- 凡例
- 防雪フード改修：φ100ステンレス既製防雪フード新設
  - 防雪フード改修：φ150ステンレス既製防雪フード新設
  - FF暖房機用スリーブ

凡例


区分	
	クラック ( 0.2mm ≤ W < 1.0mm ) ひび割れ補修幅 0.2mm ≤ W < 1.0mm : エポキシ樹脂自動低圧注入工法
	既存塗膜撤去の上、ひび割れ等補修

仕上凡例

(A) 屋上：ステンレス防水	(B) 屋根：長尺ステンレス貼t=0.4蟻掛葺	(C) 笠木：アルミ既製品 W=200 ノンシールタイプ	(D) 外壁：コンクリート打放シ補修ノ上 伸長型複層塗	(E) 軒裏：コンクリート打放シ補修ノ上 伸長型複層塗	(F) ポーチ1：コンクリート刷毛引	(G) ポーチ2：コンクリート刷毛引
(H) 外部建具：アルミサッシ	(I) 化粧目地：20x20	(J) LPG塀基礎：コンクリート打放シ	(K) 住棟表示板：アルミt=2.0加工 焼付塗装			

図示縮尺はA2版=100%・A3版=71%として読替える事

工事名	町営住宅屋根外壁等改修工事（度杭崎団地B棟）	図面名	既設北面立面図	縮尺	S=1/80	図面番号	No. A / 08	DATE	令和 7 年 2 月	審査	管理技術者	作成	特記	株式会社 ナカ建築設計 一級建築士事務所 知事登録（渡）第349号 一級建築士 大臣登録 第159034号 中 澤 雅 夫

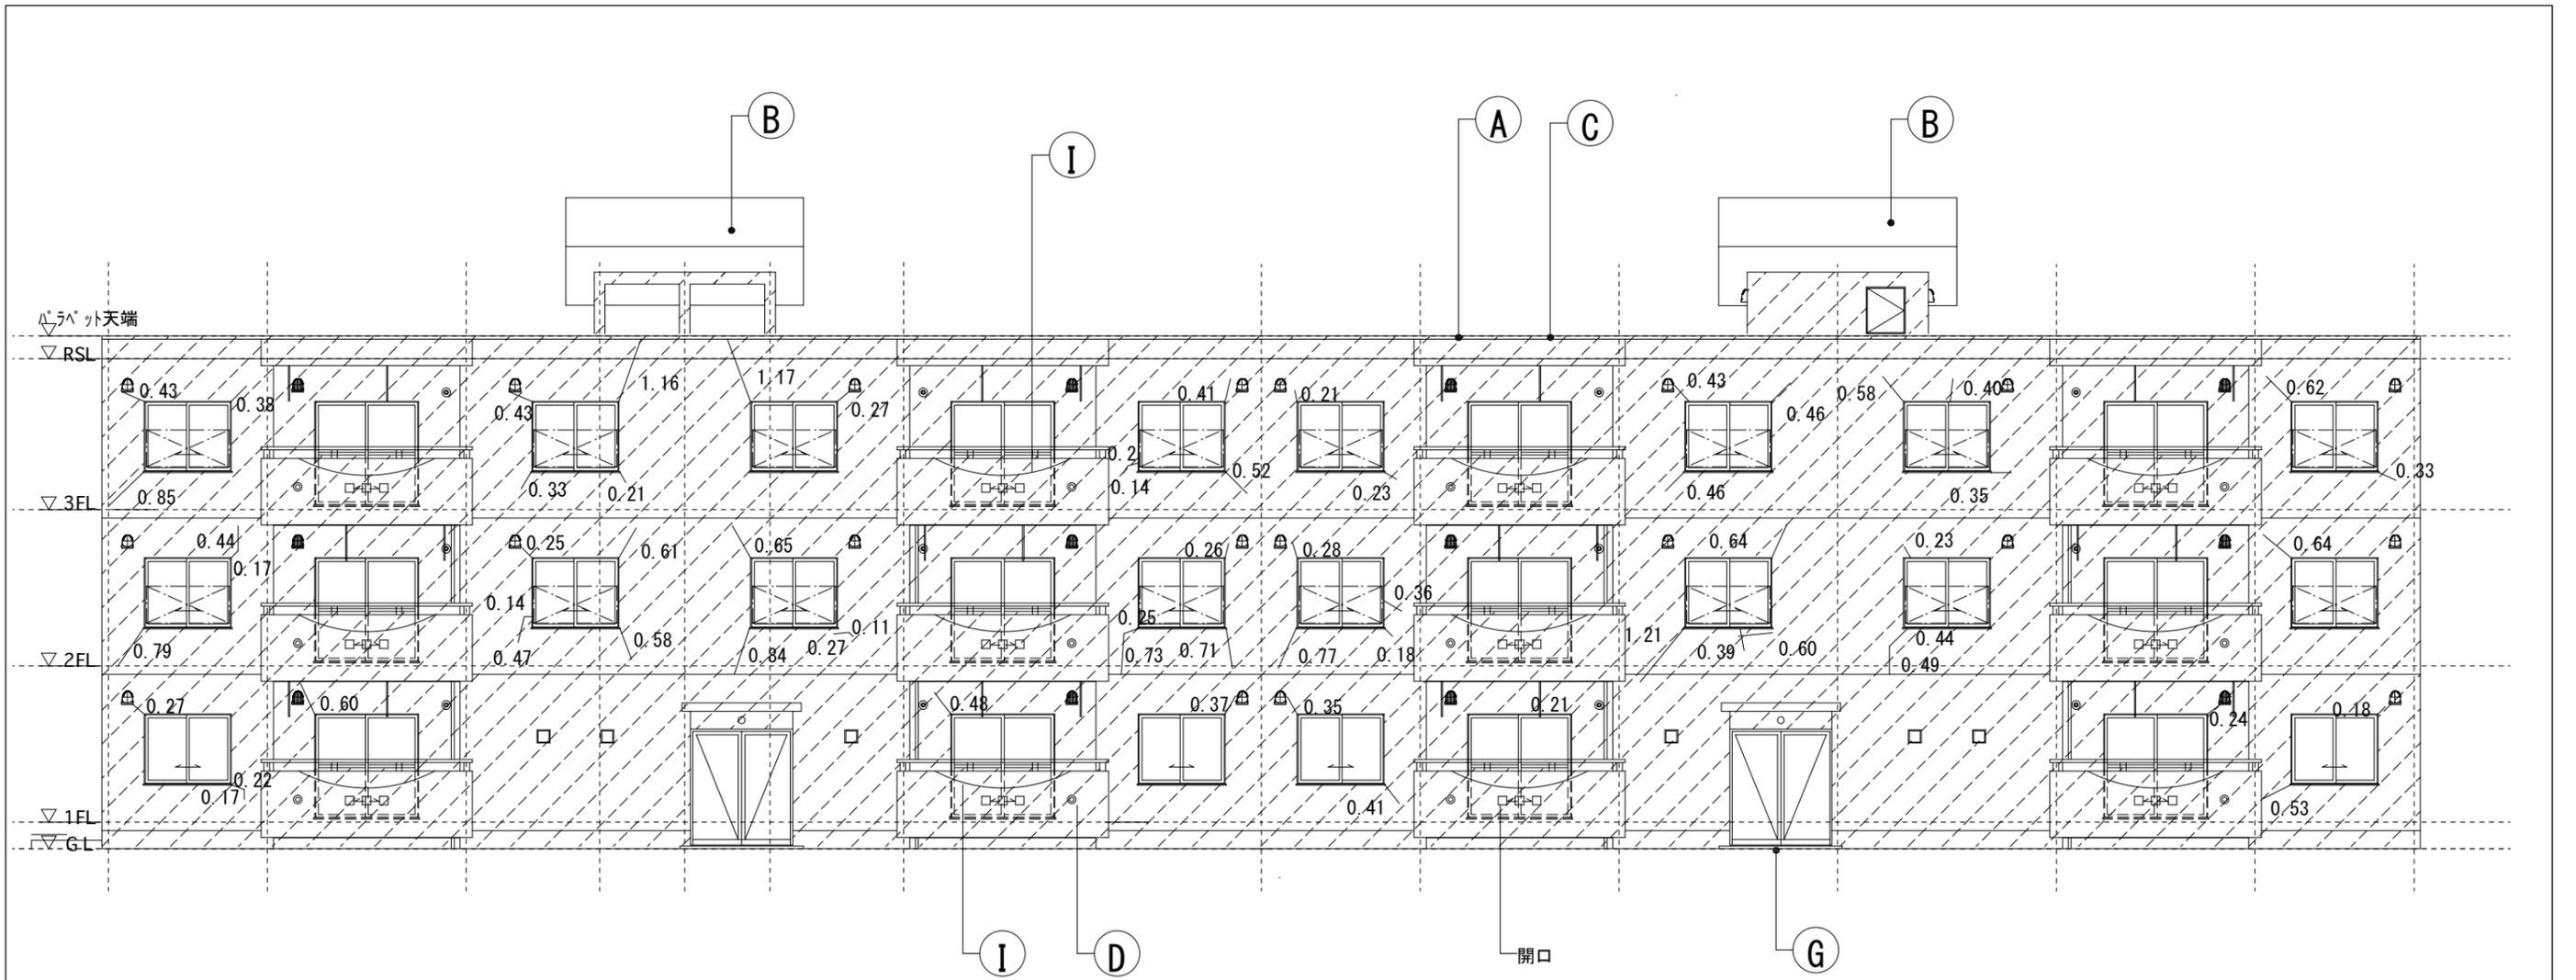

改修南面立面図 S=1/80

※図中の数字はクラック長さを示す

- 凡例
- 防雪フード改修：φ100ステンレス既製防雪フード新設
  - 防雪フード改修：φ150ステンレス既製防雪フード新設
  - FF暖房機用スリーブ

凡例


区分	
	クラック ( 0.2mm ≤ W < 1.0mm )
	既存塗膜撤去の上、ひび割れ等補修

仕上凡例

(A) 屋上：ステンレス防水	(B) 屋根：長尺ステンレス貼t=0.4蟻掛葺	(C) 笠木：アルミ既製品 W=200 ノンシールタイプ	(D) 外壁：コンクリート打放シ補修ノ上 伸長型複層塗	(E) 軒裏：コンクリート打放シ補修ノ上 伸長型複層塗	(F) ポーチ1：コンクリート刷毛引	(G) ポーチ2：コンクリート刷毛引
(H) 外部建具：アルミサッシ	(I) 化粧目地：20x20	(J) LPG塀基礎：コンクリート打放シ	(K) 住棟表示板：アルミt=2.0加工 焼付塗装			


図示縮尺はA2版=100%・A3版=71%として読替える事

工事名	町営住宅屋根外壁等改修工事（度杭崎団地B棟）	図面名	既設南面立面図	縮尺	S=1/80	図面番号	No. A/09	DATE	令和 7 年 2 月	審査	管理技術者	作成	特記	株式会社 ナカ建築設計 一級建築士事務所 知事登録（渡）第349号 一級建築士 大臣登録 第159034号 中 澤 雅 夫
			縮尺											

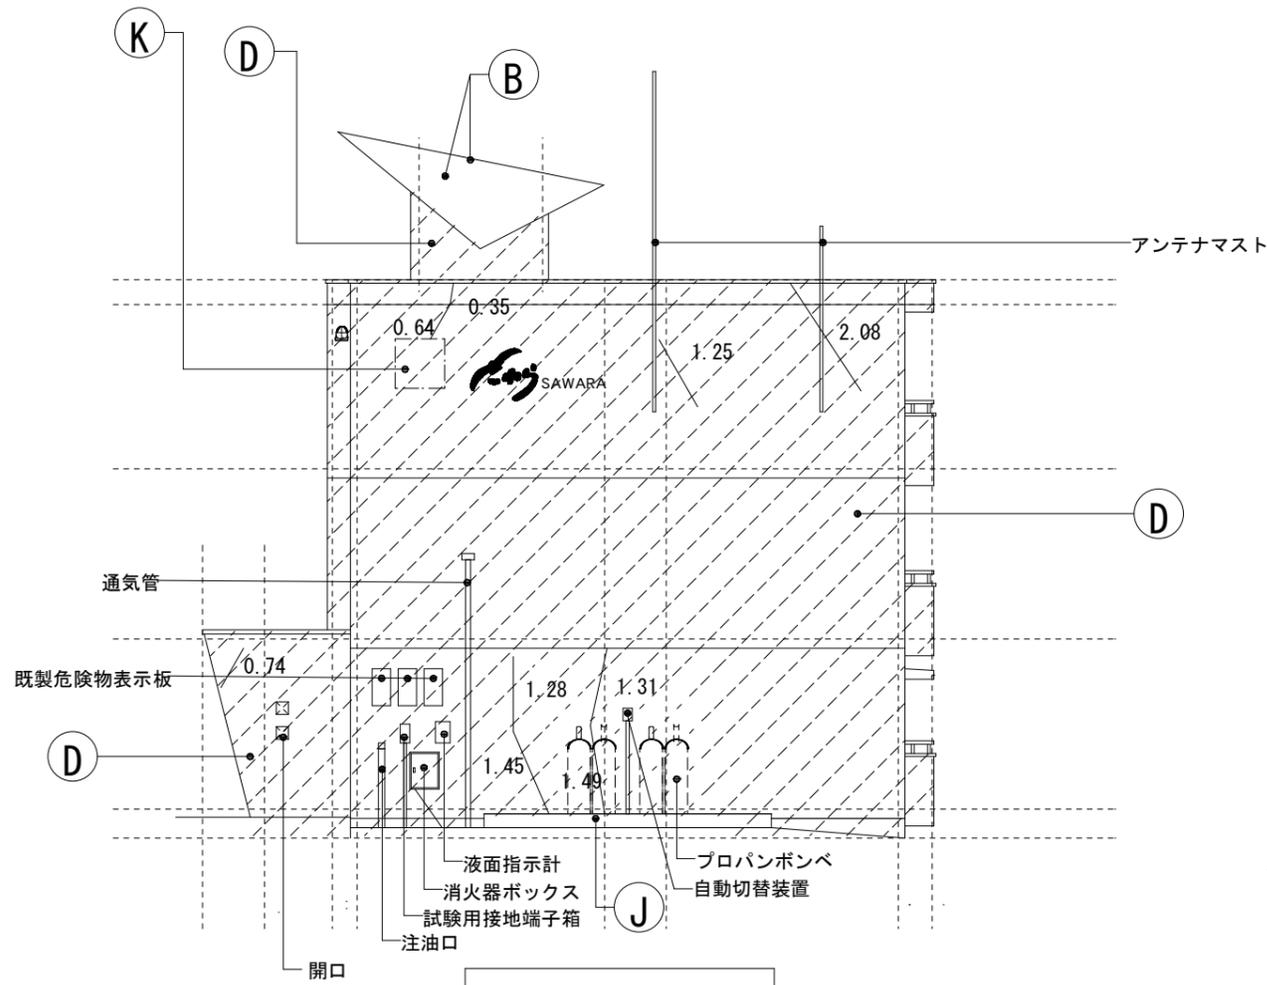

既設西面立面図 S=1/80

※図中の数字はクラック長さを示す

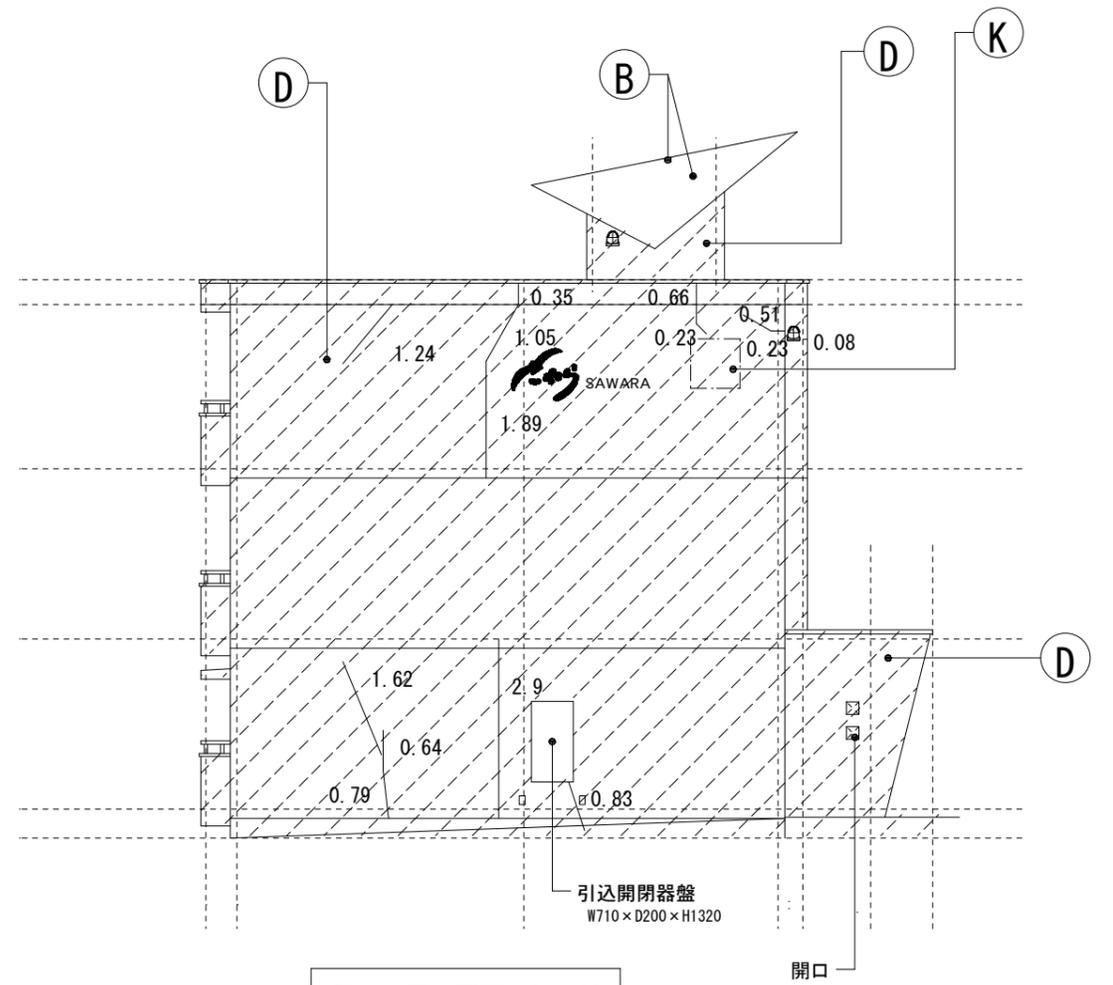

既設東面立面図 S=1/80

※図中の数字はクラック長さを示す

- 凡例
- ☒ 防雪フード改修：φ100ステンレス既製防雪フード新設
  - ☒ 防雪フード改修：φ150ステンレス既製防雪フード新設
  - ◎ FF暖房機用スリーブ

凡例


区分	
——	クラック ( 0.2mm ≤ W < 1.0mm ) ひび割れ補修幅 0.2mm ≤ W < 1.0mm : エポキシ樹脂自動低圧注入工法
////	既存塗膜撤去の上、ひび割れ等補修

仕上凡例

Ⓐ 屋上:ステンレス防水	Ⓑ 屋根:長尺ステンレス貼t=0.4 蟻掛葺	Ⓒ 笠木:アルミ既製品 W=200 ノンシールタイプ	Ⓓ 外壁:コンクリート打放シ補修ノ上 伸長型複層塗	Ⓔ 軒裏:コンクリート打放シ補修ノ上 伸長型複層塗	Ⓕ ポーチ1:コンクリート刷毛引	Ⓖ ポーチ2:コンクリート刷毛引
Ⓗ 外部建具:アルミサッシ	Ⓘ 化粧目地:20x20	Ⓙ LPG塀基礎:コンクリート打放シ	Ⓚ 住棟表示板:アルミt=2.0加工 焼付塗装			


図示縮尺はA2版=100%・A3版=71%として読替える事

工事名	町営住宅屋根外壁等改修工事 (度杭崎団地B棟)	図面名	既設西面立面図	縮尺	S=1/80	図面番号	No. A / 10	DATE	令和 7 年 2 月	審査	管理技術者	作成	特記	株式会社 ナカ建築設計
			既設東面立面図		S=1/80				10					
一級建築士事務所 知事登録(渡)第349号 一級建築士 大臣登録 第159034号 中澤 雅夫														

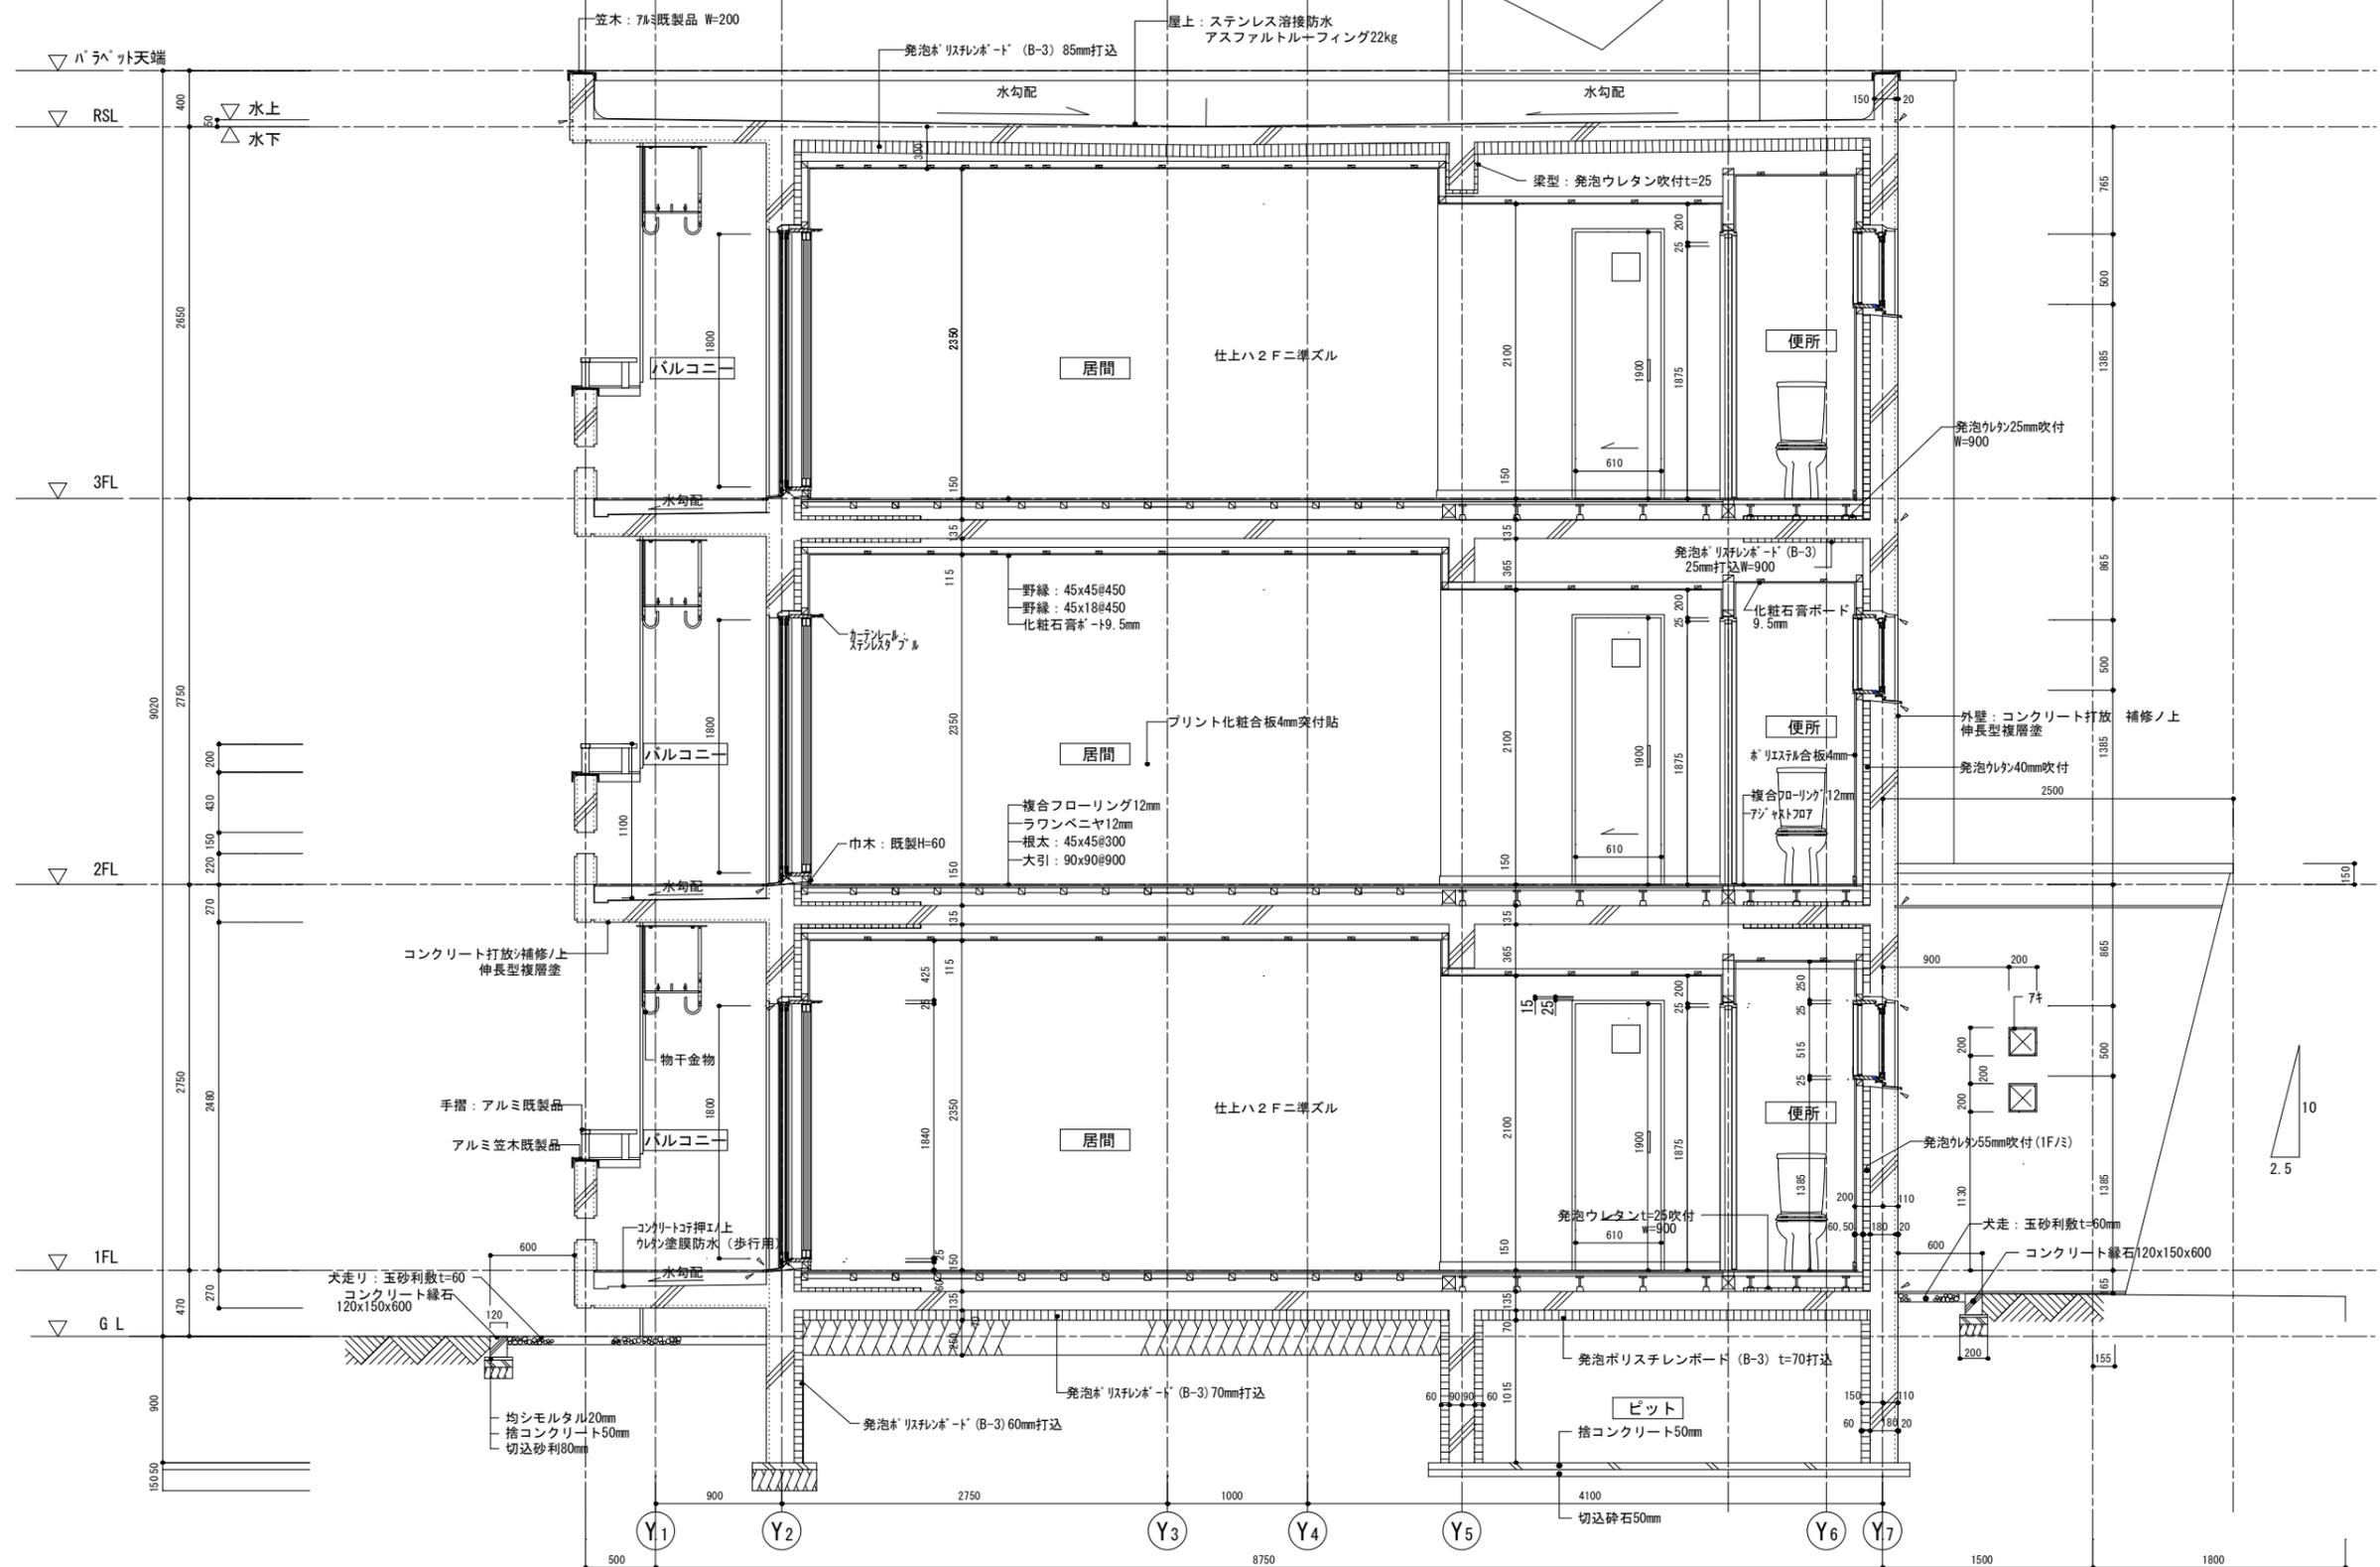


図示縮尺はA2版=100%・A3版=71%として読替える事

工 事 名	町営住宅屋根外壁等改修工事（度杭崎団地B棟）		縮 尺	S=1/35	図 面 番 号	No. A/11	DATE	令和 7 年 2 月	審 査	管 理 技 術 者	作 成	特 記	株式会社 ナカ建築設計 一級建築士事務所 知事登録（渡）第349号 一級建築士 大臣登録 第159034号 中 澤 雅 夫
	図 面 名	既設矩計図		尺									

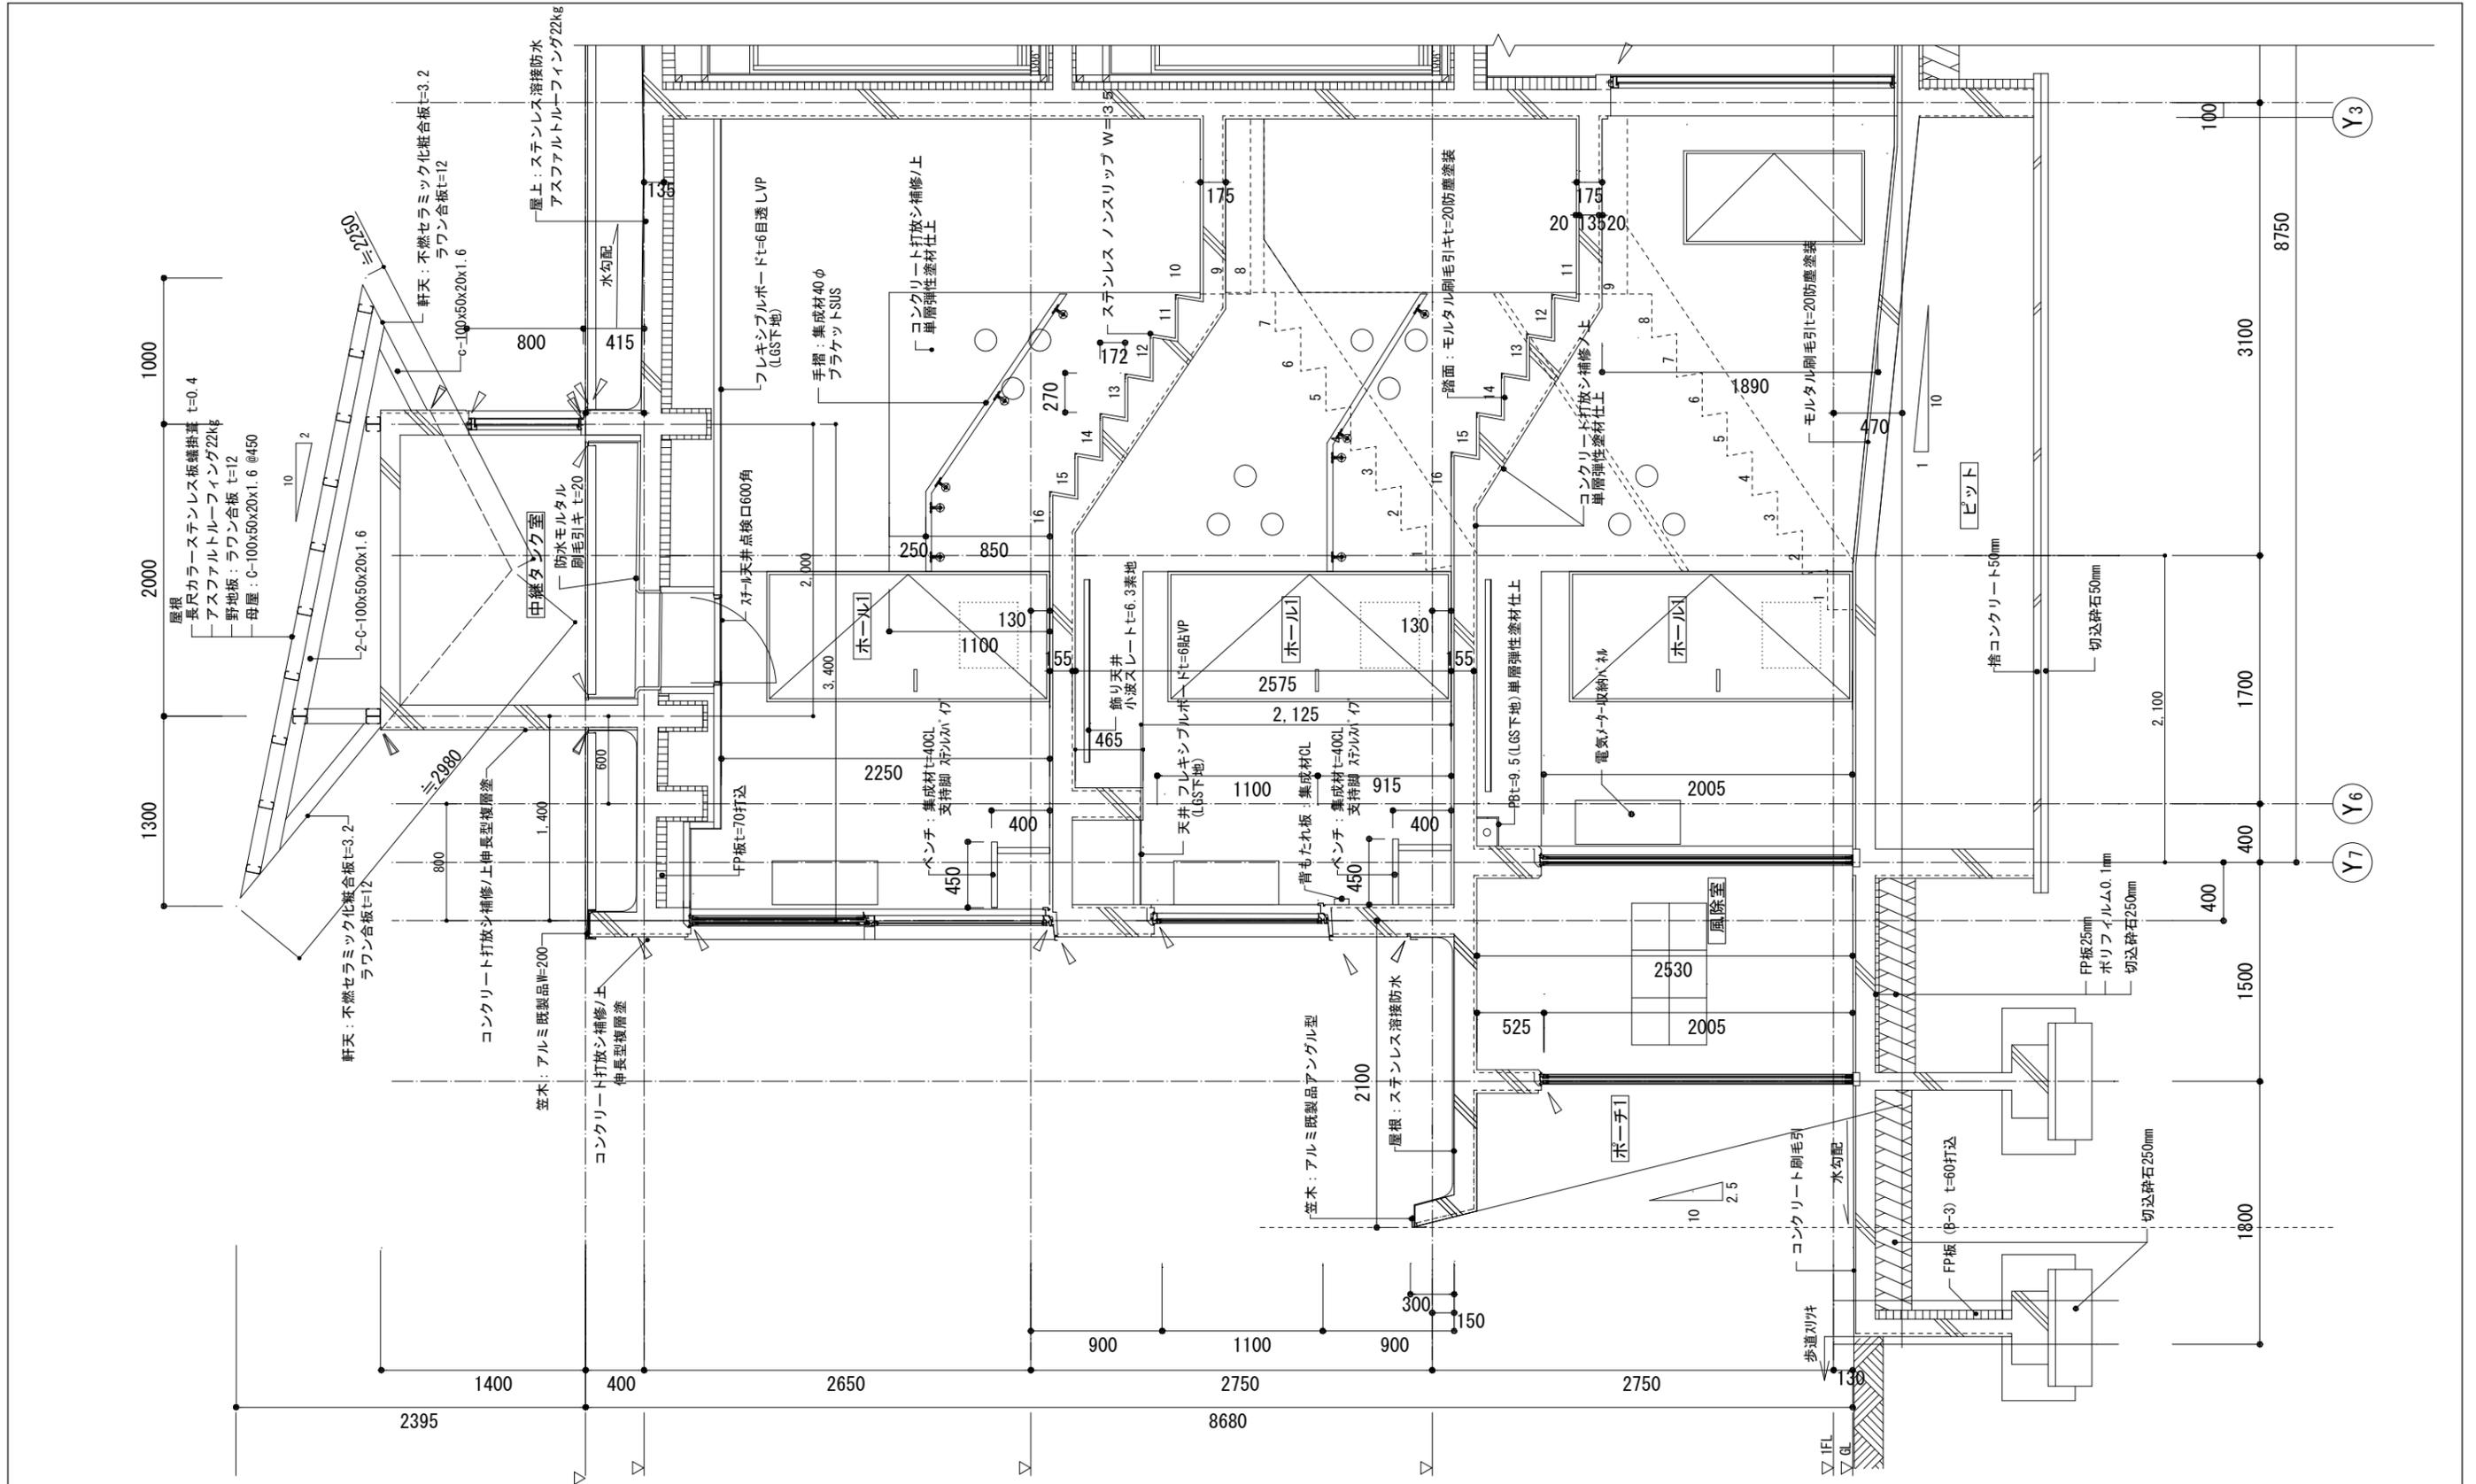


図示縮尺はA2版=100%・A3版=71%として読替える事

工 事 名	町営住宅屋根外壁等改修工事 (度杭崎団地B棟)		縮 尺	S=1/30	図 面 番 号	No. A / 12	DATE	令和 7 年 2 月	審 査	管 理 技 術 者	作 成	特 記	株式会社 ナカ建築設計 一級建築士事務所 知事登録(渡)第349号 一級建築士 大臣登録 第159034号 中澤 雅夫
	図 面 名	既設断面詳細図 1											

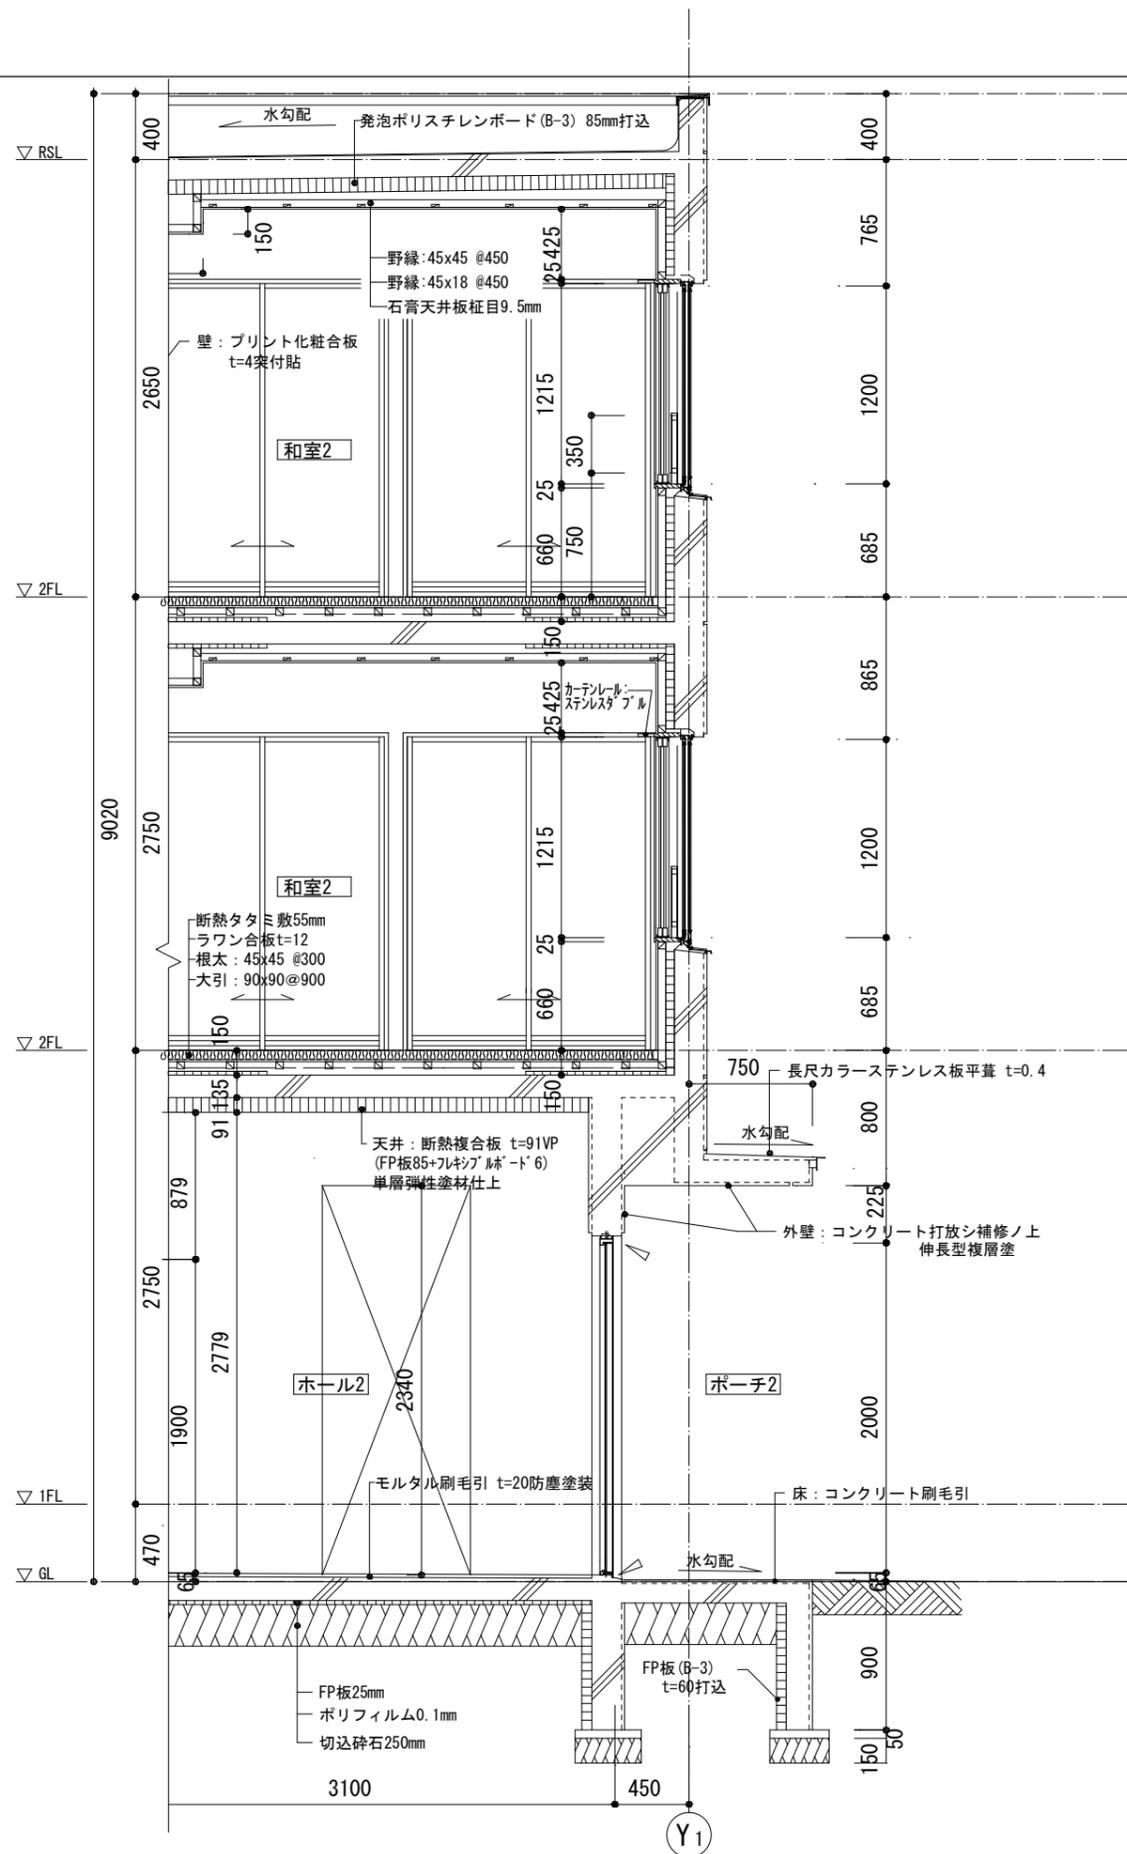

図示縮尺はA2版=100%・A3版=71%として読替える事

工 事 名	町営住宅屋根外壁等改修工事 (度杭崎団地B棟)		縮 尺	S=1/30	図 面 番 号	No. A/13	DATE	令和 7 年 2 月	審 査	管 理 技 術 者	作 成	特 記
	図 面 名	既設断面詳細図 2		縮 尺		S=1/30		No. A/13				
株式会社 ナカ建築設計												
一級建築士事務所 知事登録(渡)第349号												
一級建築士 大臣登録 第159034号 中 澤 雅 夫												

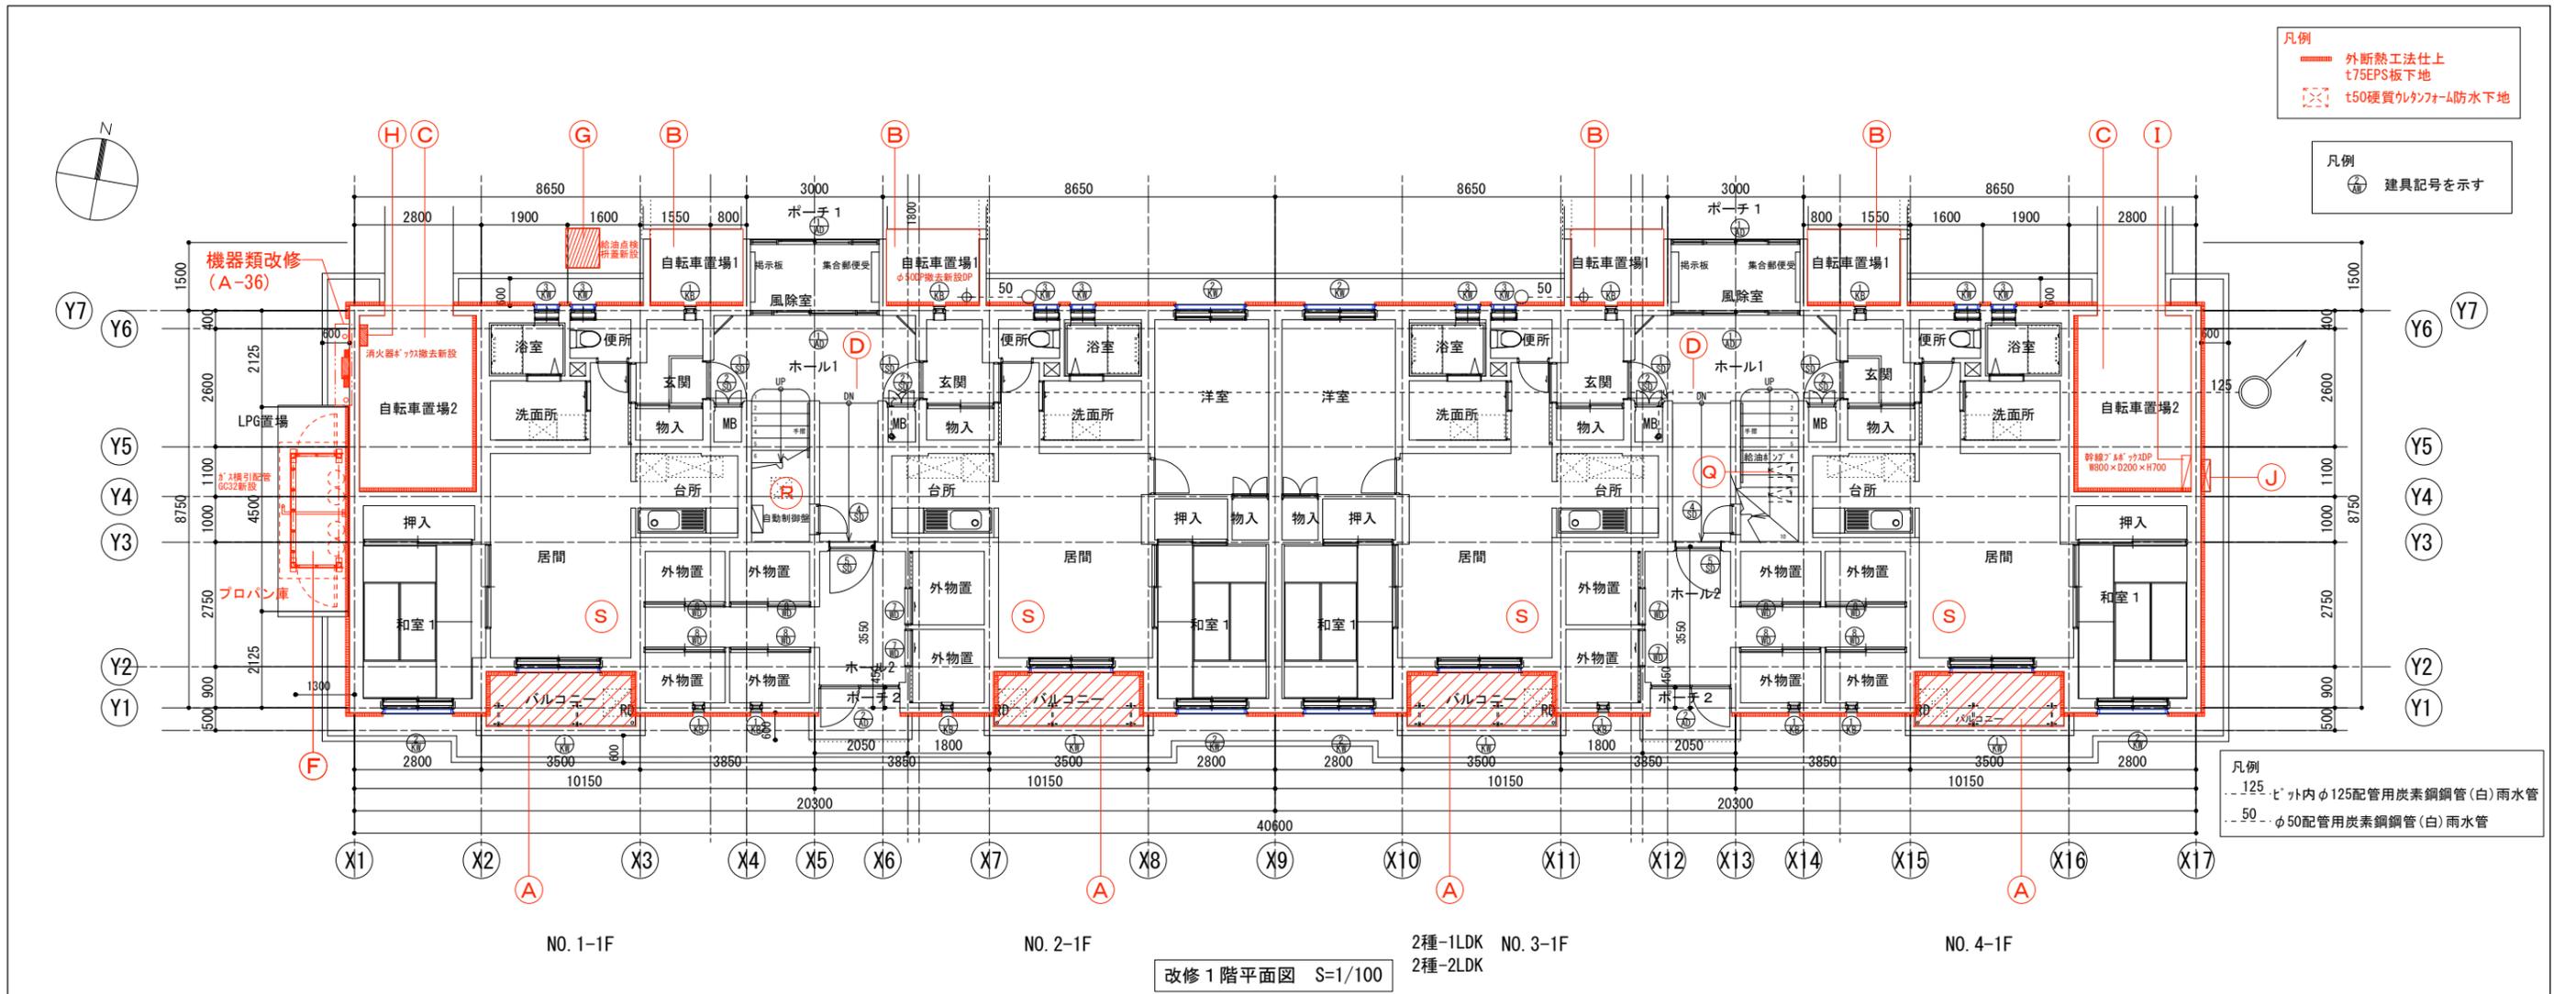


凡例

記号	仕様	記号	仕様	記号	仕様
(A)	1、2、3階バルコニー床の改修：既設床高圧ポンプ水洗い 既設ウレタン塗膜防水の上高耐久性ウレタン塗膜防水材塗 ルーフトレナの改修：既設ストレーナー撤去、既設ストレーナーDP再取付	(G)	給油点検柵蓋の改修：既設柵蓋撤去、新設	(N)	屋階屋上の改修：既設t=0.4カラーステンレス溶接防水撤去、高圧ポンプ水洗い 高耐久アスファルト露出防水(D-1相当)遮熱塗料・t40+50硬質ウレタンフォーム下地 笠木：アルミ既製品W=200撤去、ケラバアルミ金物T25 新設 腰水切：ステンレス水切t=0.4撤去、アルミ既製品 新設 ステンスルーフトレナ：キャップ撤去・再取付・銅製連結式改修用ドレナ 新設
(B)	自転車置場1の改修：既設床高圧ポンプ水洗い 壁・天井の改修：既設塗膜撤去(集塵装置付きデイスケリング-湿式工法) 高圧ポンプ水洗い、外断熱工法仕上(一部t75EPS板下地) ドレンパイプ改修、既設ドレンパイプにDP(一部既設撤去新設DP)	(H)	消火器ボックスの新設：W470×H600×D170 ステンレス製 10型2本用 いたづら防止型	(O)	屋階軒天の改修：既設不燃セラミック化粧合板t=3.2にDP 新設
(C)	自転車置場2の改修：既設床高圧ポンプ水洗い 壁の改修：既設塗膜撤去(集塵装置付きデイスケリング-湿式工法) 高圧ポンプ水洗い、外断熱工法仕上(一部t75EPS板下地) 天井の改修：既設フレキシブルボードt6単層弾性塗材仕上に塗装(FC-4工法)	(I)	幹線プルボックスの改修：既設鋼板プルボックス(W800×H700×D200)DP	(P)	屋階傾斜屋根の改修：既設屋根高圧ポンプ水洗い、高耐久性ウレタン塗膜防水材塗
(D)	風除室・ホール1の床の改修：防塵塗装撤去(剥離剤工法)・清掃・防塵塗装新設 壁・天井の改修：既設単層弾性仕上塗材に塗装(FC-4工法)一部NAD	(J)	引込開閉器盤の改修：既設鋼板プルボックス(W710×H1320×D200)DP	(Q)	給油ポンプの改修
(E)	ホール2の床の改修：防塵塗装撤去(剥離剤工法)・清掃・防塵塗装新設 壁：既設単層弾性仕上塗材に塗装(FC-4工法) 天井：既設フレキシブルボードt6単層弾性仕上塗材にNAD	(K)	ポーチ1屋根の改修：既設t=0.4カラーステンレス溶接防水撤去 水切りカラーステンレスt=0.4撤去、ドレンストレーナー撤去、高圧ポンプ水洗い 高耐久アスファルト露出防水常温積層工法(D-1相当)カラー保護塗装、新設 笠木：既設アルミ既製品W=200撤去、アルミ既製品W=225新設 腰水切：アルミ既製品腰水切、新設 ルーフトレナ：ドレンストレーナー再取付	(R)	給油自動制御盤
(F)	LPG置場の改修：プロパン庫新設	(L)	ポーチ2底の改修：既設底高圧ポンプ水洗い、高耐久性ウレタン塗膜防水材塗	(S)	エアコン専用コンセントの設置
		(M)	ホール、ベンチの改修：既設ベンチUC		

図示縮尺はA2版=100%・A3版=71%として読替える事

工事名	町営住宅屋根外壁等改修工事(度杭崎団地B棟)	図面名	改修1階平面図	縮尺	S=1/100	図面番号	No. A/14	DATE	審査	管理技術者	作成	特記
								令和7年2月				
株式会社 ナカ建築設計												
一級建築士事務所 知事登録(渡)第349号												
一級建築士 大臣登録 第159034号 中澤 雅夫												

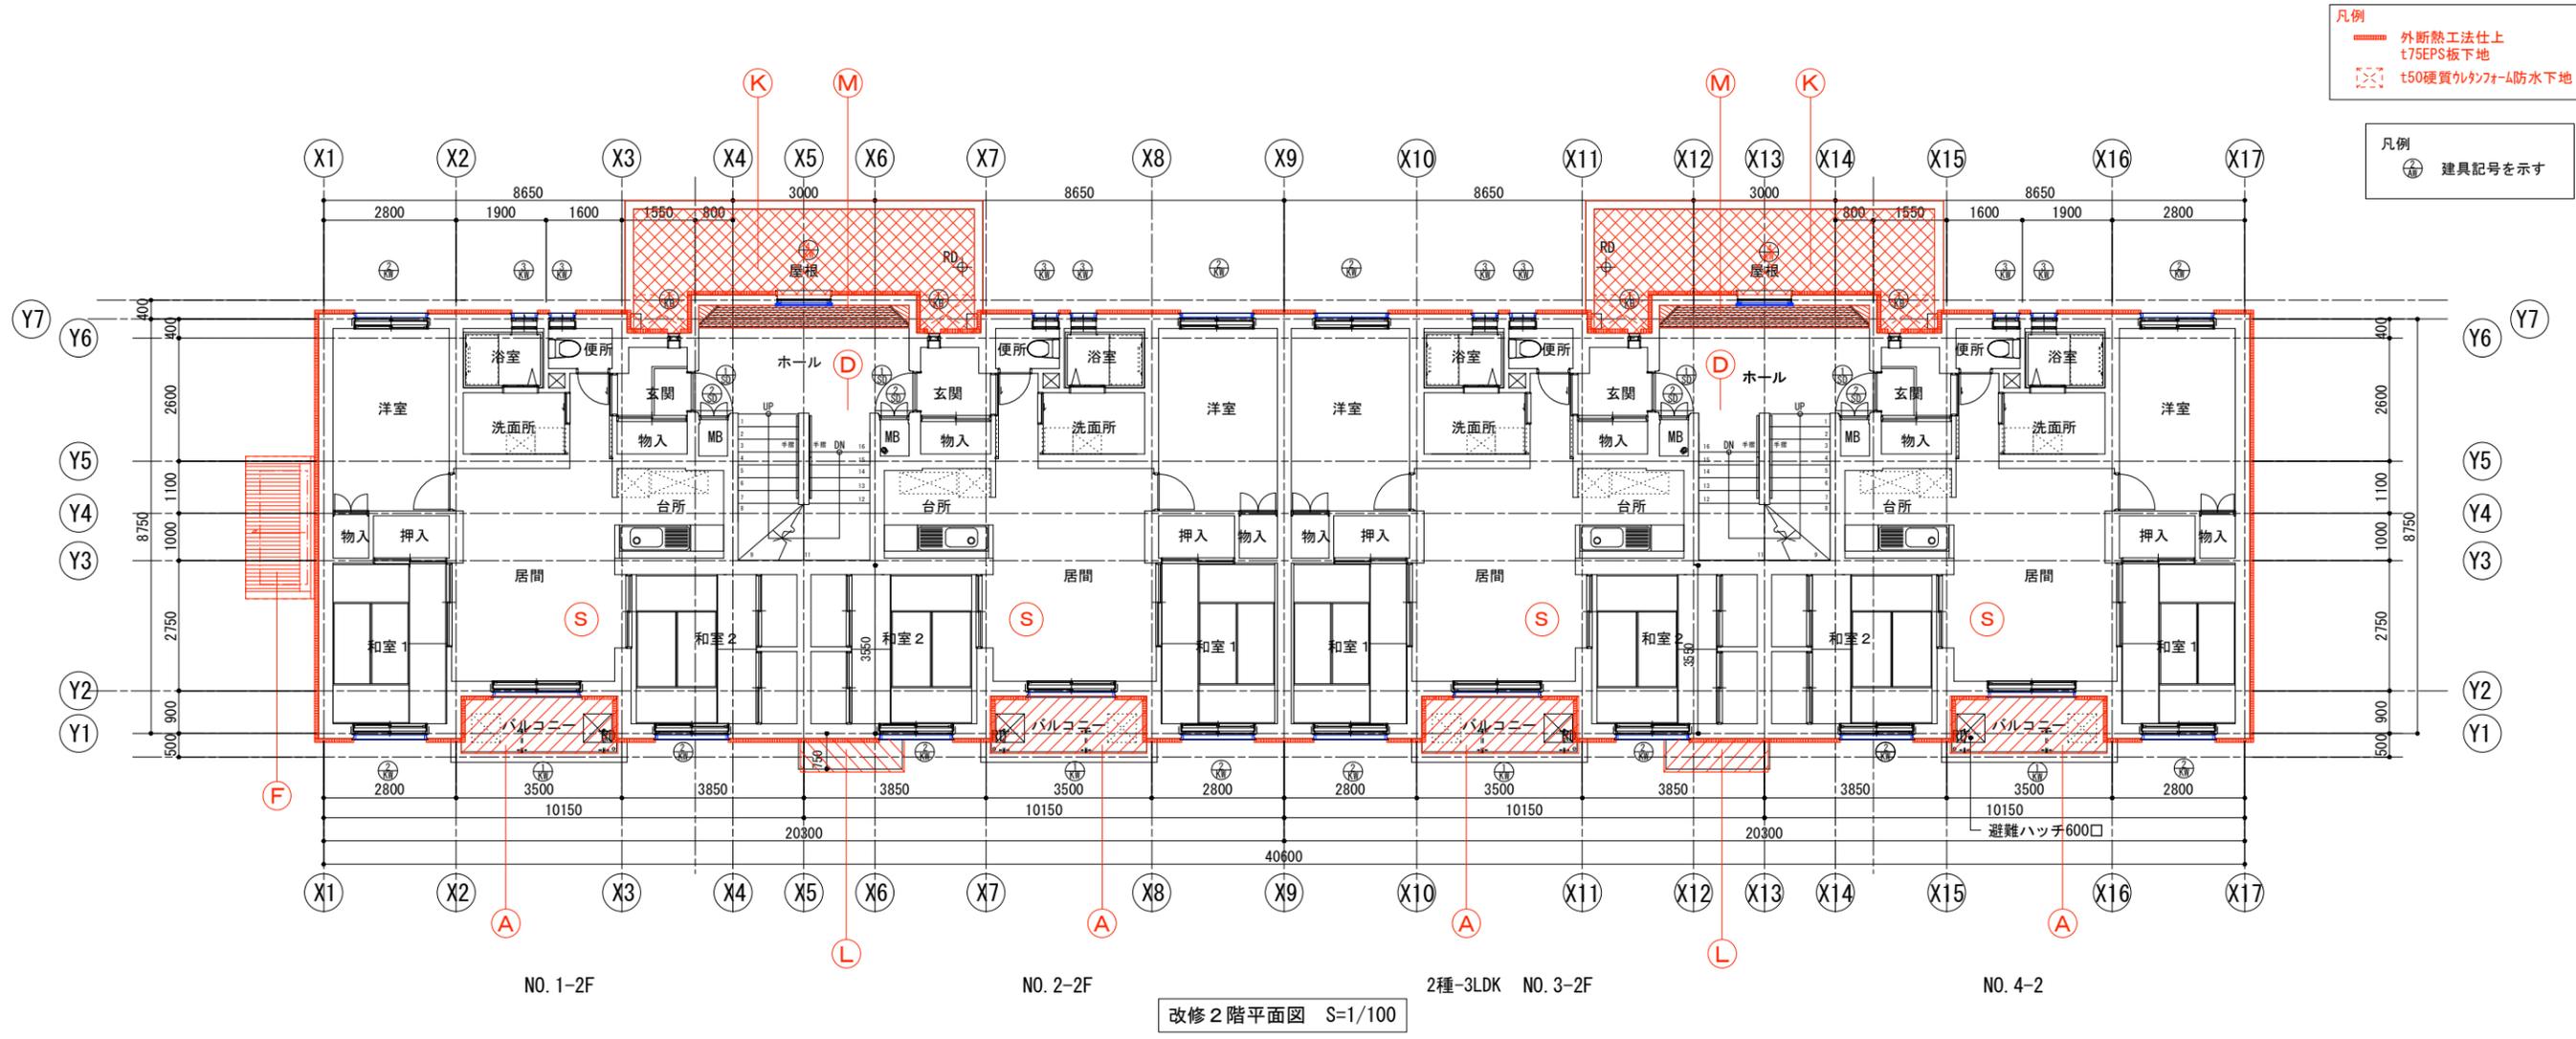


凡例

記号	仕様	記号	仕様	記号	仕様
(A)	1、2、3階バルコニー床の改修：既設床高圧ポンプ水洗い 既設ウレタン塗膜防水の上高粘性ウレタン塗膜防水材塗 ルーフトレンの改修：既設ストレーナー撤去、既設ストレーナーDP再取付	(G)	給油点検枡蓋の改修：既設枡蓋撤去、新設	(N)	屋階屋上の改修：既設t=0.4カラーステンレス溶接防水撤去、高圧ポンプ水洗い 高耐久アスファルト露出防水(D-1相当)遮熱塗料・t40+50硬質ウレタンフォーム下地 笠木：アルミ既製品W=200撤去、ケラバアルミ金物T25 新設 腰水切：ステンレス水切t=0.4撤去、アルミ既製品 新設 ステンスルーフトレन：キャップ撤去・再取付・銅製連結式改修用ドレン 新設
(B)	自転車置場1の改修：既設床高圧ポンプ水洗い 壁・天井の改修：既設塗膜撤去(集塵装置付きデイスケラインダ-湿式工法) 高圧ポンプ水洗い、外断熱工法仕上(一部t75EPS板下地) ドレンパイプ改修、既設ドレンパイプにDP(一部既設撤去新設DP)	(H)	消火器ボックスの新設：W470×H600×D170 ステンレス製 10型2本用 いたずら防止型	(O)	屋階軒天の改修：既設不燃セラミック化粧合板t=3.2にDP 新設
(C)	自転車置場2の改修：既設床高圧ポンプ水洗い 壁の改修：既設塗膜撤去(集塵装置付きデイスケラインダ-湿式工法) 高圧ポンプ水洗い、外断熱工法仕上(一部t75EPS板下地) 天井の改修：既設フレキシブルボードt6単層弾性塗材仕上に塗装(FC-4工法)	(I)	幹線プルボックスの改修：既設鋼板プルボックス(W800×H700×D200)DP	(P)	屋階傾斜屋根の改修：既設屋根高圧ポンプ水洗い、高粘性ウレタン塗膜防水材塗
(D)	風除室・ホール1の床の改修：防塵塗装撤去(剥離剤工法)・清掃・防塵塗装新設 壁・天井の改修：既設単層弾性仕上塗材に塗装(FC-4工法)一部NAD	(J)	引込開閉器盤の改修：既設鋼板プルボックス(W710×H1320×D200)DP	(Q)	給油ポンプの改修
(E)	ホール2の床の改修：防塵塗装撤去(剥離剤工法)・清掃・防塵塗装新設 壁：既設単層弾性仕上塗材に塗装(FC-4工法) 天井：既設フレキシブルボードt6単層弾性仕上塗材にNAD	(K)	ポーチ1屋根の改修：既設t=0.4カラーステンレス溶接防水撤去 水切りカラーステンレスt=0.4撤去、ドレンストレーナー撤去、高圧ポンプ水洗い 高耐久アスファルト露出防水常温積層工法(D-1相当)カラー保護塗装、新設 笠木：既設アルミ既製品W=200撤去、アルミ既製品W=225新設 腰水切：アルミ既製品腰水切、新設 ルーフトレन：ドレンストレーナー再取付	(R)	給油自動制御盤
(F)	LPG置場の改修：プロパン庫新設	(L)	ポーチ2底の改修：既設底高圧ポンプ水洗い、高粘性ウレタン塗膜防水材塗	(S)	エアコン専用コンセントの設置
		(M)	ホール、ベンチの改修：既設ベンチUC		

図示縮尺はA2版=100%・A3版=71%として読替える事

工事名	町営住宅屋根外壁等改修工事(度杭崎団地B棟)	図面名	改修2階平面図	縮尺	S=1/100	図面番号	No. A/15	DATE	令和7年2月	審査	管理技術者	作成	特記	株式会社 ナカ建築設計
	図面名		改修2階平面図		縮尺		S=1/100		図面番号					

一級建築士事務所 知事登録(漢)第349号  
一級建築士 大臣登録 第159034号 中澤 雅夫

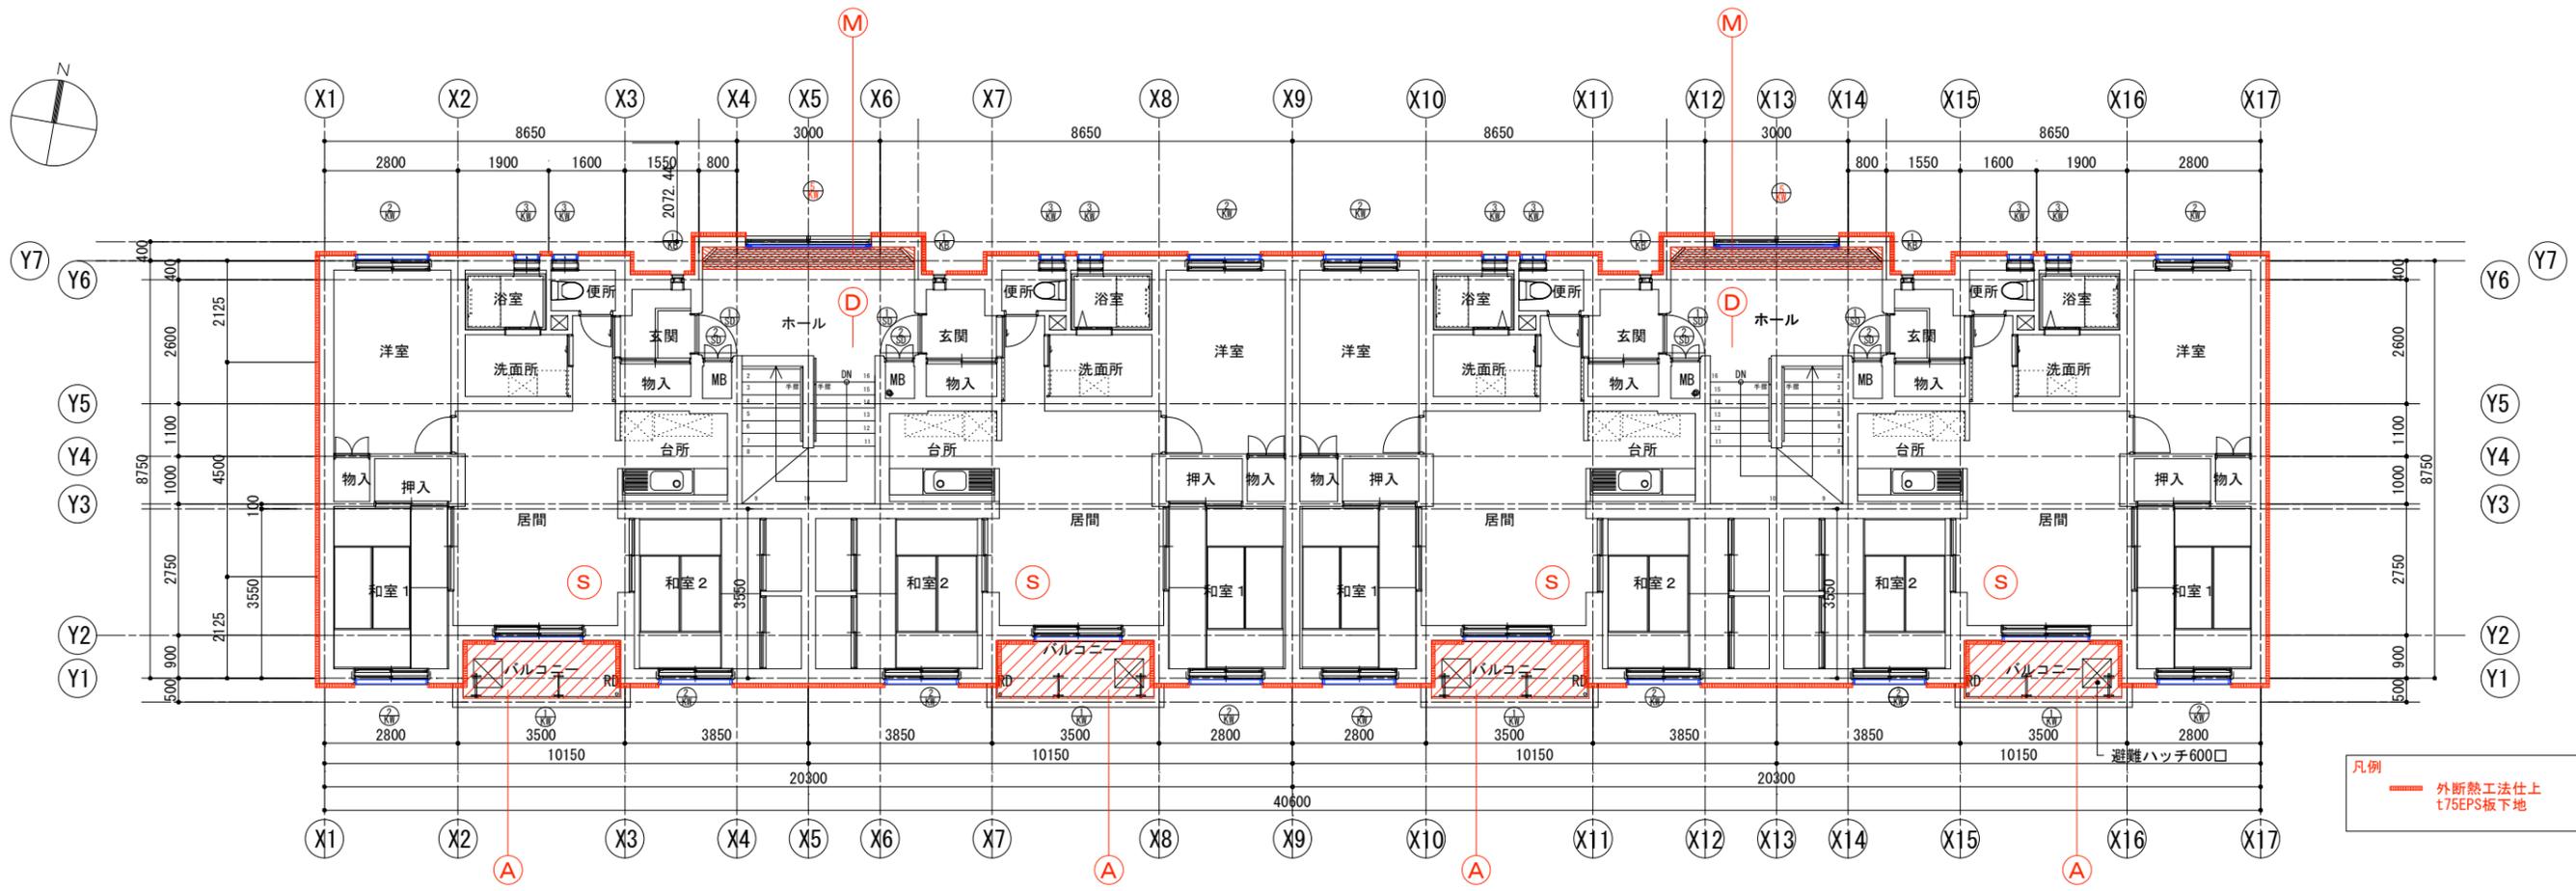

凡例  
 外断熱工法仕上  
 t75EPS板下地

NO. 1-3F      NO. 2-3F      2種-3LDK NO. 3-3F      NO. 4-3F


改修3階平面図 S=1/100

凡例

記号	仕様	記号	仕様	記号	仕様
(A)	1、2、3階バルコニー床の改修：既設床高圧ポンプ水洗い 既設ウレタン塗膜防水の上高粘性ウレタン塗膜防水材塗 ルーフトレンの改修：既設ストレーナー撤去、既設ストレーナーDP再取付	(G)	給油点検枡蓋の改修：既設枡蓋撤去、新設	(N)	屋階屋上の改修：既設t=0.4カラーステンレス溶接防水撤去、高圧ポンプ水洗い 高耐久アスファルト露出防水(D-1相当)遮熱塗料・t40+50硬質ウレタンフォーム下地 笠木：アルミ既製品W=200撤去、ケラバアルミ金物T25 新設 腰水切：ステンレス水切t=0.4撤去、アルミ既製品 新設 ステンスルーフトレン：キャップ撤去・再取付・鋼製連結式改修用ドレン 新設
(B)	自転車置場1の改修：既設床高圧ポンプ水洗い 壁・天井の改修：既設塗膜撤去(集塵装置付き「イスクラインダ」-湿式工法) 高圧ポンプ水洗い、外断熱工法仕上(一部t75EPS板下地) ドレンパイプ改修、既設ドレンパイプにDP(一部既設撤去新設DP)	(H)	消火器ボックスの新設：W470×H600×D170 ステンレス製 10型2本用 いたずら防止型	(O)	屋階軒天の改修：既設不燃セラミック化粧合板t=3.2にDP 新設
(C)	自転車置場2の改修：既設床高圧ポンプ水洗い 壁の改修：既設塗膜撤去(集塵装置付き「イスクラインダ」-湿式工法) 高圧ポンプ水洗い、外断熱工法仕上(一部t75EPS板下地) 天井の改修：既設フレキシブルボードt6単層弾性塗材仕上に塗装(FC-4工法)	(I)	幹線プルボックスの改修：既設鋼板プルボックス(W800×H700×D200)DP	(P)	屋階傾斜屋根の改修：既設屋根高圧ポンプ水洗い、高粘性ウレタン塗膜防水材塗
(D)	風除室・ホール1の床の改修：防塵塗装撤去(剥離剤工法)・清掃・防塵塗装新設 壁・天井の改修：既設単層弾性仕上塗材に塗装(FC-4工法)一部NAD	(J)	引込開閉器盤の改修：既設鋼板プルボックス(W710×H1320×D200)DP	(Q)	給油ポンプの改修
(E)	ホール2の床の改修：防塵塗装撤去(剥離剤工法)・清掃・防塵塗装新設 壁：既設単層弾性仕上塗材に塗装(FC-4工法) 天井：既設フレキシブルボードt6単層弾性仕上塗材にNAD	(K)	ポーチ1屋根の改修：既設t=0.4カラーステンレス溶接防水撤去 水切りカラーステンレスt=0.4撤去、ドレンストレーナー撤去、高圧ポンプ水洗い 高耐久アスファルト露出防水常温積層工法(D-1相当)カラー保護塗装、新設 笠木：既設アルミ既製品W=200撤去、アルミ既製品W=225新設 腰水切：アルミ既製品腰水切、新設 ルーフトレン：ドレンストレーナー再取付	(R)	給油自動制御盤
(F)	LPG置場の改修：プロパン庫新設	(L)	ポーチ2底の改修：既設底高圧ポンプ水洗い、高粘性ウレタン塗膜防水材塗	(S)	エアコン専用コンセントの設置
		(M)	ホール、ベンチの改修：既設ベンチUC		

図示縮尺はA2版=100%・A3版=71%として読替える事

工事名	町営住宅屋根外壁等改修工事(度杭崎団地B棟)	図面名	改修3階平面図	縮尺	S=1/100	図面番号	No. A/16	DATE	審査	管理技術者	作成	特記
								令和7年2月				
株式会社 ナカ建築設計												
一級建築士事務所 知事登録(渡)第349号												
一級建築士 大臣登録 第159034号 中澤 雅夫												

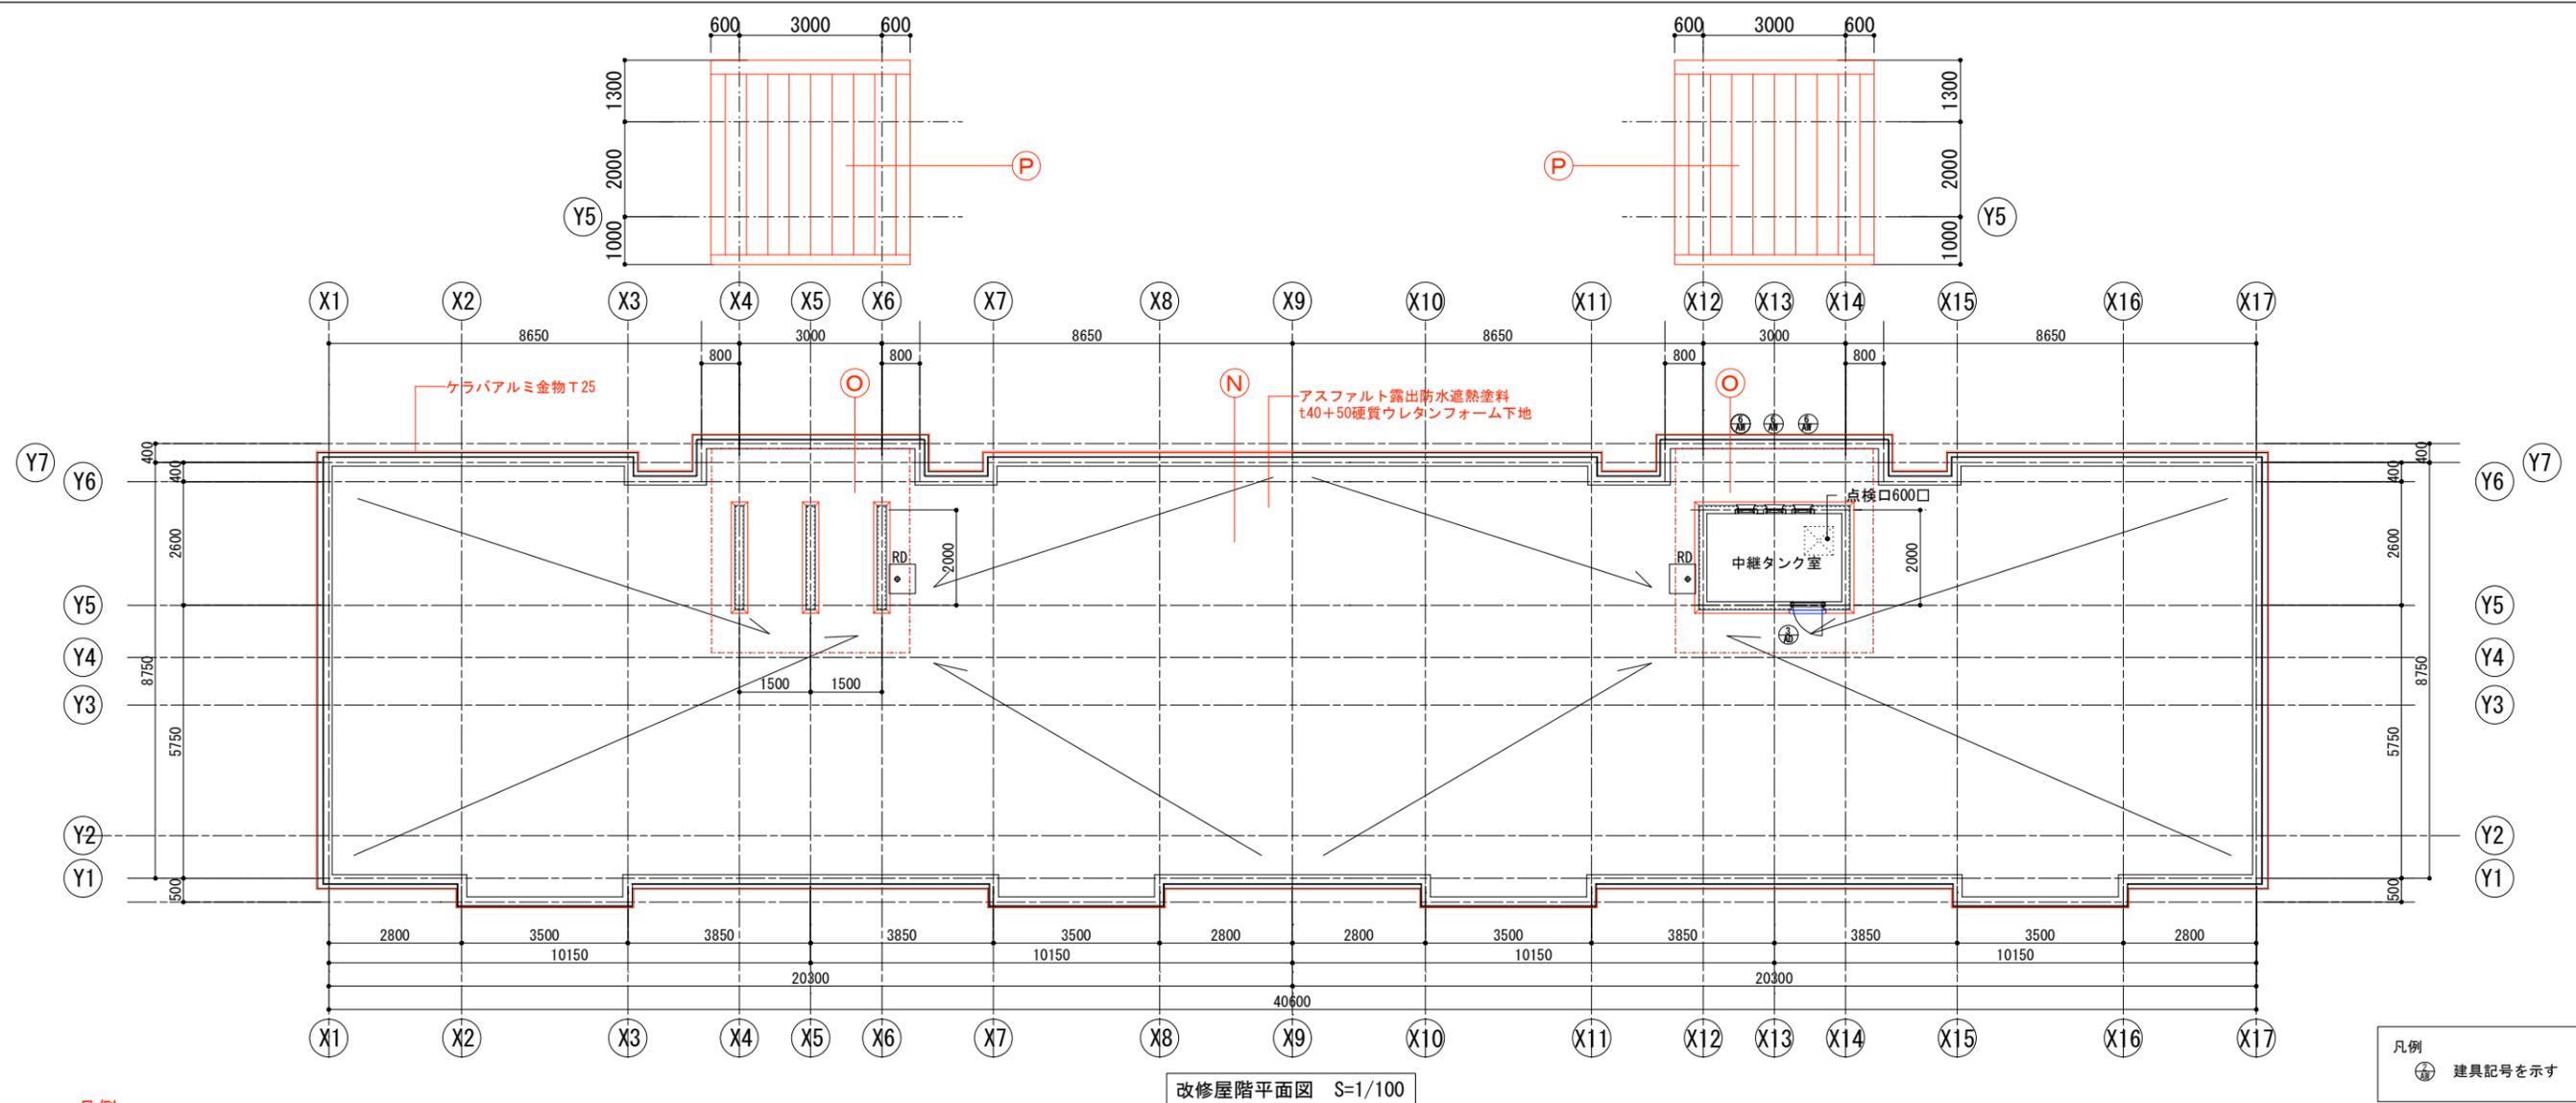


凡例

記号	仕様	記号	仕様	記号	仕様
(A)	1、2、3階バルコニー床の改修：既設床高圧ポンプ水洗い 既設ウレタン塗膜防水の上高粘性ウレタン塗膜防水材塗 ルーフドレンの改修：既設ストレーナー撤去、既設ストレーナーDP再取付	(G)	給油点検柵蓋の改修：既設柵蓋撤去、新設	(N)	屋階屋上の改修：既設t=0.4カーステンレス溶接防水撤去、高圧ポンプ水洗い 高耐久アスファルト露出防水(D-1相当)遮熱塗料・t40+50硬質ウレタンフォーム下地 笠木：アルミ既製品W=200撤去、セラバアルミ金物T25 新設 腰水切：ステンレス水切t=0.4撤去、アルミ既製品 新設 ステンスルーフドレン：キャップ撤去・再取付・鋼製連結式改修用ドレン 新設
(B)	自転車置場1の改修：既設床高圧ポンプ水洗い 壁・天井の改修：既設塗膜撤去(集塵装置付き「イスクラインダ」-湿式工法) 高圧ポンプ水洗い、外断熱工法仕上(一部t75EPS板下地) ドレンパイプ改修、既設ドレンパイプにDP(一部既設撤去新設DP)	(H)	消火器ボックスの新設：W470×H600×D170 ステンレス製 10型2本用 いたずら防止型	(O)	屋階軒天の改修：既設不燃セラミック化粧合板t=3.2にDP 新設
(C)	自転車置場2の改修：既設床高圧ポンプ水洗い 壁の改修：既設塗膜撤去(集塵装置付き「イスクラインダ」-湿式工法) 高圧ポンプ水洗い、外断熱工法仕上(一部t75EPS板下地) 天井の改修：既設フレキシブルボードt6単層弾性塗材仕上に塗装(FC-4工法)	(I)	幹線プルボックスの改修：既設鋼板プルボックス(W800×H700×D200)DP	(P)	屋階傾斜屋根の改修：既設屋根高圧ポンプ水洗い、高粘性ウレタン塗膜防水材塗
(D)	風除室・ホール1の床の改修：防塵塗装撤去(剥離剤工法)・清掃・防塵塗装新設 壁・天井の改修：既設単層弾性仕上塗材に塗装(FC-4工法)一部NAD	(J)	引込開閉器盤の改修：既設鋼板プルボックス(W710×H1320×D200)DP	(Q)	給油ポンプの改修
(E)	ホール2の床の改修：防塵塗装撤去(剥離剤工法)・清掃・防塵塗装新設 壁：既設単層弾性仕上塗材に塗装(FC-4工法) 天井：既設フレキシブルボードt6単層弾性仕上塗材にNAD	(K)	ポーチ1屋根の改修：既設t=0.4カラスステンレス溶接防水撤去 水切りカーテンt=0.4撤去、ドレンストレーナー撤去、高圧ポンプ水洗い 高耐久アスファルト露出防水常温積層工法(D-1相当)カー保護塗装、新設 笠木：既設アルミ既製品W=200撤去、アルミ既製品W=225新設 腰水切：アルミ既製品腰水切、新設 ルーフドレン：ドレンストレーナー再取付	(R)	給油自動制御盤
(F)	LPG置場の改修：プロパン庫新設	(L)	ポーチ2底の改修：既設底高圧ポンプ水洗い、高粘性ウレタン塗膜防水材塗	(S)	エアコン専用コンセントの設置
		(M)	ホール、ベンチの改修：既設ベンチUC		

図示縮尺はA2版=100%・A3版=71%として読替える事

工事名	町営住宅屋根外壁等改修工事(度杭崎団地B棟)	図面名	改修屋階平面図	縮尺	S=1/100	図面番号	No. A/17	DATE	審査	管理技術者	作成	特記
								令和7年2月				
株式会社 ナカ建築設計												
一級建築士事務所 知事登録(渡)第349号												
一級建築士 大臣登録 第159034号 中澤 雅夫												

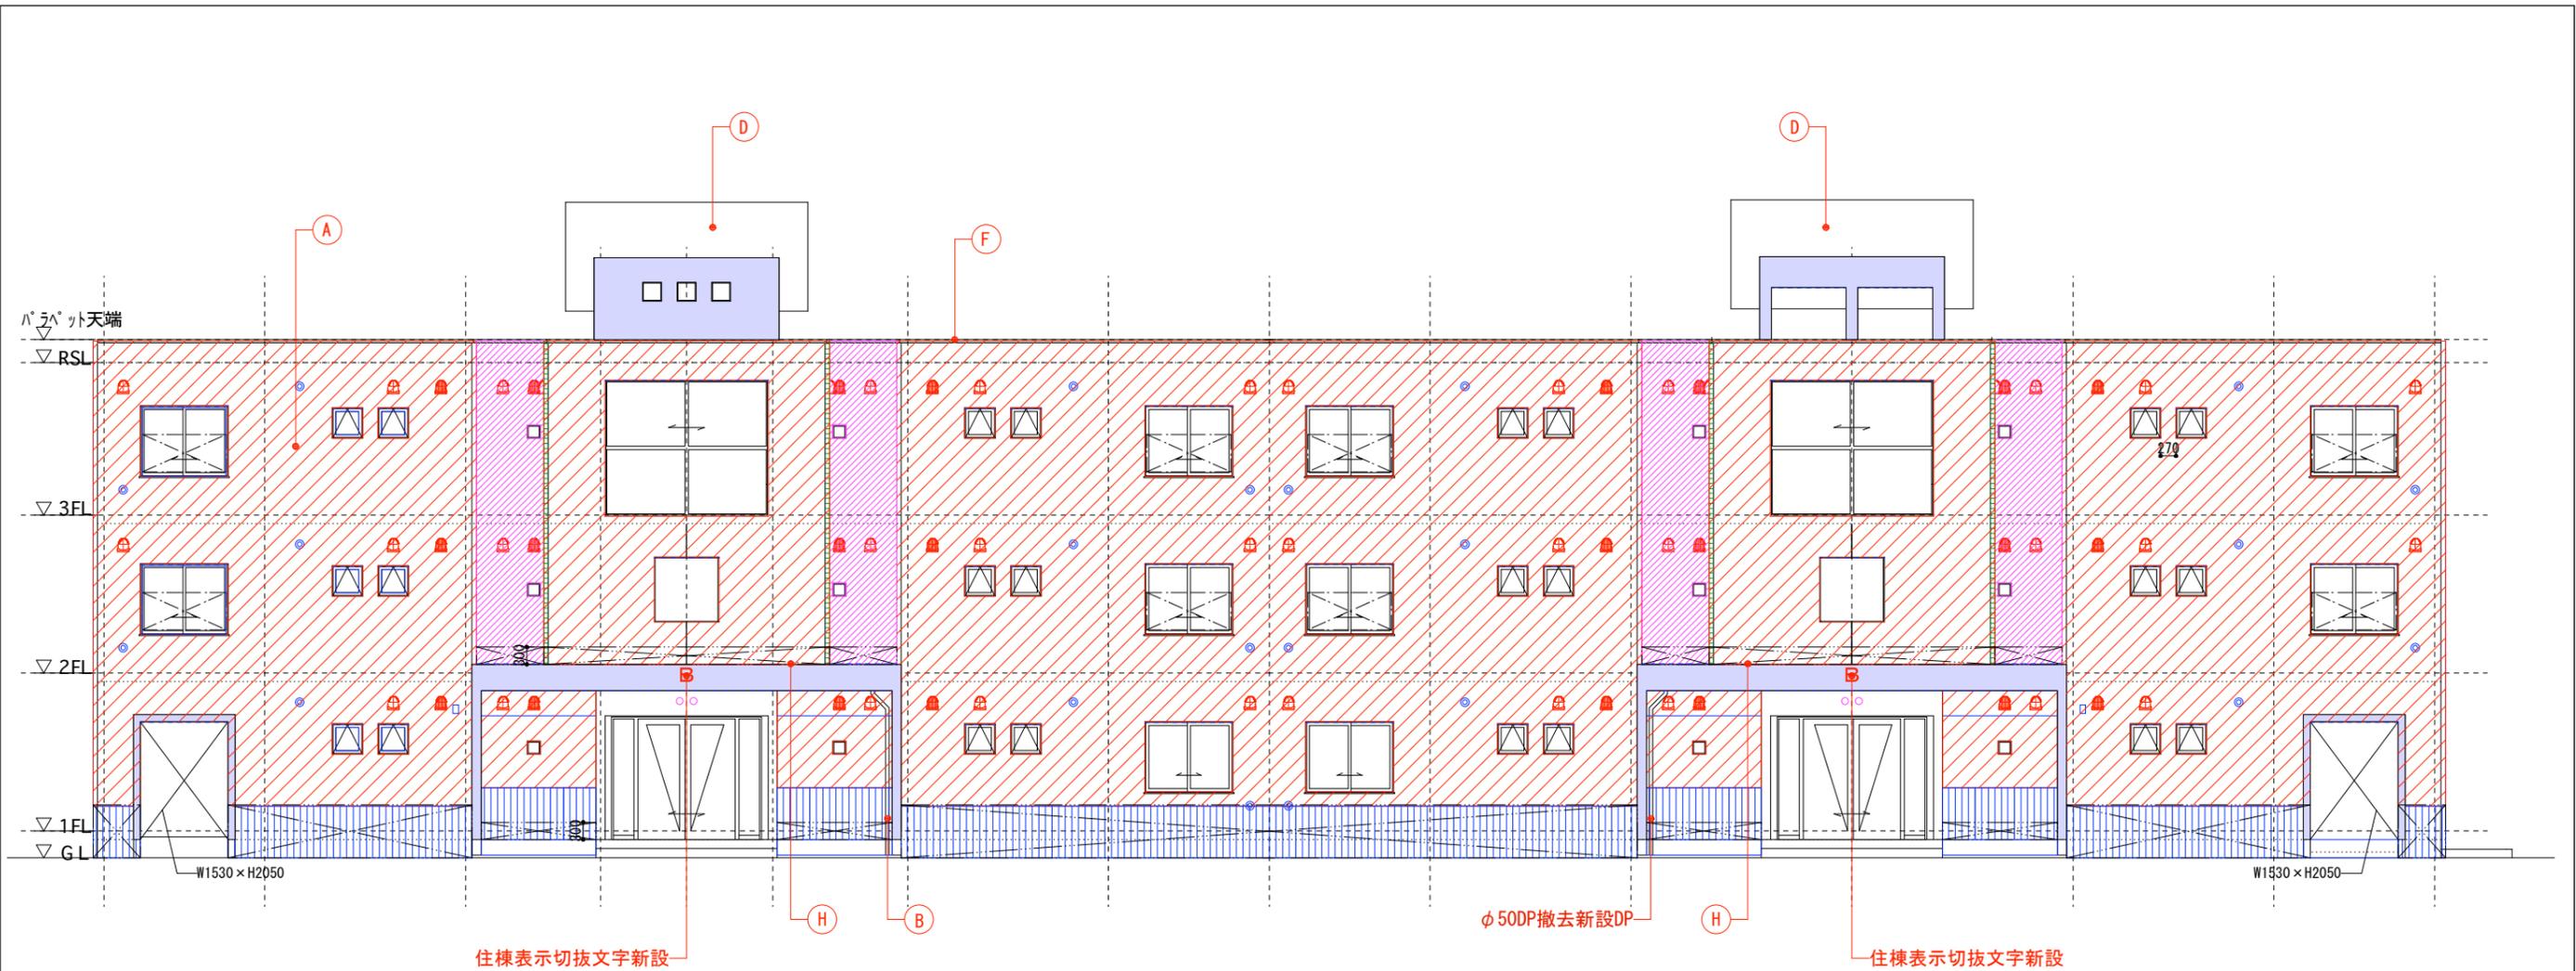

改修北面立面図 S=1/80

仕上凡例


Ⓐ	外壁改修：外断熱工法仕上
Ⓑ	外壁改修：ドレンパイプ 耐候性塗料DP塗
Ⓒ	屋根改修：傾斜屋根 高靱性ウレタン塗膜防水材塗
Ⓓ	屋根改修：耐候性塗料DP塗
Ⓔ	屋根改修：庇 高靱性ウレタン塗膜防水材塗
Ⓕ	屋上防水改修：高耐久アスファルト露出防水（D-1相当）遮熱塗料
Ⓖ	バルコニー防水改修：ウレタン塗膜防水材塗
Ⓗ	ポーチ1防水改修：高耐久アスファルト露出防水（D-1相当）カー保護塗料
Ⓘ	プロパン庫改修：囲い塀

凡例

	外断熱工法仕上 t75EPS板下地		防雪フード改修：φ100ステンレス既製防雪フード新設
	外断熱工法仕上 t75EPS板下地		防雪フード改修：φ150ステンレス既製防雪フード新設
	外断熱工法仕上 t75EPS板下地		防雪フード改修：φ200ステンレス既製防雪フード新設
	外断熱工法仕上 t75XPS板下地		F F 暖房機用スリーブ
	外断熱工法仕上		エアコン用スリーブ
	外断熱工法仕上 青系特注色		天井吊金具
	外断熱工法 下地防水材塗		
	外断熱工法仕上 水切加工		

図示縮尺はA2版=100%・A3版=71%として読替える事

工事名	町営住宅屋根外壁等改修工事（度杭崎団地B棟）	図面名	改修北面立面図	縮尺	S=1/80	図面番号	No. A/18	DATE	審査	管理技術者	作成	特記	株式会社 ナカ建築設計 一級建築士事務所 知事登録（渡）第349号 一級建築士 大臣登録 第159034号 中澤 雅夫
								令和 7年 2月					

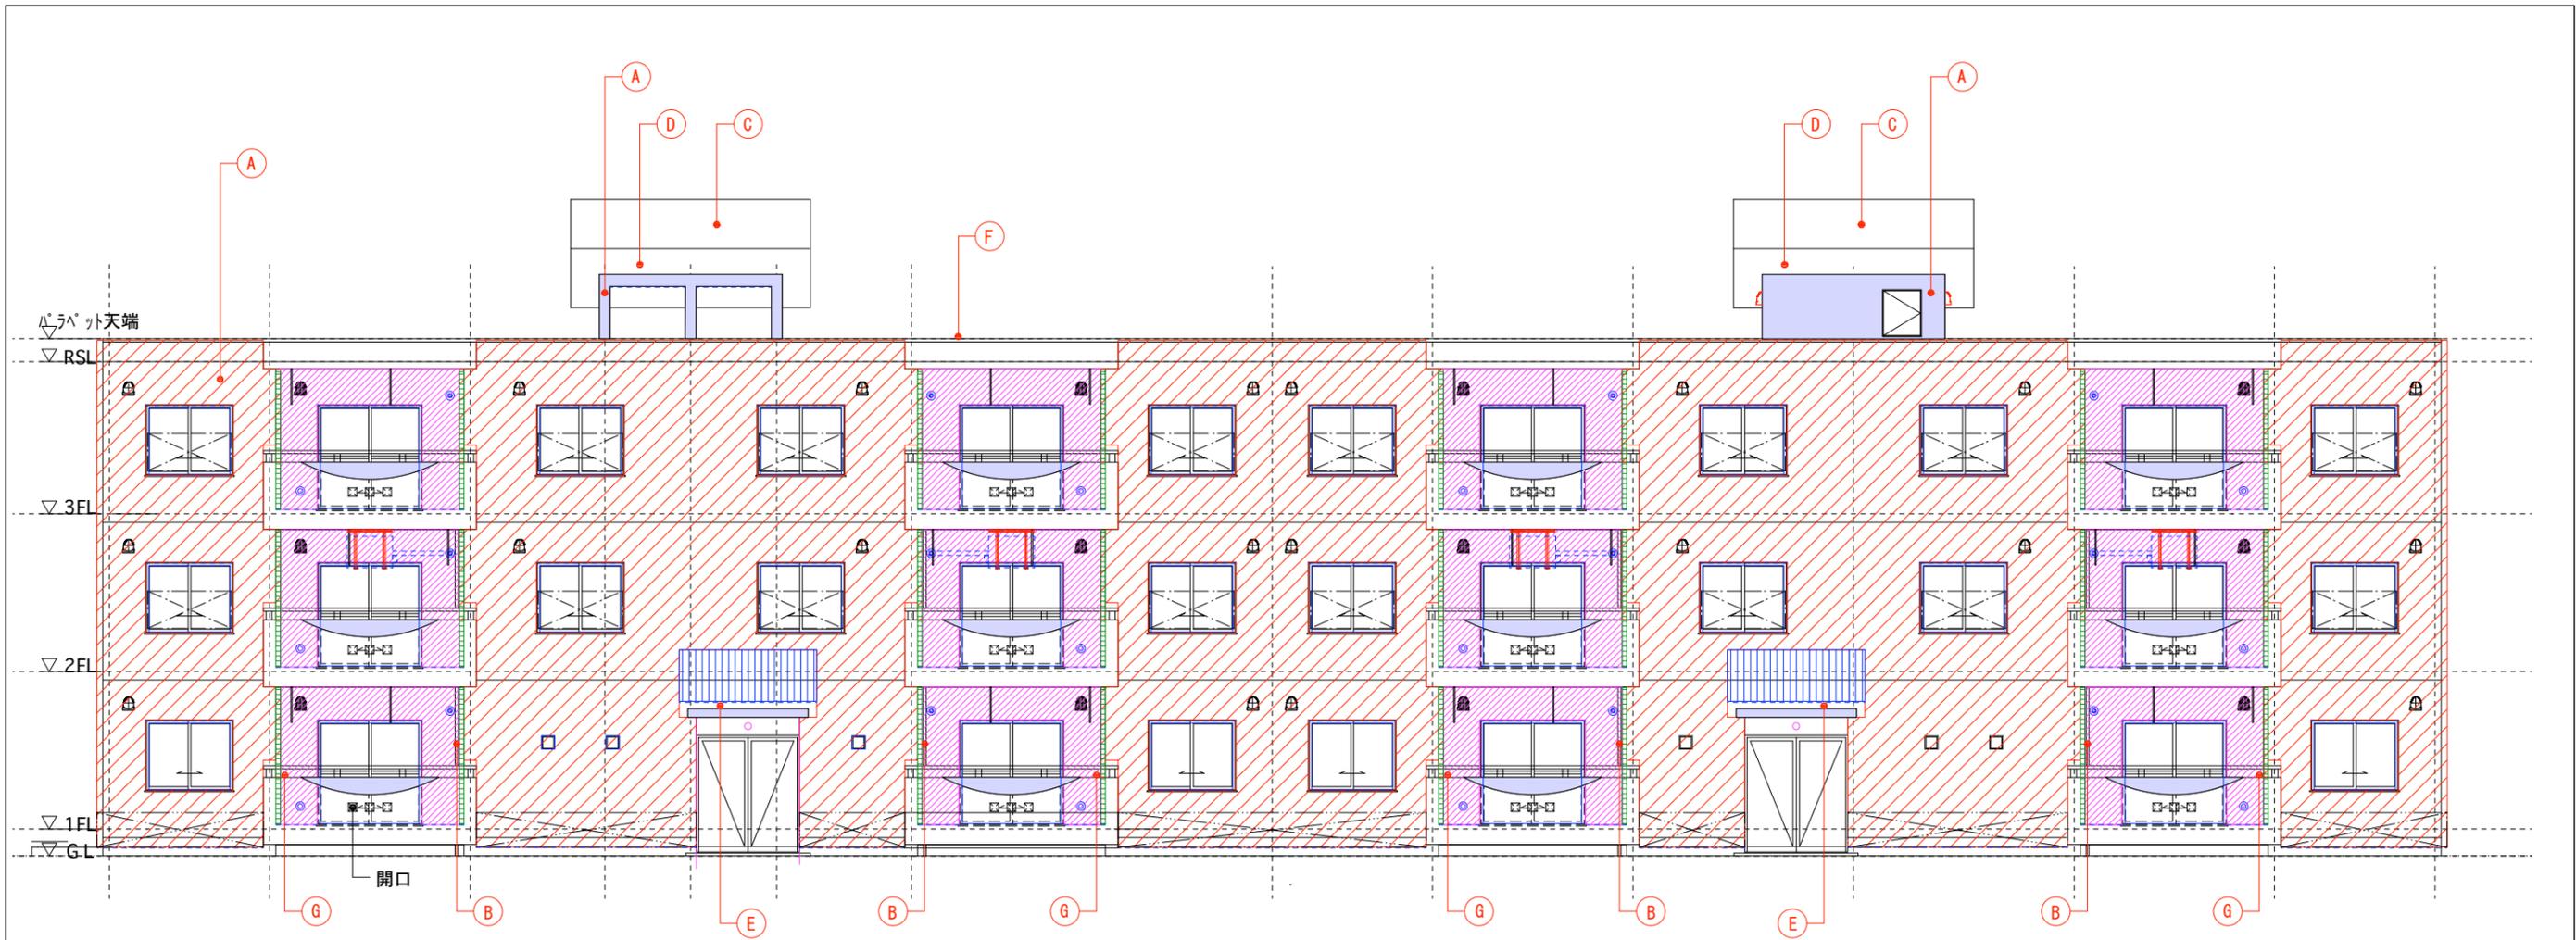

改修南面立面図 S=1/80

仕上凡例



Ⓐ	外壁改修：外断熱工法仕上
Ⓑ	外壁改修：ドレンパイプ 耐候性塗料DP塗
Ⓒ	屋根改修：傾斜屋根 高靱性ウレタン塗膜防水材塗
Ⓓ	屋根改修：耐候性塗料DP塗
Ⓔ	屋根改修：庇 高靱性ウレタン塗膜防水材塗
Ⓕ	屋上防水改修：高耐久アスファルト露出防水（D-1相当）遮熱塗料
Ⓖ	バルコニー防水改修：ウレタン塗膜防水材塗
Ⓗ	ポーチ1防水改修：高耐久アスファルト露出防水（D-1相当）カ-保護塗料
Ⓘ	プロパン庫改修：囲い塀

凡例

	外断熱工法仕上 t75EPS板下地		防雪フード改修：φ100ステンレス既製防雪フード新設
	外断熱工法仕上 t75EPS板下地		防雪フード改修：φ150ステンレス既製防雪フード新設
	外断熱工法仕上 t75EPS板下地		防雪フード改修：φ200ステンレス既製防雪フード新設
	外断熱工法仕上 t75XPS板下地		F F暖房機用スリーブ
	外断熱工法仕上		エアコン用スリーブ
	外断熱工法仕上 青系特注色		天井吊金具
	外断熱工法 下地防水材塗		
	外断熱工法仕上 水切加工		

図示縮尺はA2版=100%・A3版=71%として読替える事

工事名	町営住宅屋根外壁等改修工事（度杭崎団地B棟）	図面名	改修南面立面図	縮尺	S=1/80	図面番号	No. A/19	DATE	審査	管理技術者	作成	特記	株式会社 ナカ建築設計 一級建築士事務所 知事登録（渡）第349号 一級建築士 大臣登録 第159034号 中澤 雅夫
								令和 6 年 7 月					

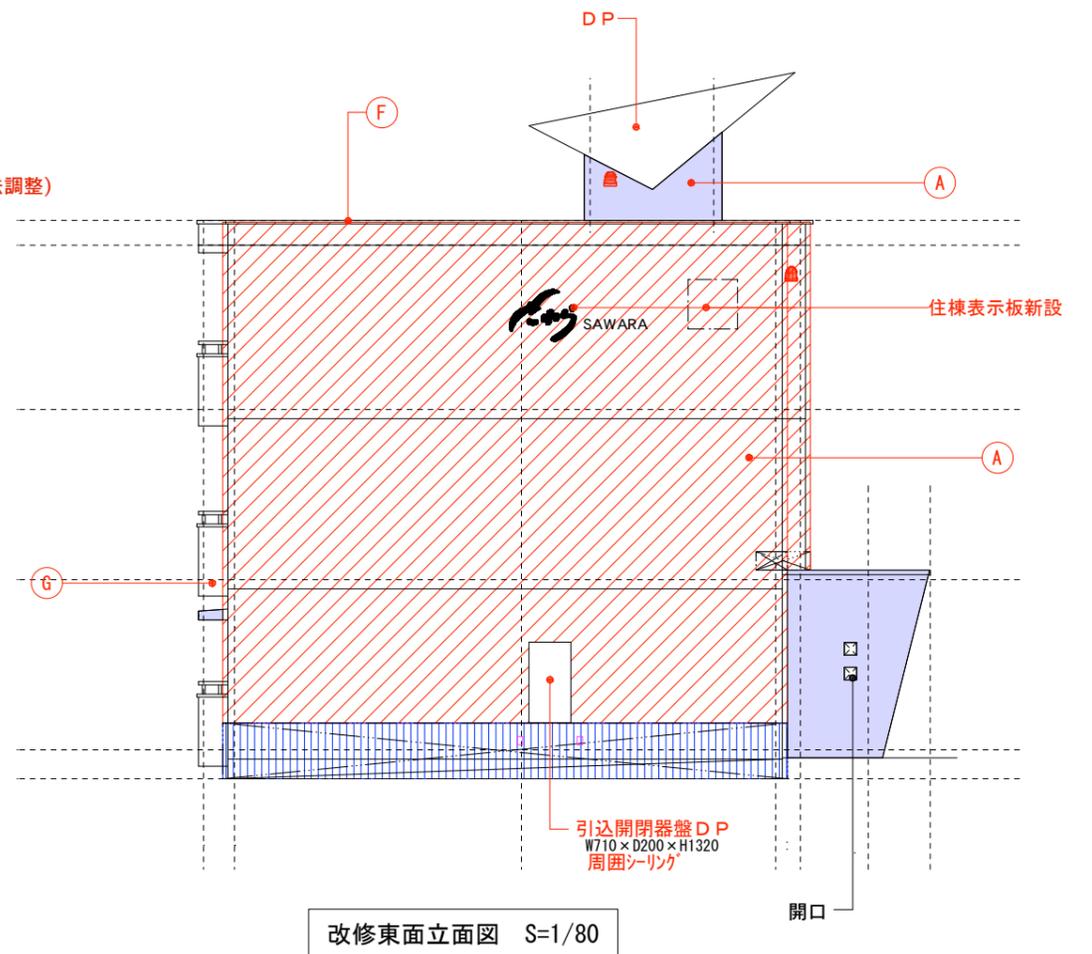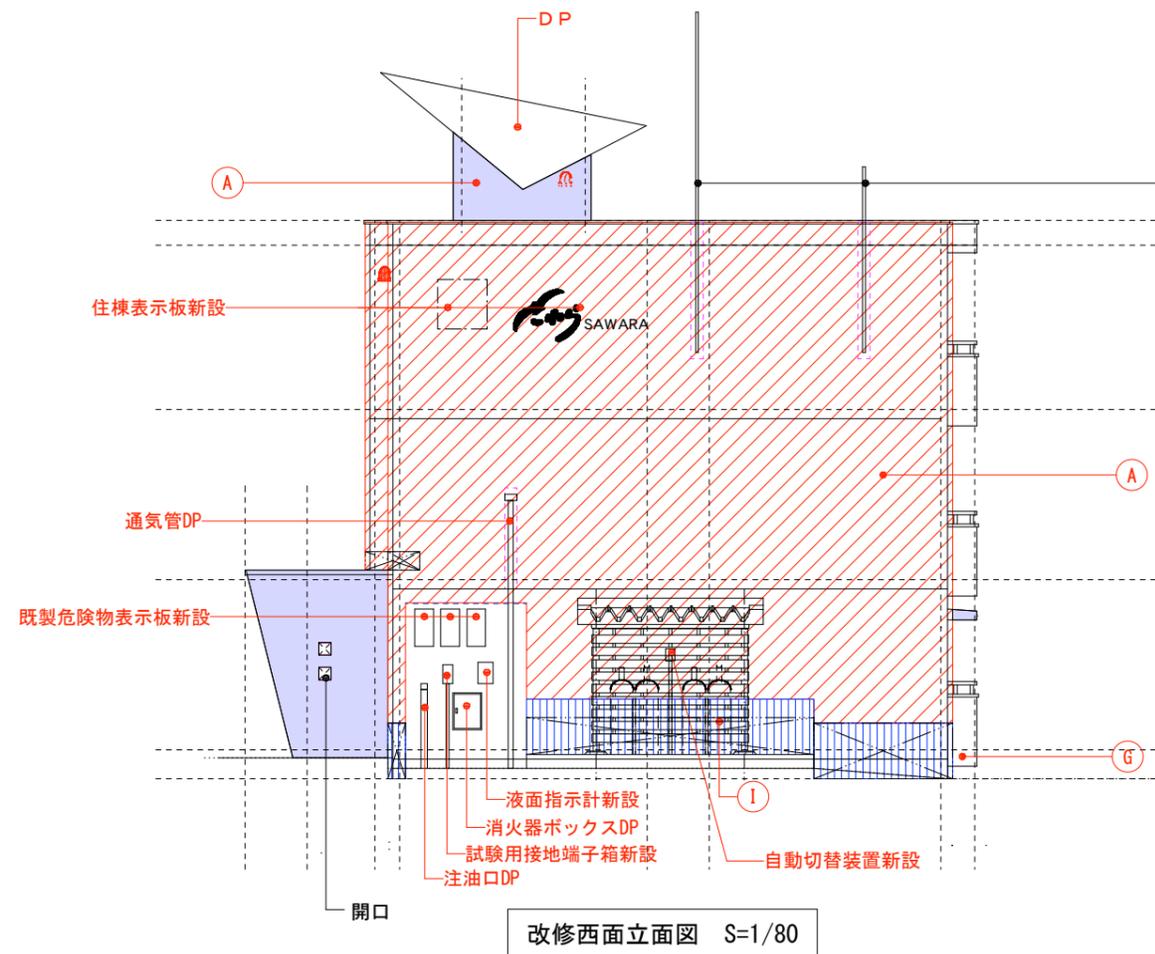

仕上凡例


(A)	外壁改修：外断熱工法仕上
(B)	外壁改修：ドレンパイプ 耐候性塗料DP塗
(C)	屋根改修：傾斜屋根 高韌性ウレタン塗膜防水材塗
(D)	屋根改修：耐候性塗料DP塗
(E)	屋根改修：庇 高韌性ウレタン塗膜防水材塗
(F)	屋上防水改修：高耐久アスファルト露出防水（D-1相当）遮熱塗料
(G)	バルコニー防水改修：ウレタン塗膜防水材塗
(H)	ポーチ1防水改修：高耐久アスファルト露出防水（D-1相当）カー保護塗料
(I)	プロパン庫改修：囲い塀

凡例

	外断熱工法仕上 t75EPS板下地		防雪フード改修：φ100ステンレス既製防雪フード新設
	外断熱工法仕上 t75EPS板下地		防雪フード改修：φ150ステンレス既製防雪フード新設
	外断熱工法仕上 t75EPS板下地		防雪フード改修：φ200ステンレス既製防雪フード新設
	外断熱工法仕上 t75XPS板下地		F F 暖房機用スリーブ
	外断熱工法仕上		エアコン用スリーブ
	外断熱工法仕上 青系特注色		天井吊金具
	外断熱工法 下地防水材塗		
	外断熱工法仕上 水切加工		

図示縮尺はA2版=100%・A3版=71%として読替える事


工 事 名	町営住宅屋根外壁等改修工事（度杭崎団地B棟）	図 面 名	改修西面立面図	縮 尺	S=1/80	No.	A	DATE	審 査	管 理 技 術 者	作 成	特 記	株式会社 ナカ建築設計
			改修東面立面図		S=1/80								

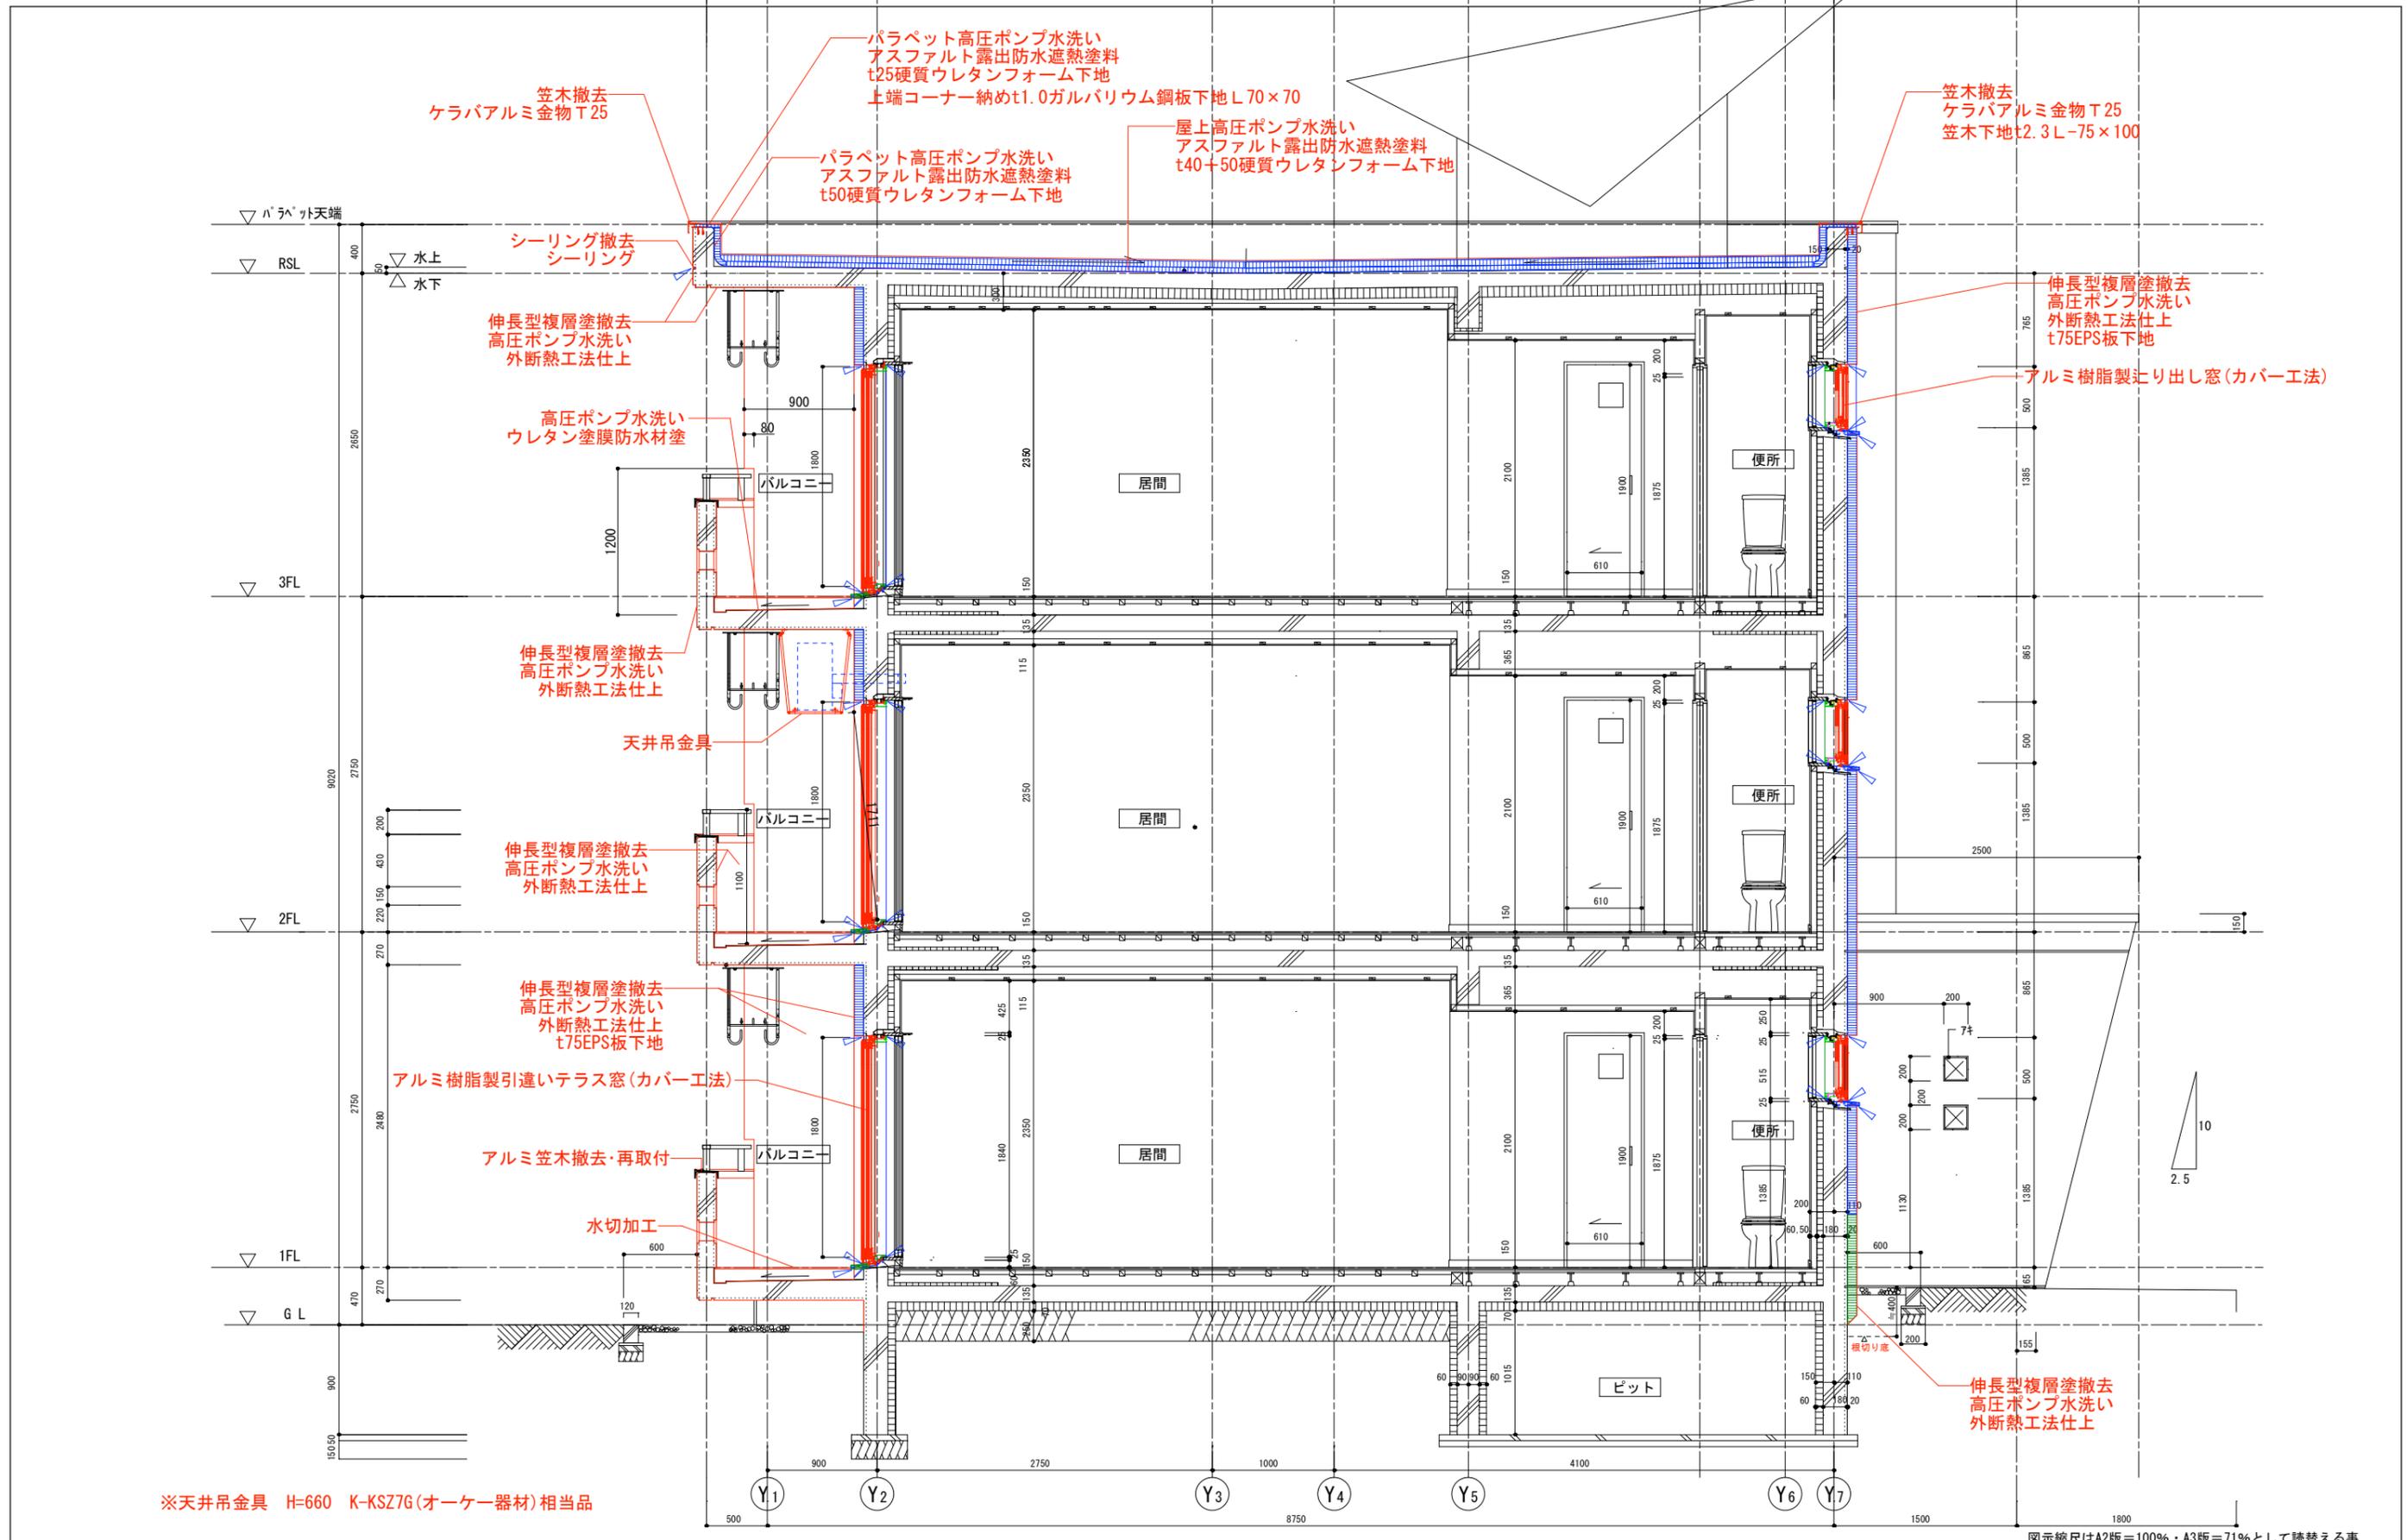

※天井吊金具 H=660 K-KSZ7G(オーケー器材)相当品

図示縮尺はA2版=100%・A3版=71%として読替える事


工 事 名	町営住宅屋根外壁等改修工事 (度杭崎団地B棟)		縮 尺	S=1/35	No. A 21	DATE	審 査	管 理 技 術 者	作 成	特 記	株式会社 ナカ建築設計 一級建築士事務所 知事登録(渡)第349号 一級建築士 大臣登録 第159034号 中澤 雅夫
	図 面 名	改修矩計図		図 面 番 号		令和 7 年 2 月					

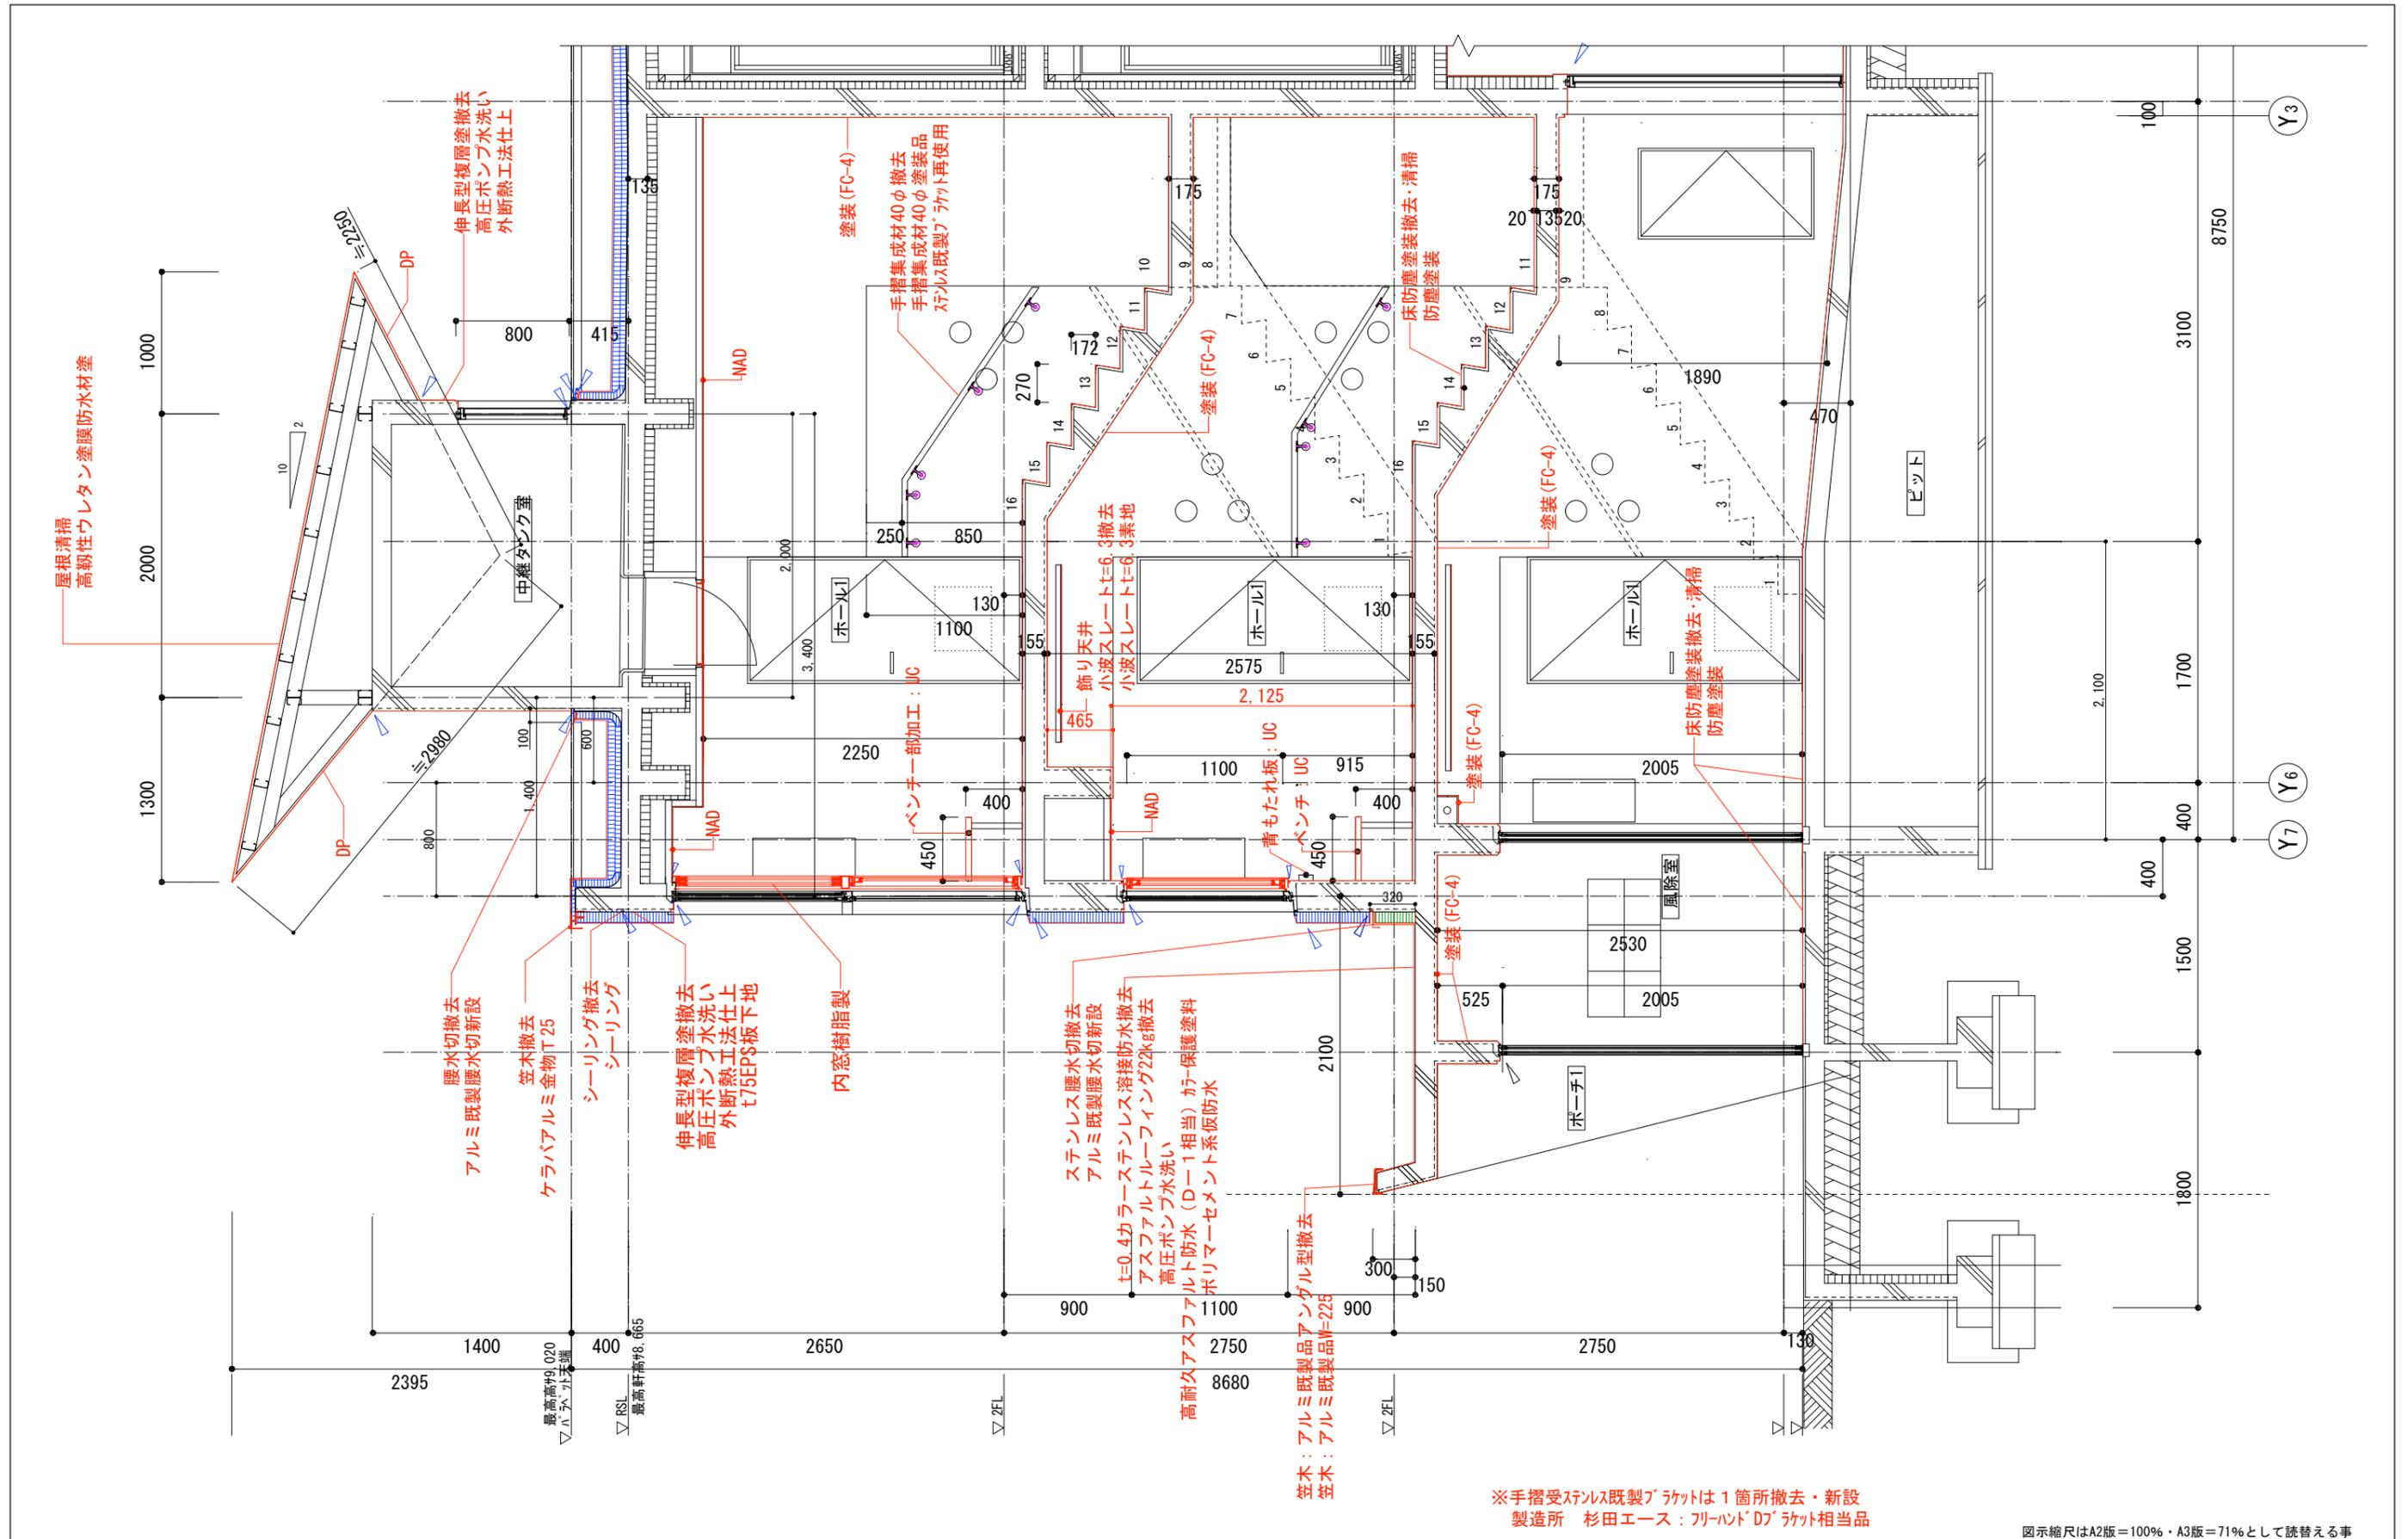

※手摺受筋コンクリート既製ラケットは1箇所撤去・新設  
製造所 杉田エース：フリーハンドD7ラケット相当品

図示縮尺はA2版=100%・A3版=71%として読替える事

工 事 名	町営住宅屋根外壁等改修工事（度杭崎団地B棟）		縮 尺	S=1/30	図 面 番 号	No. A / 22	DATE	令和 7 年 2 月	審 査	管 理 技 術 者	作 成	特 記
	図 面 名	改修断面詳細図 1										
株式会社 ナカ建築設計 一級建築士事務所 知事登録（渡）第349号 一級建築士 大臣登録 第159034号 中 澤 雅 夫												

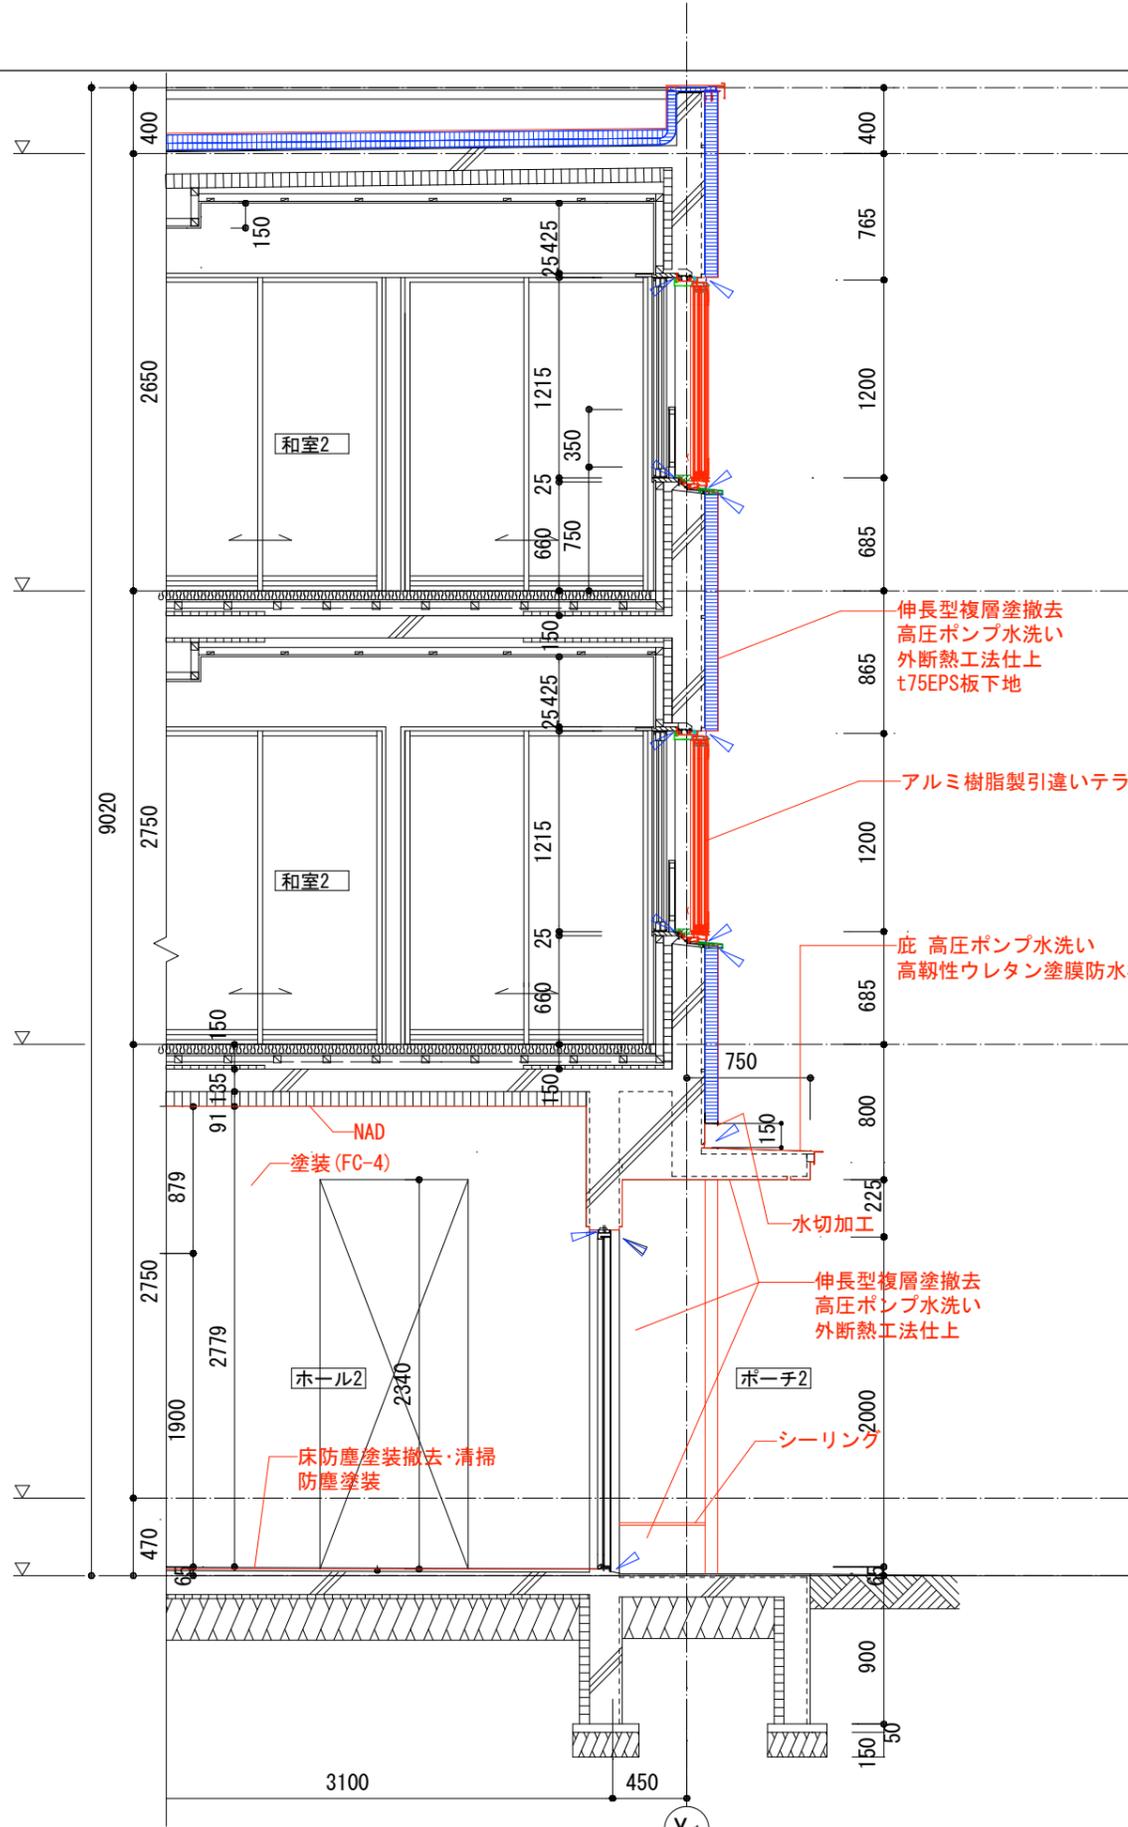

Y1

図示縮尺はA2版=100%・A3版=71%として読替える事

工 事 名	町営住宅屋根外壁等改修工事 (度杭崎団地B棟)		縮 尺	S=1/30	図 面 番 号	No. A/23	DATE	令和 7 年 2 月	審 査	管 理 技 術 者	作 成	特 記	株式会社 ナカ建築設計		
	図 面 名	改修断面詳細図 2		縮 尺		S=1/30		No. A/23					令和 7 年 2 月	一級建築士事務所 知事登録 (渡) 第349号	一級建築士 大臣登録 第159034号 中 澤 雅 夫