鷲ノ木小学校校舎等改修工事(機械設備)

設計図

図面番号	図面名称	縮尺	図面番号	図面名称	縮尺	図面番号	図面名称	縮尺	図面番号	図面名称	縮尺
意匠			意匠			電気設備			機械設備		
A 00	図面リスト	-	A 31	改修後校舎棟立面図-2	1:100	E 00	図面リスト		м оо	図面リスト	-
A 01	特記仕様書-1	-	A 32	改修後体育館棟立面図	1:100	E 01	電気設備工事特記仕様書	-/	M 01	機械設備工事特記仕様書	-
A 02	特記仕様書-2	-	A 33	改修後斯面詳細図-1	1:30	E 02	付近見取図・配置図	1/:500	M 02	付近見取図・配置図	1:500
A 03	特記仕様書-3	-	A 34	改修後断面詳細図-2	1:30	E 03	配置図・装柱参考書	1:500	M 03	1 階冷房設備平面図(改修後)	1:100
A 04	特記仕様書-4(外壁外断熱仕様書)	_	A 35	改修後断面詳細図-3	1:30	E 04	受変電・動力・構内配線路設備図	1:100	M 04	2 階冷房設備平面図(改修後)	1:100
A 05	改修内容概要表	1 :NO	A 36	改修後屋体棟断面詳細図	1:30	E 05	受変電設備結線図及参考姿図	1 : NO	M 05	空調設備機器表	1 :NO
A 06	付近見取図・配置図	1:500	A 37	改修建具キープラン図 (校舎棟)	1:100	E 06	1階 改修電灯設備図	1:100	M 06	自動制御設備伝送系統図	1 : NO
A 07	面積求積図	1:250	A 38	改修建具キープラン(体育館棟)	1:100	E 07	2階 改修電灯設備図	1:100	M 07	1 階機械設備平面図(改修後)	1:100
A 08	既存校舎棟仕上表	1 :NO	A 39	改修建具表 1 (校舎棟)	1:50	E 08	体育館 改修電灯設備図	1:100	M 08	2 階機械設備平面図(改修後)	1:100
A 09	既存屋体棟仕上表	1 :NO	A 40	改修建具表-2(校舎棟)	1:50	E 09	照明器具参考姿図	1 :NO	M 09	1 階機械設備平面図(撤去)	1:100
A 10	既存1階平面図	1:100	A 41	改修建具表-3(校舎棟)	1:50	E 10	動力幹線設備図・動力盤結線図	1:100	M 10	2 階機械設備平面図(撤去)	1:100
A 11	既存2階平面図	1:100	A 42	改修建具表(体育館棟)	1:50	E 11	1階 動力改修設備図	1:100			
A 12	既存PH階平面図	1:100	A 4/3	改修後 1 階天井伏図	1:100	E 12	2階 動力改修設備図	1:100			
A 13	既存体育館棟平面図	1:100	A 44	改修後 2 階・PH階天井伏図	1:100	E 13	1階 電灯設備撤去図	1:100			
A 14	既存体育館棟屋根伏図	1:100	A 45	サッシ改修詳細図(たてすべり出し窓)	1:2	E 14	2階 電灯・テレビ共同受信設備撤去図	1:100			
A 15	既存校舎棟立面図一 1	1:100	A 46	サッシ改修詳細図(引き違い窓)	1:2	E 15	体育館 電灯設備撤去図	1:100			
A 16	既存校舎棟立面図ー 2	1:100	A 47	サッシ改修詳細図(開き戸)	1:2						
A 17	既存体育館棟立面図	1:100	A 48	部分詳細図-1(校舎棟)	1:10						
A 18	既存断面詳細図-1	1:30	A 49	部分詳細図-2(校舎棟)	1:10 • 20						
A 19	既存断面詳細図-2	1:30	A 50	部分詳細図-3(屋体棟)	1:10.20						
A 20	既存断面詳細図-3	1:30	A 51	工作物詳細図	1:20.50						
A 21	既存屋体棟断面詳細図	1:30	A 52	仮設計画図	1:300						
A 22	既存 1 階天井伏図	1:100									
A 23	既存 2 階・PH階天井伏図	1:100									
A 24	改修仕上表	1 :NO									
A 25	改修後 1 階平面図	1:100									
A 26	改修後2階平面図	1:100									
A 27	改修後PH階平面図	1:100									
A 28	改修後体育館棟平面図	1:100									
A 2/9	改修後体育館棟屋根伏図	1:100									
A 30	改修後校舎棟立面図ー 1	1:100									

全 12枚(表紙含む)

B HOKE			`			万72	建			= †	_		5 F 松	 修	=	検図	ž	旦当	
I	事	名	称	鷲ノ木	小学	校校	舎等i	改修	工事	(機材	或設	備)							
义	面	名	称	図面リ	スト											令和	064	Ŧ	03月
				図面縮尺	(原	版)	_			(A3h	<u>v</u>)	-				No.	М		00

鷲ノ木小学校校舎等改修工事(機械設備) 特記仕様書

	₩	_	小小子仪		<u> </u>	少工于	(1)	火小火	ᄣ	3 /	75	7 pL 1.	工化水田
	工 事 工事 [‡] 建物概	場所											
	[名 称		構造	種 別	延	床	面積	単	位	備	考
			ы 17		177 20	1 1 ME 201		, N. P	4 190		122	PPE	
							-						
	一亩位	5 🖂							*	衽口/+●	cn + 41	t-+ n	+ 宮田士
	工事項	区分	設備	名	称				摘	俚日は	印を刊	要	を適用す
		0	暖房設		工事	- 式			21-3				
		0	冷 房 設		工事	一 式	電気	式ヒー	トポンフ	「エアコ)	ンの設置	及び配管	江事
		0	換 気 設 排 煙 設	<u>備</u> 備	工 事 工 事	- 式 - 式	+						
		0	給油 設		エ 事	- 式							
		0	自動制御		工事	一 式	hi Pá	74 M-1-1	v = pren	k la n =	I* I.D	0#: A #:	99 TL 1 (X7)
		•	一時取外し	• 冉 収	1) 上争	- 式	7)型	:CX161~1	干フ坑政	(セルノ-	- P. LP	い果合表	置及び配
							-						
							+						
	施工∑	74									3	2章41十	●印とす。
•	旭工区	ررد	項目		工 種		建築	電気	暖房	衛生	Î	備	考
			本の設備配管用スリー	-ブ、箱抜等	及びモルタ	ル等の充填			0	0			
			記の補強 帯掛架田工井・辟・	- 生下州の	日日 口 なが	明口排改	0		0	0			
			備機器用天井・壁・ 備機器用天井・壁・			刑口悄蚀	0		•	0			
			- フドレイン排水金				Ō			Ō			
			備用天井、床点検口 # B # # # # # # # # # # # # # # # # # #	1			•		0	0			
		設1	備用機械基礎				•		0	0			
	指定部	R4>T	事 (1) 工事範	# ()				
	I II ACH				1 F II A	和年	В	ロ±っ					
			(2) 指定工	明 天利口	コ ム り T7	NI +	月	日まで					
	別途エ												
	事				b. 1 6		1			L W (# ±=			
1	. 共1	田仁仁	東 図面及び本仕様 「公共建築工事			い事項はす? 新版(各工事		父 理有	目房目几	「呂槽部	監修		
			「公共建築改修					による。	>				
2	. そ 0	の他								事項は	●印を付	したもの)を適用す
		_	項 目 ●機 材	特記事項		ノストによる							
			□ 1½□ 工事用動力水等					水費は誰	負者の	負担とす	-る。		
			●試験合格証	都市ガス	(、プロパ)	ンガス配管の	気密試	険に合格	したと			者から	
			▲ -			受けて、監督				_ = = = =	-0-10 H +1 +	- 78-00-00	L/世/宗/- L
			●工事写真●諸 手 続			、国土交通大 要な官公署そ							
			道産資材等の			主要資材は、							
			優先使用			るものとする		/V → I	LL N-	1 6	THE TOTAL	7.40	
		般	● 技 能 士			月は下記の職 身を記載した							
						業の軽微なも							٥.
						口機器施工・							
						職業能力開発 会会長の発行							
			● 施工中の安全確保										
			及び環境保全	事故防止	上に努める。								
		ш				全衛生教育の 安全パトロー							
		共				女宝ハトロー 具などの危害							
				(4)公	と害防止に勢	努める。							
			● 交通安全管理			L中の交通事							
						当たり、でき 員に提出する							
						■行に係る安							
						テい、以後も	常に連	絡を密に	とりな	がら適切]な処置	ž-	
		通			背じるものと かって嘘 <i></i> 響		tte T. ch.	ስታችታ	- 人生田	中へ口に払	1121-471	4	
						者も含め工事 商官監督員に			王昌理	小 ボツ10	強に労の	1)	
				(3) I	事に関連し	して交通事故	(軽微	なものは	除く):	が発生し	たときに	は速やか	E
					怪質員に報告		⇔ + 7 :	4× 12 1	· \G 1# #+	D 17.18%	*******************	= 1/4 =	
						商法業者を選 上に努める。	正りる	なとして	. 迴惧戰.	又は迥力	建転寺	−1∓ フ	
				(5)地	地域の社団法	去人北海道ダ							
			● 完成図の提出			きは下記によ	り完成	図を作成	し監督	員に提出	する。	羊しくは	
		事)指示による i図の陽画は	5 复写図(位置	[27] . 而2·	署図. 亚	(國軍	八つ垢料	育宁‰4	生1 煎工	の他つ部
						まテ凶(位置 (50%縮小					(H) 17/1	i ub.C	~ / 1四 4 間)
				〇設計原	図の陽画	复写図を製本	したも	の1部					
			▲加入に肥土。			复写図をA3 z 北道家中書							
			● 保全に関する資料等			る指導案内書 能が十分発揮					置の取出	及111年	が保守に
			, AM 7			ikが「ガ光弾 頁を記載した			. INTERC	_ w/ca	(単ツ水)	人即切及	0 N 11 IC
				(2) 楊	器性能試	食成績表				_			
		項				能、作動試験 ^{主箱}	等を記	載したも	のとす	る。			
	I			(3) 目	公署届出	5 規							

_			
-	項 目	特記事項	
	● 発生材の処置	及び位置に堆積・整理し所定の領	要する範囲は下記により、監督員の指示する方法 発生材報告書により監督員に報告する。
- }	▲ 辛 尝 疼 癫 Ѩ	引き渡しを要する範囲:	
	● 産業廃棄物 の 処 理	○再利用する場合 施工者は、建設副産物の処理! 行わなければならない。	こ当たって「建設副産物適正処理推進要領」を厳守して
		再生資源化施設への搬出(搬出	出を行った後、監督員に報告する)
		. 住	<u>入先 (km)</u> 所
			<u>入先 (km)</u> 所
4.5			入先 (k m) 所
般			りとし、「廃棄物の処理及び清掃に関する法律」
			入先 (km)
		種類: 受	所 入先 (km)
			<u>所</u> 入先 (km)
		_	所
		再利用できない建築廃棄物を種類 (例) コンクリートくず、金属。	
共	● 自主施工期間の		秦廃棄物処理業の許可を受けたものとする。 より品質管理上支障の起こす恐れのない
		工種についてはこれを積極的に流	舌用できる。但し支障の起こす恐れのある
			を監督員と十分協議の上、施工するものとする。 レ、左官、塗装、緑化工事、その他これに類する工事。
		工事施工に際しては職業安定機関	別と密接な連携を図り季節労働者などの雇用の拡大に
	などの雇用 ● 下請業者等への	努める。 下請業者及び資材業者に対する。	支払いについては現金払いとし、止むを得ず
		手形払いとするときは当該手形	
		清負者は、特に下記事項を守られ	図約金額に相当する保険に加入するものとする。 なければならない。
	防 止	(1)第3者に災害を及ぼしてに(2)公害防止に努める。	はならない。
		(3) 善良な管理者の注意をもっ	ってしても、災害又は公害の発生の
通	● 丁事環造改姜		ついては監督員と協議する。 め、工事現場の環境改善に努める。
	工事標識	請負者は着工後速やかに公衆の	見やすい場所に工事標識を提示する。
	1. 公 共 事 業 労務費調査に		る公共事業労務費調査の対象工事となった場合 事項を正確に記入し北海道に提出する等、必要な
	対する協力	協力を行わなければなられ	ない。また、本工事の工期経過後においても同様
		とする。 (2)調査表等を提出した事業所	所を北海道が事後に訪問して行う調査・指導の
		対象に請負者がなった場合 また、本工事の工期経過	合、請負者はその実施に協力しなければならない。 &にないても 動揺しまる
			東においても動揺とする。 東工事となった場合に正確な調査表等の提出が
			基準法等に従って就業規則を作成すると共に る等、日頃より使用している現場労働者の
_		賃金時間管理を適切に行っ	っておかなければならない。
事			ついて下請契約を締結する場合には、請負者は 当該下請工事の一部に係わる二次以降の下請負人を
		含む)が前3項と同様の	義務を負う旨を定めなければならない。
	2. 工事実績データ の 作 成 登 録		ム(CORINS)に基づき、「工事カルテ」を けた後に、(財)日本建設情報総合センターに
		フロッピーディスクにより提出す	するとともに同センター発行の
		1	『監督員に提出しなければならない。 0万円以上の全工事)
		同センターへの提出期限は、下記	己のとおりとする。
		(2) 完了事登録データの提出類	明間は、契約締結後10日以内とする。 明間は、業務完了後10日以内とする。
			登録データの内容に変更が合った場合は、 日以内に変更データを提出しなければならない。
項	3. 施工体制台帳	建設法にづく施工体制台帳を作品	式し、施工管理体制に関する事項を監督員に
坱	の 整 備	提出しなければならない。	
	項 目 (1)方 式	✓ 猛別 ○泪水士⇒ ○蒙年士→	仕 様 ↑ ○温風方式 ○輻射方式 ○電気
•	(1,7) = X	○冷温水方式 ●パッケ・	ージエアコン(電気式)
冷		OGHP方式 OKHP方式 ロ. システム ○個別方式 ●マルラ	
房	②.熱 源	イ. 種別 ○灯油 ○重油(●電気) 〇ガス()
ļ	①+4 ** BB		コンベクタ− ○鋳鉄製放熱器
<u>=</u> љ	(3.)放 熱 器		
設	(3.)放 熱 器	○コンベクター()○電気パネルヒータ
設備	③.放 熟 番) ○電気パネルヒータ §()

	項	<u> </u>			for tale A princip	
•	4. 風		導		低速 ○高速 アングル ○共板 ○そ	の 他
•						
冷				ハ.種別	種別 ○鉄板	施工区分
/TJ					○マイクロウール	
_					●スパイラル	既設セルフード取付用延長管
房						
	(E) z	Φ.	他	.V.1 /N B#∓	└─── □へ取付ける部材は既	いん ハウセル・主性 ナス市
設	(5,) ₹	Ø	שוו			RALOMIC 文付する争 の配管で貫通する場合は、その隙間をモルタル又は
				ロック	ウール保温材で埋める	5.
備				不燃材	料以外の配管で貫通す	する場合は、建築基準法令に適合する工法とする。
0	1. 方		式		ダクト式機械換気 〇壁	
0				O	熱交換換気 ○その他()
	2. 風		導		低速 〇高速 〇その他	
				ロ. 土法 〇 ハ. 種別	アングル ○共板 ○そ 種別	が担任
					○鉄板	
					○マイクロウール ○スパイラル	
換					○塩ビ管	·
	3 № ₽	H - 1073-21	λΠ	ィ 種則 △	■ 鋼板製 ○アルミ製 ○	 የ የ ውዚ(
	4. %	ж.Л.	ノリ		アルミ製アルマイト仕上 チャンバー・ホッパーには	
	5 Rts	雪 フ -	- K		ステンレス鋼板製()
気	O. WJ	- /			ステンレス防虫網()
					その他()
			_	口. 板厚 〇		
	6. 防		露	イ. 施工箇所	○	n)以内の排気ダクト 部分
					○その他図内指定箇	
	7. 消	音 内	貼	イ. 施工簡所	○図内指定箇所	
設	,		/	口. 施工方法	○共通仕様書による	
					OGW Oその他(O25t O50t)
		_	64	一. 净 C	0231 0301	
	8. そ	0)	他	-		
備						
0	1. オィ	(ルタ:	ンク		イ. 基礎工事 〇要	
Ŭ						江事 ○主体工事 ○不要 江事 ○主体工事 ○不要
					、ファフェ ○安 ○本 ・○市販品 ○製作	T# OTWT# O1.8
					´. 仕様(: ★珠)
給					. 基礎工事 〇要 〇ネ 〇専用コン	k工事 ○主体工事 ○不要 √クリ━ト台
					量指示計 ○設けない	○次により設ける
					7.取付方法 ○タンク槽	
油	0 144 -	n	1 44			○屋内 ○専用箱 ○制御盤組込
	2. 機暑	ま・機木	1 類)規制に関する技術上の 署が承認したもの。	細目を定める告示」によるほか
	3 畑	設配	告		┪が 水配らたもの。 mに埋設表示テープをマ	布設する .
訨		政能		JALOUUII	···エ以がハリーノぞ1	17 LA 7 W0
пX	4. T	U)	他	:		
				·		
備				·		
•	①方		式	○電気式((電子式 ●デジタル式)	○空気式
•	②計	測範	囲		検出 ●表示 ●制御	
自					検出 ○表示 ○制御 表示 ●プログラム制御	
				ハ. 時間 ■ ニ. その他(水小 ▼ノロソフム利値	り ○記録 ●その他()
動	(3.)計	測節	所	図示による		
ale e I	~				- F.Z.	
制	~	州恢		図内機器表		11. 平台机开一支上径几乎由口。
細	(5)施		I			財は電気設備工事共通仕様書による
御	€.7	Ø	他	<u>※リモコン</u>	~室内機用配線	
設				:		
備				<u></u>		

	項	目		仕 様		
	1.2	管	管 種	施工	☑ 分	備考
			配管用炭素鋼鋼管(黒)			
			配管用炭素鋼鋼管(白)	LPG管		
			耐熱性 塩ビライニング鋼管			管端防蝕継手
			ステンレス鋼管			
			鋼管(M)			
			鋼管(L)			
			被覆銅管			
			被覆銅管(灯油用) 硬質塩化ビニル管(VP)	冷房ドレン管		
4n			耐火二層管(VP仕様)			
般			冷媒用断熱材被覆銅管	冷媒管		
	2 4	松石	JIS5kgf/cm2とする。但し、特	= P部分け、IIS10kof/cm2とす	-A	
	2. 弁 3. 保温	・ 防 露		- · · · · · · · · · · · · · · · · · · ·		
	,,, <u>~</u>	175 211	イ. 配管(冷房ドレン)	> > > > > > > > > > > > > > > > > >		
			断熱材 ●GW ○RW (PF Oその他()	
			外装材 イ)屋内露出			
			○合成樹脂カ/□)機械室・倉庫	○アルミガラスクロス ○	その他()	
共				7Dス 〇綿布 〇その他()	
				シャフト内及び空隙壁中	,	
				7ロス ○その他()	
			二)床下:暗渠内	フコッルトプニノマ ヘマッー	ω⊾ ○羊Aフョュユ	i= 7 hp 7
				スファルトプライマー ○アルマ) ○その他(ット ()	ノヘンロ人
			ロ. ダケ) O (WIB(,	
			断熱材 ○GW (○24k			
				○2号 ○ロックウール帯		
			○その他(外装材 イ)屋内露出)	
				- ○カラー亜鉛鉄板 ○ステ	ンレス鋼板	
诵				Oアルミガラスクロス		
厄			○その他()		
			口)機械室・倉庫	- 01= #MME 0=	- · · - API IF	
				Iス ○カラー亜鉛鉄板 ○ス・ ○綿布 ○その他(テンレス鋼板	
				マナカ及び空隙壁中	,	
			○アルミガラスクロ)	
			ハ. 機器 (冷温水ヘッダー、			
			蒸気ヘッダー、温水・	ヘッダー、熱交換器、還水タン	ל	
			断熱材 ○GW (○32k	膨張タンク) () () () () () () () () () () () () () (
			〇その他(0.1010/ 0.111)	
_			外装材 〇カラー亜鉛鉄板	○ステンレス鋼板 ○アルミ	ニウム板	
事			○その他(- 無業 ##有無)	
			二. 煙道·排気筒 断熱材 ○RW ○その他)	
				○ステンレス鋼板 ○アルミ	, ニウム板	
			○その他()	
	4. 塗装	・防食	イ. 保温上…調合ペイント仕上			
			○アルミニウムペイロ. 埋設○ペトロラタム系防	′ント仕上 〇調合ペイント仕上		
				食テープ(〇王中 ○コンク)・ 食テープ (○土中 ○コンク)・		
			○プラスチックテー	プ (〇土中 〇コンケリー	内)	
			○防食ビニールテ	ープ (〇土中 〇コンケリー		
		. yı	○埋設表示テーフ	•		
項	5.配管	洗净		n 子供 た士辻 - トz		
	1. 穴 埋	補修	高周波洗浄もしくは監督員(穴埋補修は無収縮モルタル	り承諾した万法による。 で補修する(無収縮セメント10	/wtŁL	
		- 1112 129	デンカCSA、日本セメント、ハ		,	
•	②.吊 #			ジ又は丸鋼とし9 φ以上とする		
	3. スリ	ー ブ		使用し外壁の地中部分等水器	密を要する部分は	
			つば付鋼管を使用する。	・ ・ ・ ・ ・ ・ ・ ・ ・ ・ ・ ・ ・	4 -2	
	 4. コン ⁄;	リート		鉄板スリーブを使用して穴埋を á度、鉄筋	11)。	
そ	4.コン: 5.強	ノリート 度		無度、鉄筋 √mm2 ○18N/mm2	O21N/mm2	
-	,	,,,	スランプ	cm cm	cm	
			施工箇所			
			異形	鉄筋 ○SD295 ○SD345	OSD390	
			鉄筋種別	OA 種 OB 種		
の			壁開	口部 ○基準配筋による ○		
				口部 〇基準配筋による 〇		
			₹ (り 他 ○基準配筋による ○	構造図面による	
	6. 断熱1	′ンサート	断熱材使用箇所におけるイン	ノサートは、断熱インサートとす	ა .	
他	7. č					
ت,						
						,
		(+	生) 北戸23	● 统 ● ■ ■	双 元	検図
нок	USHO		朱)北匠頭 ^{知事登録(渡)72号}			

エ 事 名 称
鷲ノ木小学校校舎等改修工事(機械設備)


(A3版) 1:

令和 06年 03月 No. M 01

図 面 名 称 機械設備工事特記仕様書

図面縮尺(原版)1:



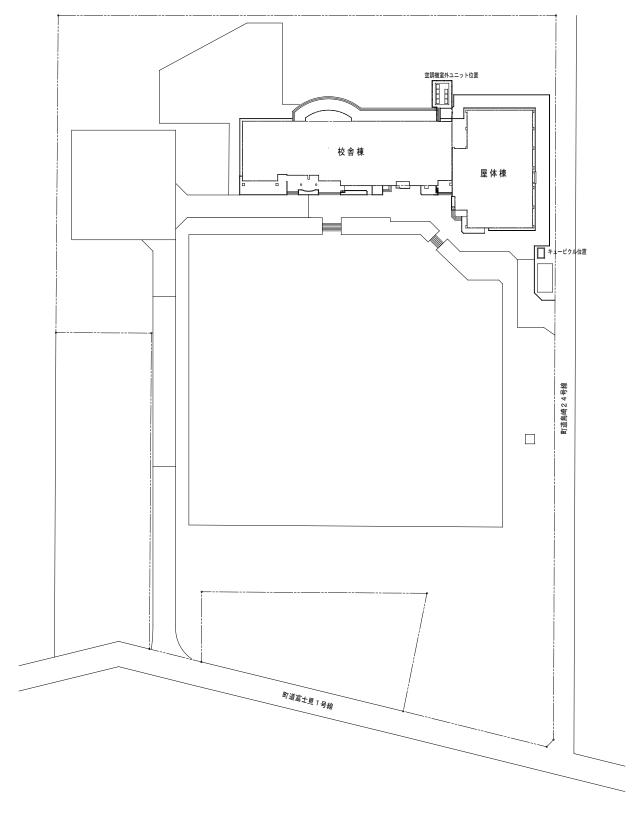


配置図

S=1:500

付近見取図


(株)北匠建築設計事務所 北海道知事登録 (後) 72号 1級建築士 53768号 松見修二	検図 -	担	¥
エ 事 名 称 鷲ノ木小学校校舎改修工事 (機械設備)	•		
図 面 名 称 付近見取図・配置図	令和	06年	03月
図面縮尺(原版)1:500 (A3版) 1:1000	No.	М	0 2

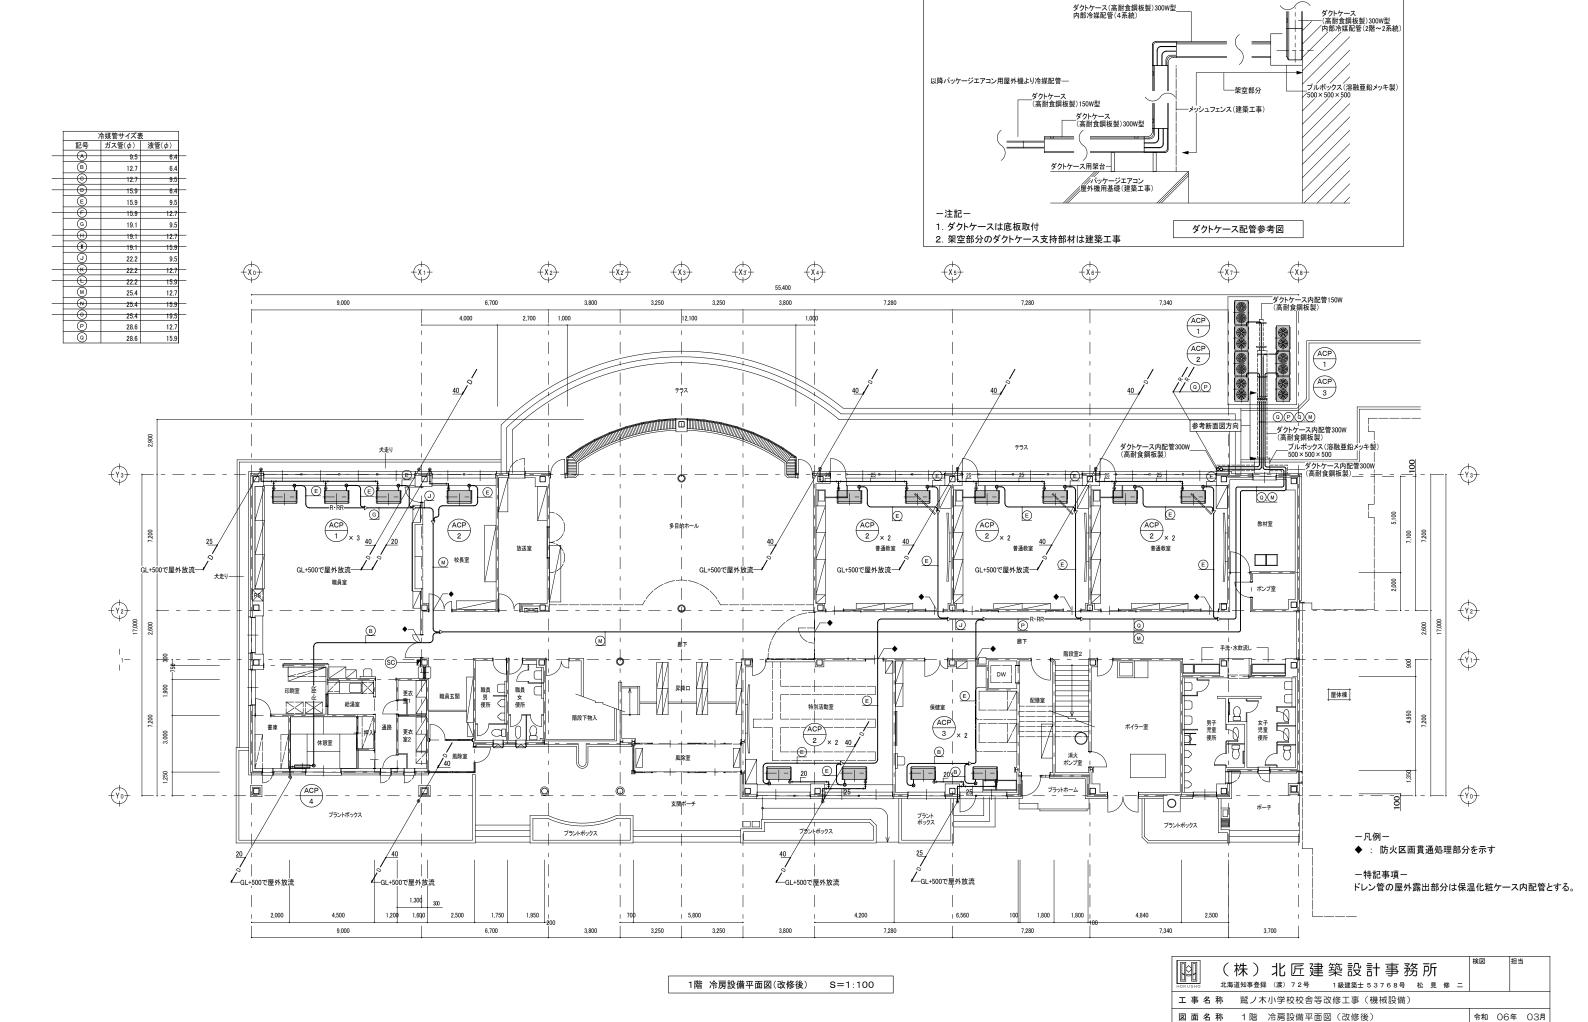

図面縮尺(原版) 1:100

(A3版) 1:200

No. M 03

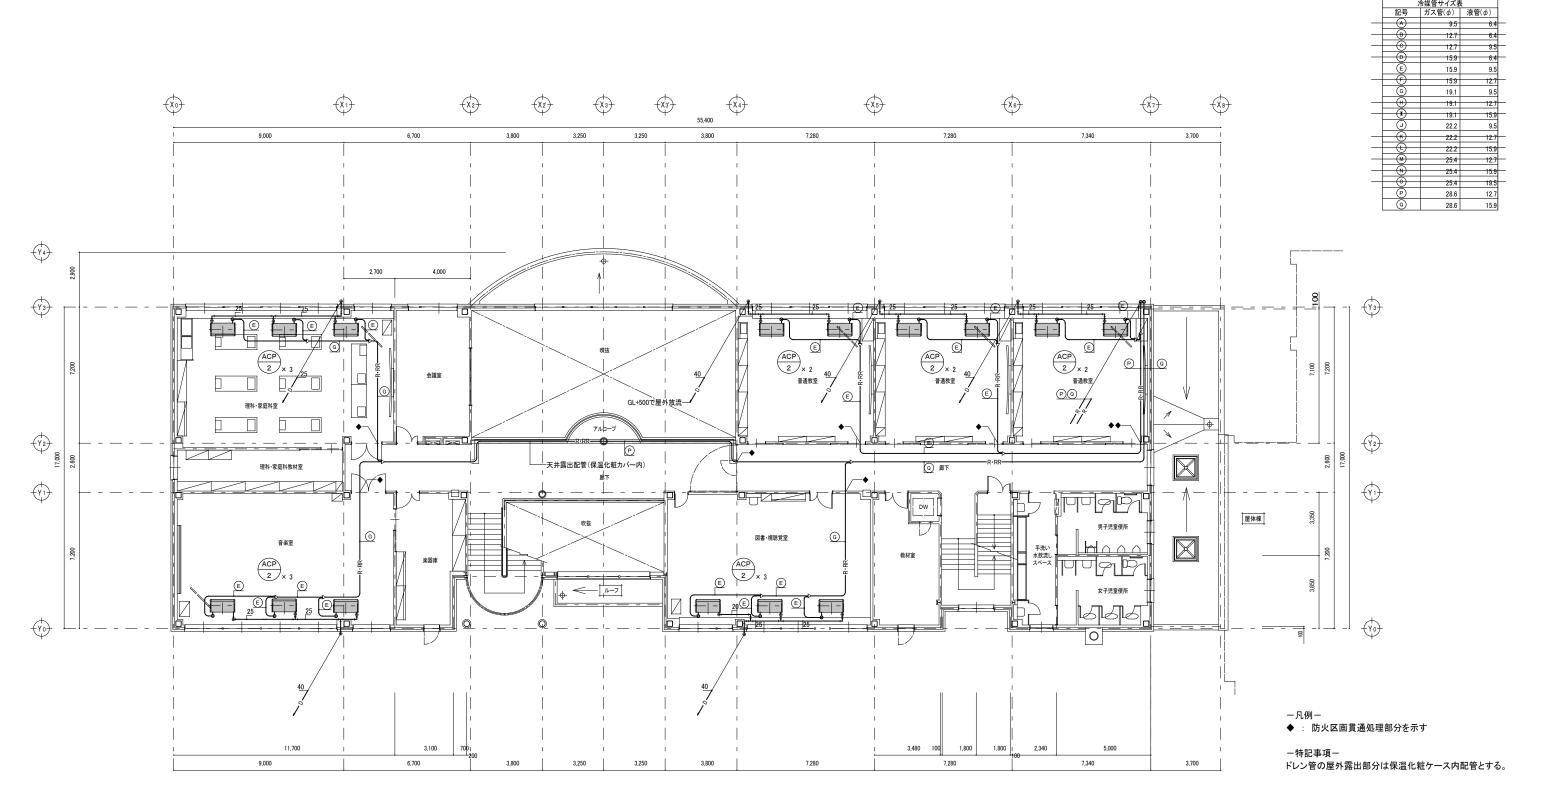


2階 冷房設備平面図(改修後) S=1:100

HOKU	ISHO		`		. –	<u>厅</u>		௳ 記 1 級建築:	_	_			斤 見 🛊	多 二	検図	i	担当	
ェ	事	名	称	鷲ノ木	小学	校校舎	等改	修工事	(機材	找設係	第)							
図	面	名	称	2階	冷房	設備平	2面図	(改修	後)						令和	064	ŧ	03月
				図面縮尺	(原	饭) 1	: 100)	(A3版	i) -	1 : 2	0 0			No.	М		0 4


空言	周設備	機器表									(消)は消費電力を示す
						Í	電気特性				
	記	号	名 称		仕 様	電源	電圧	消費電力	電流値	台数	備考
						φ	٧		A		(参考型番)
Α	СР	- 0 1	マルチェアコン	室外機	高効率型、24馬力相当品、耐重塩害仕様、高調波対応品	3	200	26. 9	125	2	RXYP670FC


記	뮹		名	称		仕 様	電源	電圧	消費電力	電流値	台数	備考
							φ	٧		A		(参考型番)
АСР) _	0 1	マルチェア	コン	室外機	高効率型、24馬力相当品、耐重塩害仕様、高調波対応品	3	200	26.9	125	2	RXYP670FC
						冷媒:R410A、防振架台、防雪フードセット(吹出+吸込)						相当品
						冷房能力: 67. 0w、暖房能力: 77. 5kw						
АСР) _	0 2	マルチェア	コン	室外機	高効率型、16馬力相当品、耐重塩害仕様、高調波対応品	3	200	15.1	75	1	RXYP450FC
						冷媒:R410A、防振架台、防雪フードセット(吹出+吸込)						相当品
						冷房能力:45.0w、暖房能力:50.0kw						
АСР	-	0 3	マルチェア	コン	室外機	高効率型、14馬力相当品、耐重塩害仕様、高調波対応品	3	200	13.6	75	1	RXYP400FC
						冷媒:R410A、防振架台、防雪フードセット(吹出+吸込)						相当品
						冷房能力:40.0w、暖房能力:45.0kw						
A C	P -	- 1	パッケージエ	アコン	室内機	天吊形、標準フィルター	単	200	0. 219		3	FXYHP90NB
						ワイヤードリモコン、ドレンアップキット共(単相200V×14.1w)						相当品
						冷房能力:9.0kw、暖房能力:10.0kw						
A C	Р -	- 2	パッケージエ	アコン	室内機	天吊形、標準フィルター	単	200	0.112		24	FXYHP71NB
						ワイヤードリモコン、ドレンアップキット共(単相200V×14.1w)						相当品
						冷房能力:7.1kw、暖房能力:8.0kw						
A C	Р -	- 3	パッケージェ	アコン	室内機	天吊形、標準フィルター	単	200	0.109		2	FXYHP56NB
						ワイヤードリモコン、ドレンアップキット共(単相200V×14.1w)						相当品
						冷房能力: 5. 6kw、暖房能力: 6. 3kw						
A C	Р -	- 4	パッケージエ	アコン	室内機	壁掛形、標準フィルター	単	200	0. 022		1	FXYAP36EB
						ワイヤードリモコン						相当品
						冷房能力: 3.6kw、暖房能力: 4.0kw						
S		С	集 中 管			タッチ式、全体制御(グループ)、個別制御	1	100	0. 019		1	DCL401B1
			コントロー	ラー		運転/停止、運転モード、設定温度、風量切替、リモコン許可/禁止						相当品
						スケジュール運転、消し忘れモード、その他機能						

			(株)	北	匠	建	築目	设言	† }	_ 事	矜	万	F			検図	担	当	
нокц	ВНО		北海	· 道知事登録	录 (渡)	7 2 5	₹	1 級建	築士 5	3 7	68	号	松	見	修	=				
ェ	事	名	称	鷲ノオ	ト小学	校校	舎等	改修工	事(村	幾械	設備	崩)								
図	面	名	称	空調語	设備機	器表											令和	06年	=	03月
				図面縮月	見)月	版)	1 :		(A	3版)) -	1 :					No.	М	(0 5

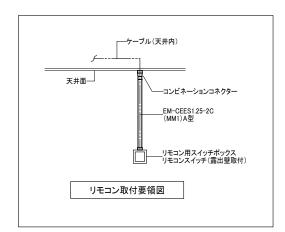



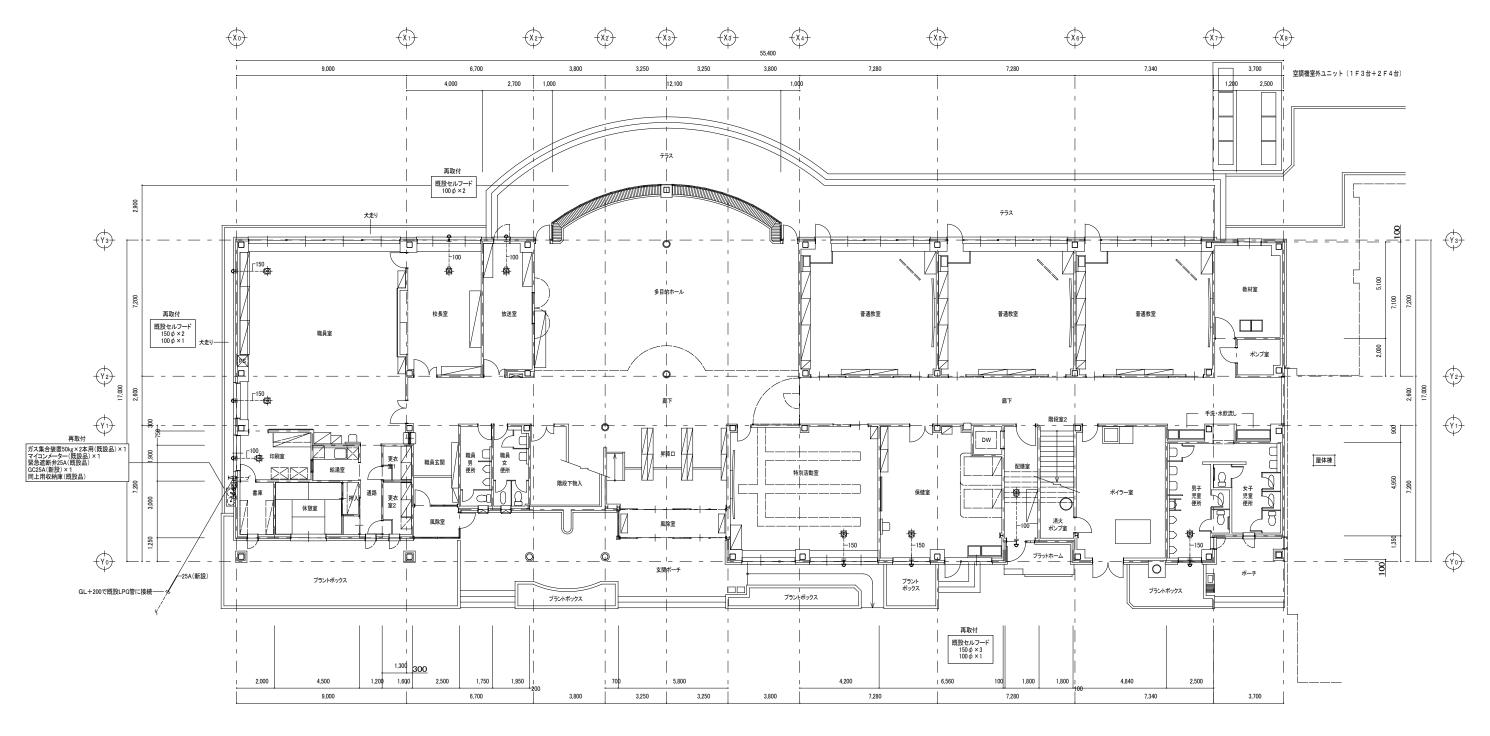


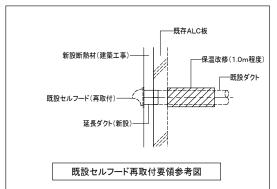

1階 機械設備平面図(改修後) S=1:100

- 1. 図内の太線実線部分は改修部分を示す。
- 2. 図示のセルフードは建築外壁改修後(外壁厚変更)既設ダクトへ再取付(既設ダクト延長)を行う。 3. GL+200以上のLPG管は新設とする。


НОР	USHC		`	株)	. –	万2.		築 設 1級建築:	計 ± 5 3 7 6	-		听見	修	=	検図		担当	
I	事	名	称	鷲ノ木	小学	校校	舎等	改修工事	(機械記	殳備.)							
図	面	名	称	1階	機械	設備	平面[図(改修	後)						令和	06	年	03月
				図面縮尺	(原	版)	1:10	0 0	(A3版)	1 :	2 0	0			No.	N	1	0 7

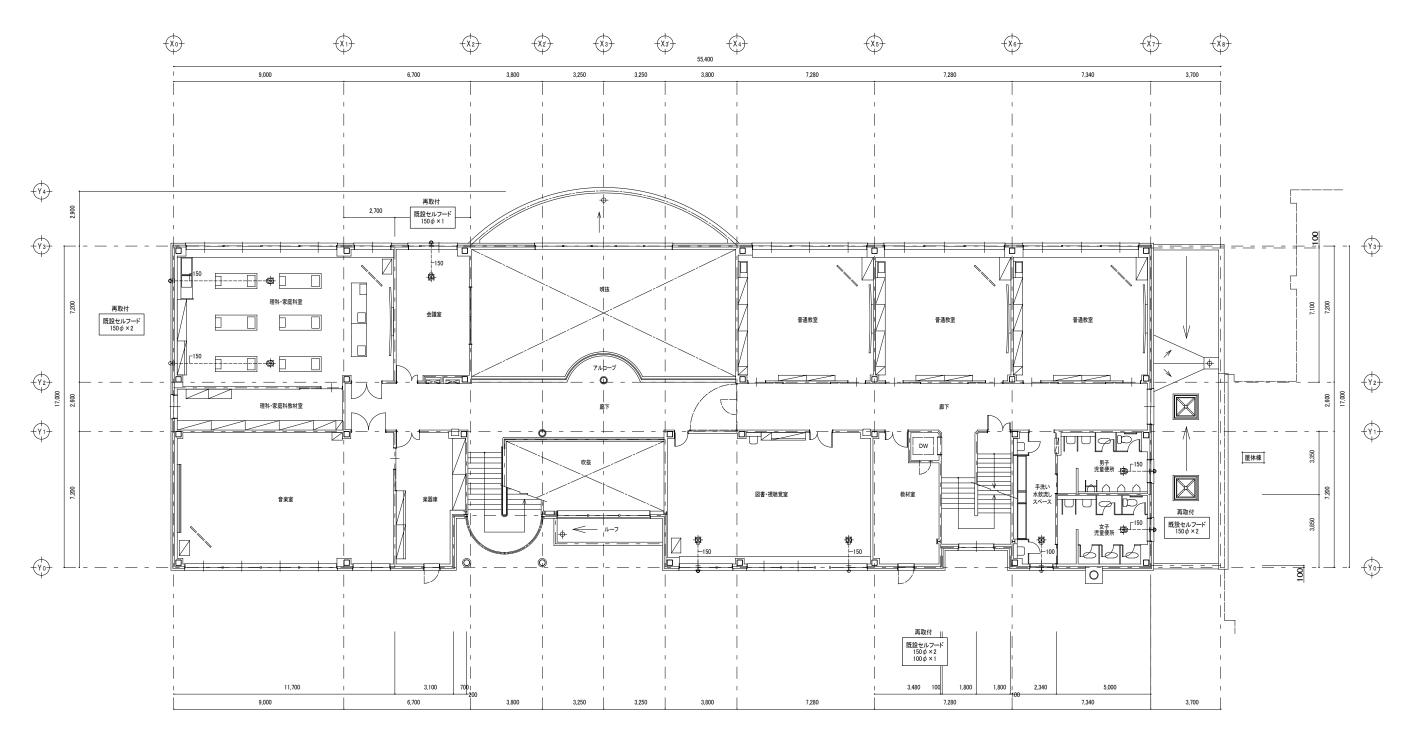

2階 機械設備平面図(改修後) S=1:100

-注記-1. 図内の太線実線部分は改修部分を示す。 2. 図示のセルフードは建築外壁改修後(外壁厚変更)既設ダクトへ再取付(既設ダクト延長)を行う。

HOK	JI USHO		`	株)	. –	万 7 2	. —	築記	: 計 ± 5 3 7 6			听 見	修	=	検図		担当	
I	事	名	称	鷲ノ木	小学	校校	舎等i	改修工事	(機械	设備))							
义	面	名	称	2階 機械設備平面図(改修後)									令和	06	年	03月		
				図面縮尺	(原	版)	1:10	0 0	(A3版)	1 :	200)			No.	N	1	8 0

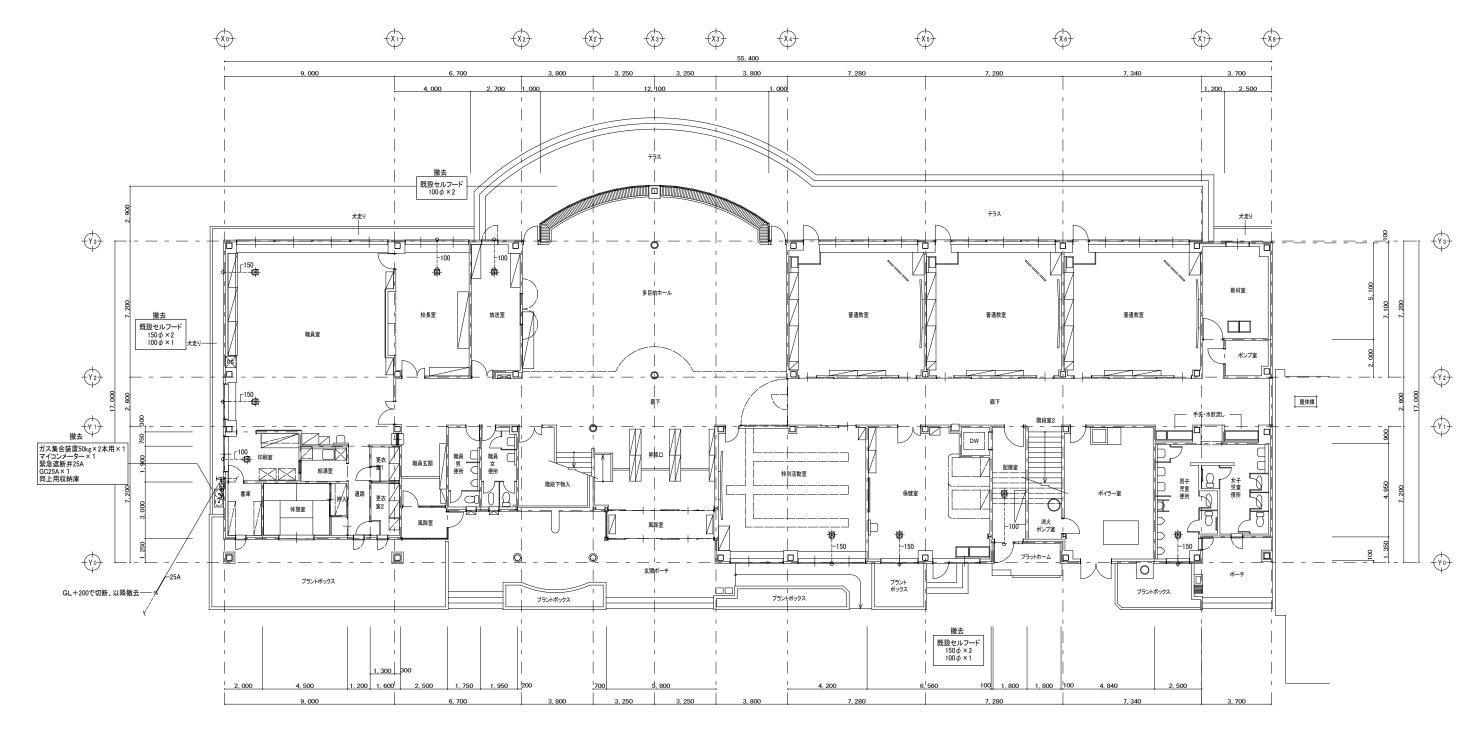

1階 機械設備平面図(撤去) S=1:100

-注記-1. 図内の太線実線部分は撤去部分を示す。 2. 図示のセルフードは一時撤去・再取付を行う。

НОК	USHC		-			, 万 7 2		築 設 1級建築:	計 章	-		听見	修	=	検図		担当	
I	事	名	称	鷲ノ木	小学	校材	含鲁等	改修工事	(機械	设備))							
図	面	名	称	1階	機柄	設備	青平面	図(撤去)						令和	06:	年	03月
				図面縮尺	(原	版)	1:1	0 0	(A3版)	1 :	20	0			No.	M	ı	0 9

